


大阪府営若松台第2住宅第1次中層耐火住宅撤去工事（第2工区）

図面リスト									
番号	図面名称	縮尺	番号	図面名称	縮尺	番号	図面名称	縮尺	
1	表紙・図面リスト	—		<2号棟>			<3号棟>		
2	特記仕様書（撤去）（1）	—	21	平面図	1:100	31	平面図	1:100	
3	特記仕様書（撤去）（2）	—	22	立面図（1）	1:100	32	立面図（1）	1:100	
4	特記仕様書（撤去）（3）	—	23	立面図（2）・断面図	1:100	33	立面図（2）・断面図	1:100	
5	付近見取図	1:2500	24	矩計詳細図	1:50	34	矩計詳細図	1:50	
6	現況配置図 <2.3号棟>	1:400	25	平面詳細図・仕上表・建具表	1:50	35	平面詳細図・仕上表・建具表	1:50	
7	撤去配置図（工作物等）<2.3号棟>	1:200	26	基礎伏図	1:100	36	基礎伏図	1:100	
8	撤去配置図（舗装等）<2.3号棟>	1:200	27	構造図	1:100	37	構造図	1:100	
9	撤去配置図（雨水排水管）<2.3号棟>	1:200	28	床伏図	1:100	38	床伏図	1:100	
10	撤去配置図（污水排水管）<2.3号棟>	1:200	29	天井伏図	1:100	39	天井伏図	1:100	
11	撤去配置図（給水管）<2.3号棟>	1:200	30	施工区域求積図	1:200	40	施工区域求積図	1:200	
12	撤去配置図（ガス管）<2.3号棟>	1:200							
13	撤去配置図（植栽）<2.3号棟>	1:200							
14	仮設計画図	1:400							
15	撤去完了図	1:400							
16	撤去詳細図1	1:50・30・20							
17	撤去詳細図2	1:50・30・20							
18	撤去詳細図3	1:50・30・20							
19	撤去詳細図4	1:30							
20	仮設詳細図	1:50・20・10							

大阪府住宅まちづくり部
公共建築室住宅建築課

工事名称：大阪府営若松台第2住宅第1次中層耐火住宅撤去工事（第2工区）
型式名：【2工区】2・3号棟
図面名称：表紙・図面リスト
大阪府住宅まちづくり部 公共建築室住宅建築課
01 40

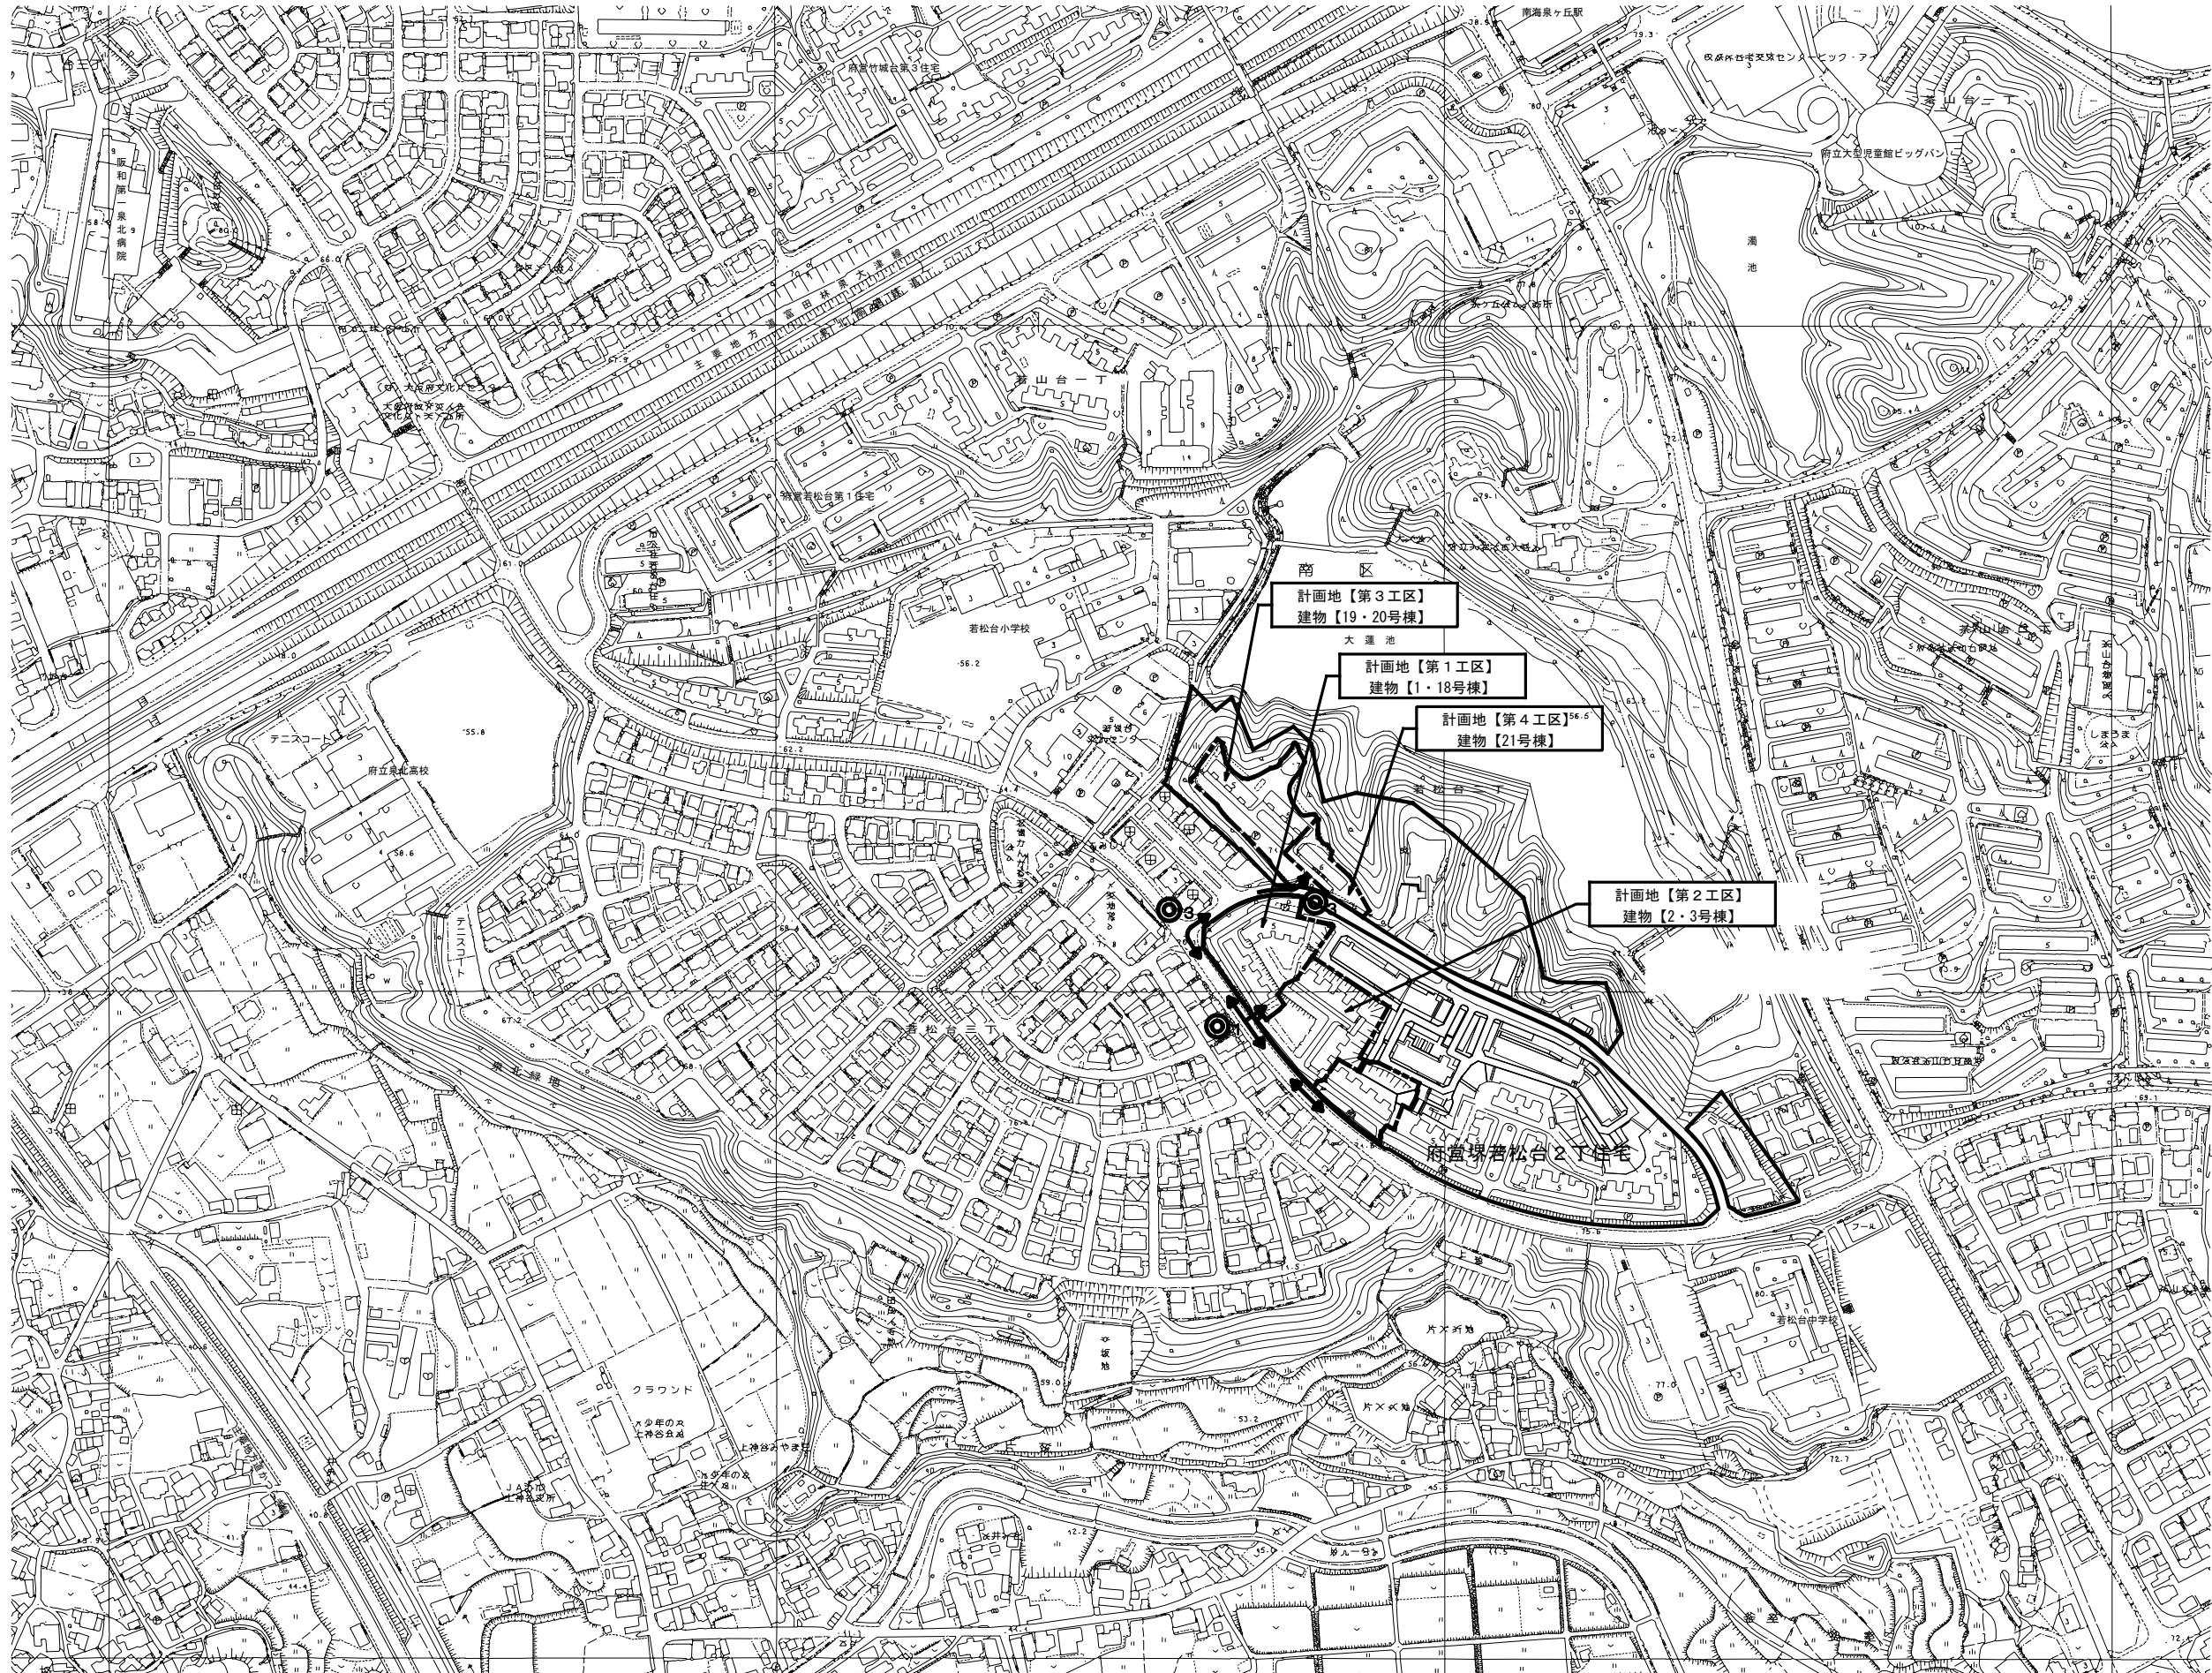


工事名称：大阪府営若松台第2住宅第1次中層耐火住宅撤去工事（第2工区）

型式名：【2工区】2・3号棟

図面名称：付近見取図

大阪府住宅まちづくり部 公共建築室住宅建築課	縮尺	A1	1/2500	05
		A2	—	A3

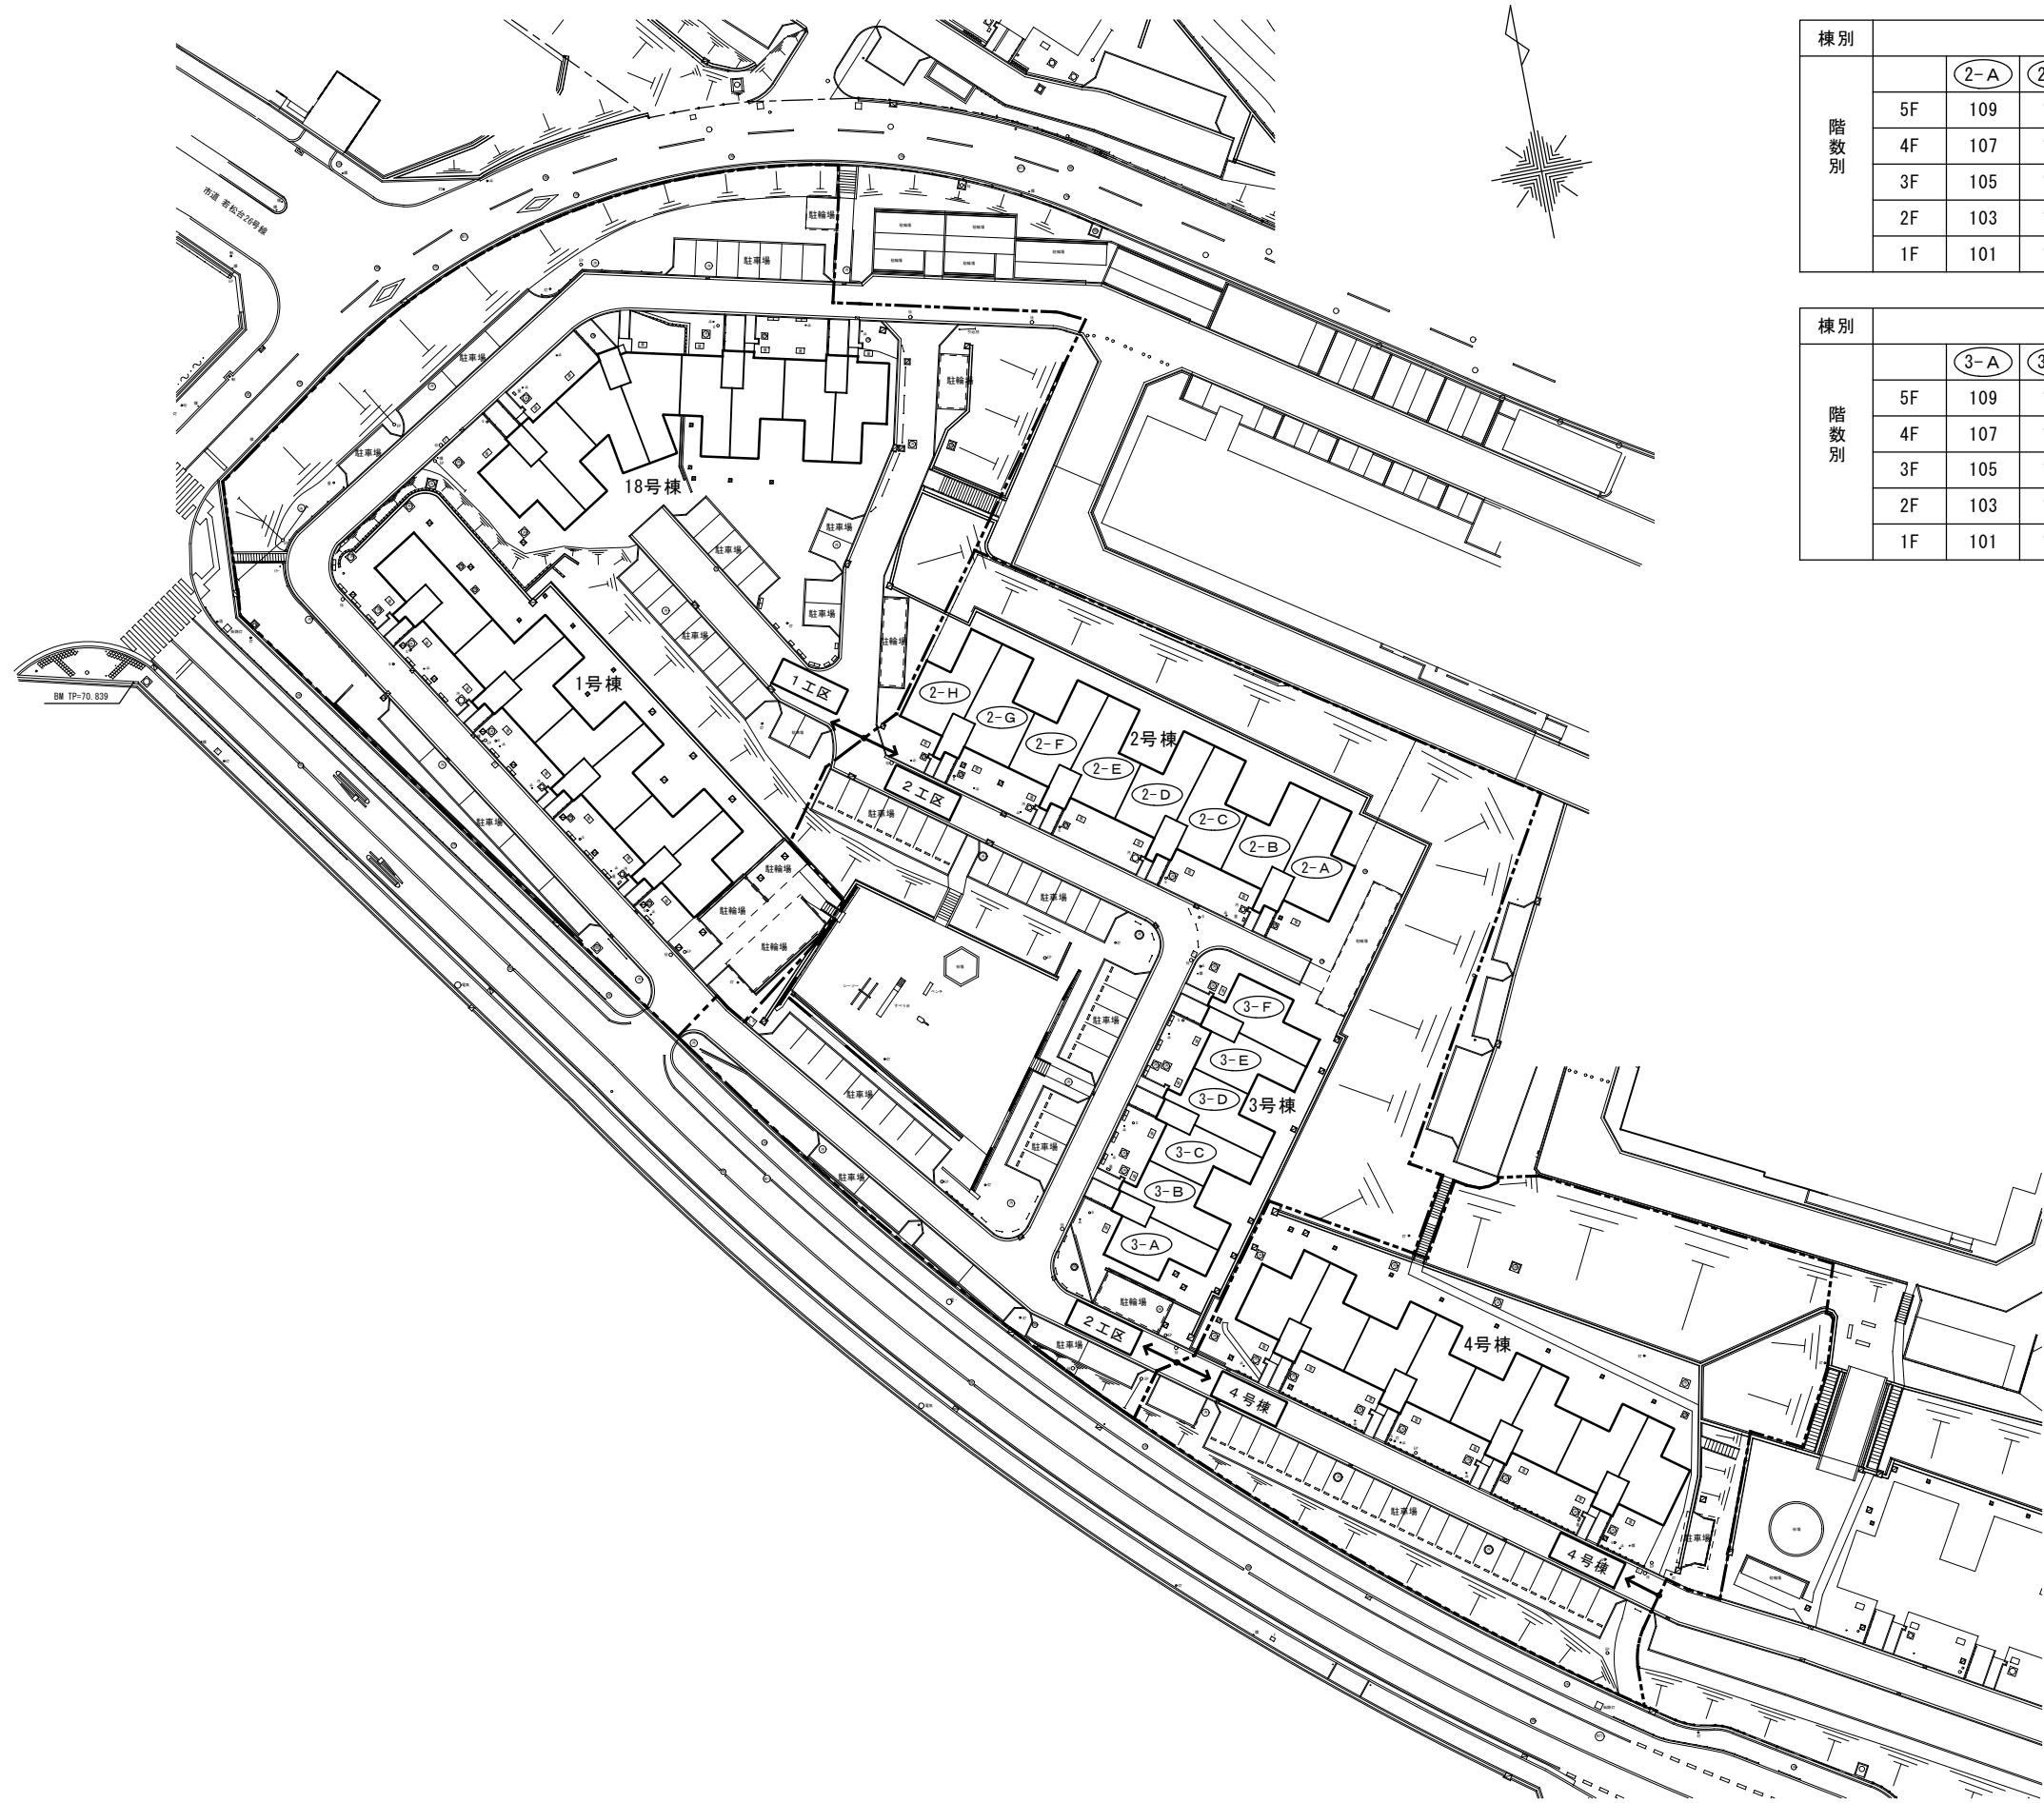


階別	2号棟							
	(2-A)	(2-B)	(2-C)	(2-D)	(2-E)	(2-F)	(2-G)	(2-H)
5F	109	110	209	210	309	310	409	410
4F	107	108	207	208	307	308	407	408
3F	105	106	205	206	305	306	405	406
2F	103	104	203	204	303	304	403	404
1F	101	102	201	202	301	302	401	402

階別	3号棟						
	(3-A)	(3-B)	(3-C)	(3-D)	(3-E)	(3-F)	
5F	109	110	209	210	309	310	
4F	107	108	207	208	307	308	
3F	105	106	205	206	305	306	
2F	103	104	203	204	303	304	
1F	101	102	201	202	301	302	


工事名称：大阪府富松台第2住宅第1次中層耐火住宅撤去工事（第2工区）
型式名：【2工区】2・3号棟
面積名称：現況配置図
大阪府住宅まちづくり部 公共建築室住宅建築課

縮尺	A1	1/400
A2	—	A3


06
40

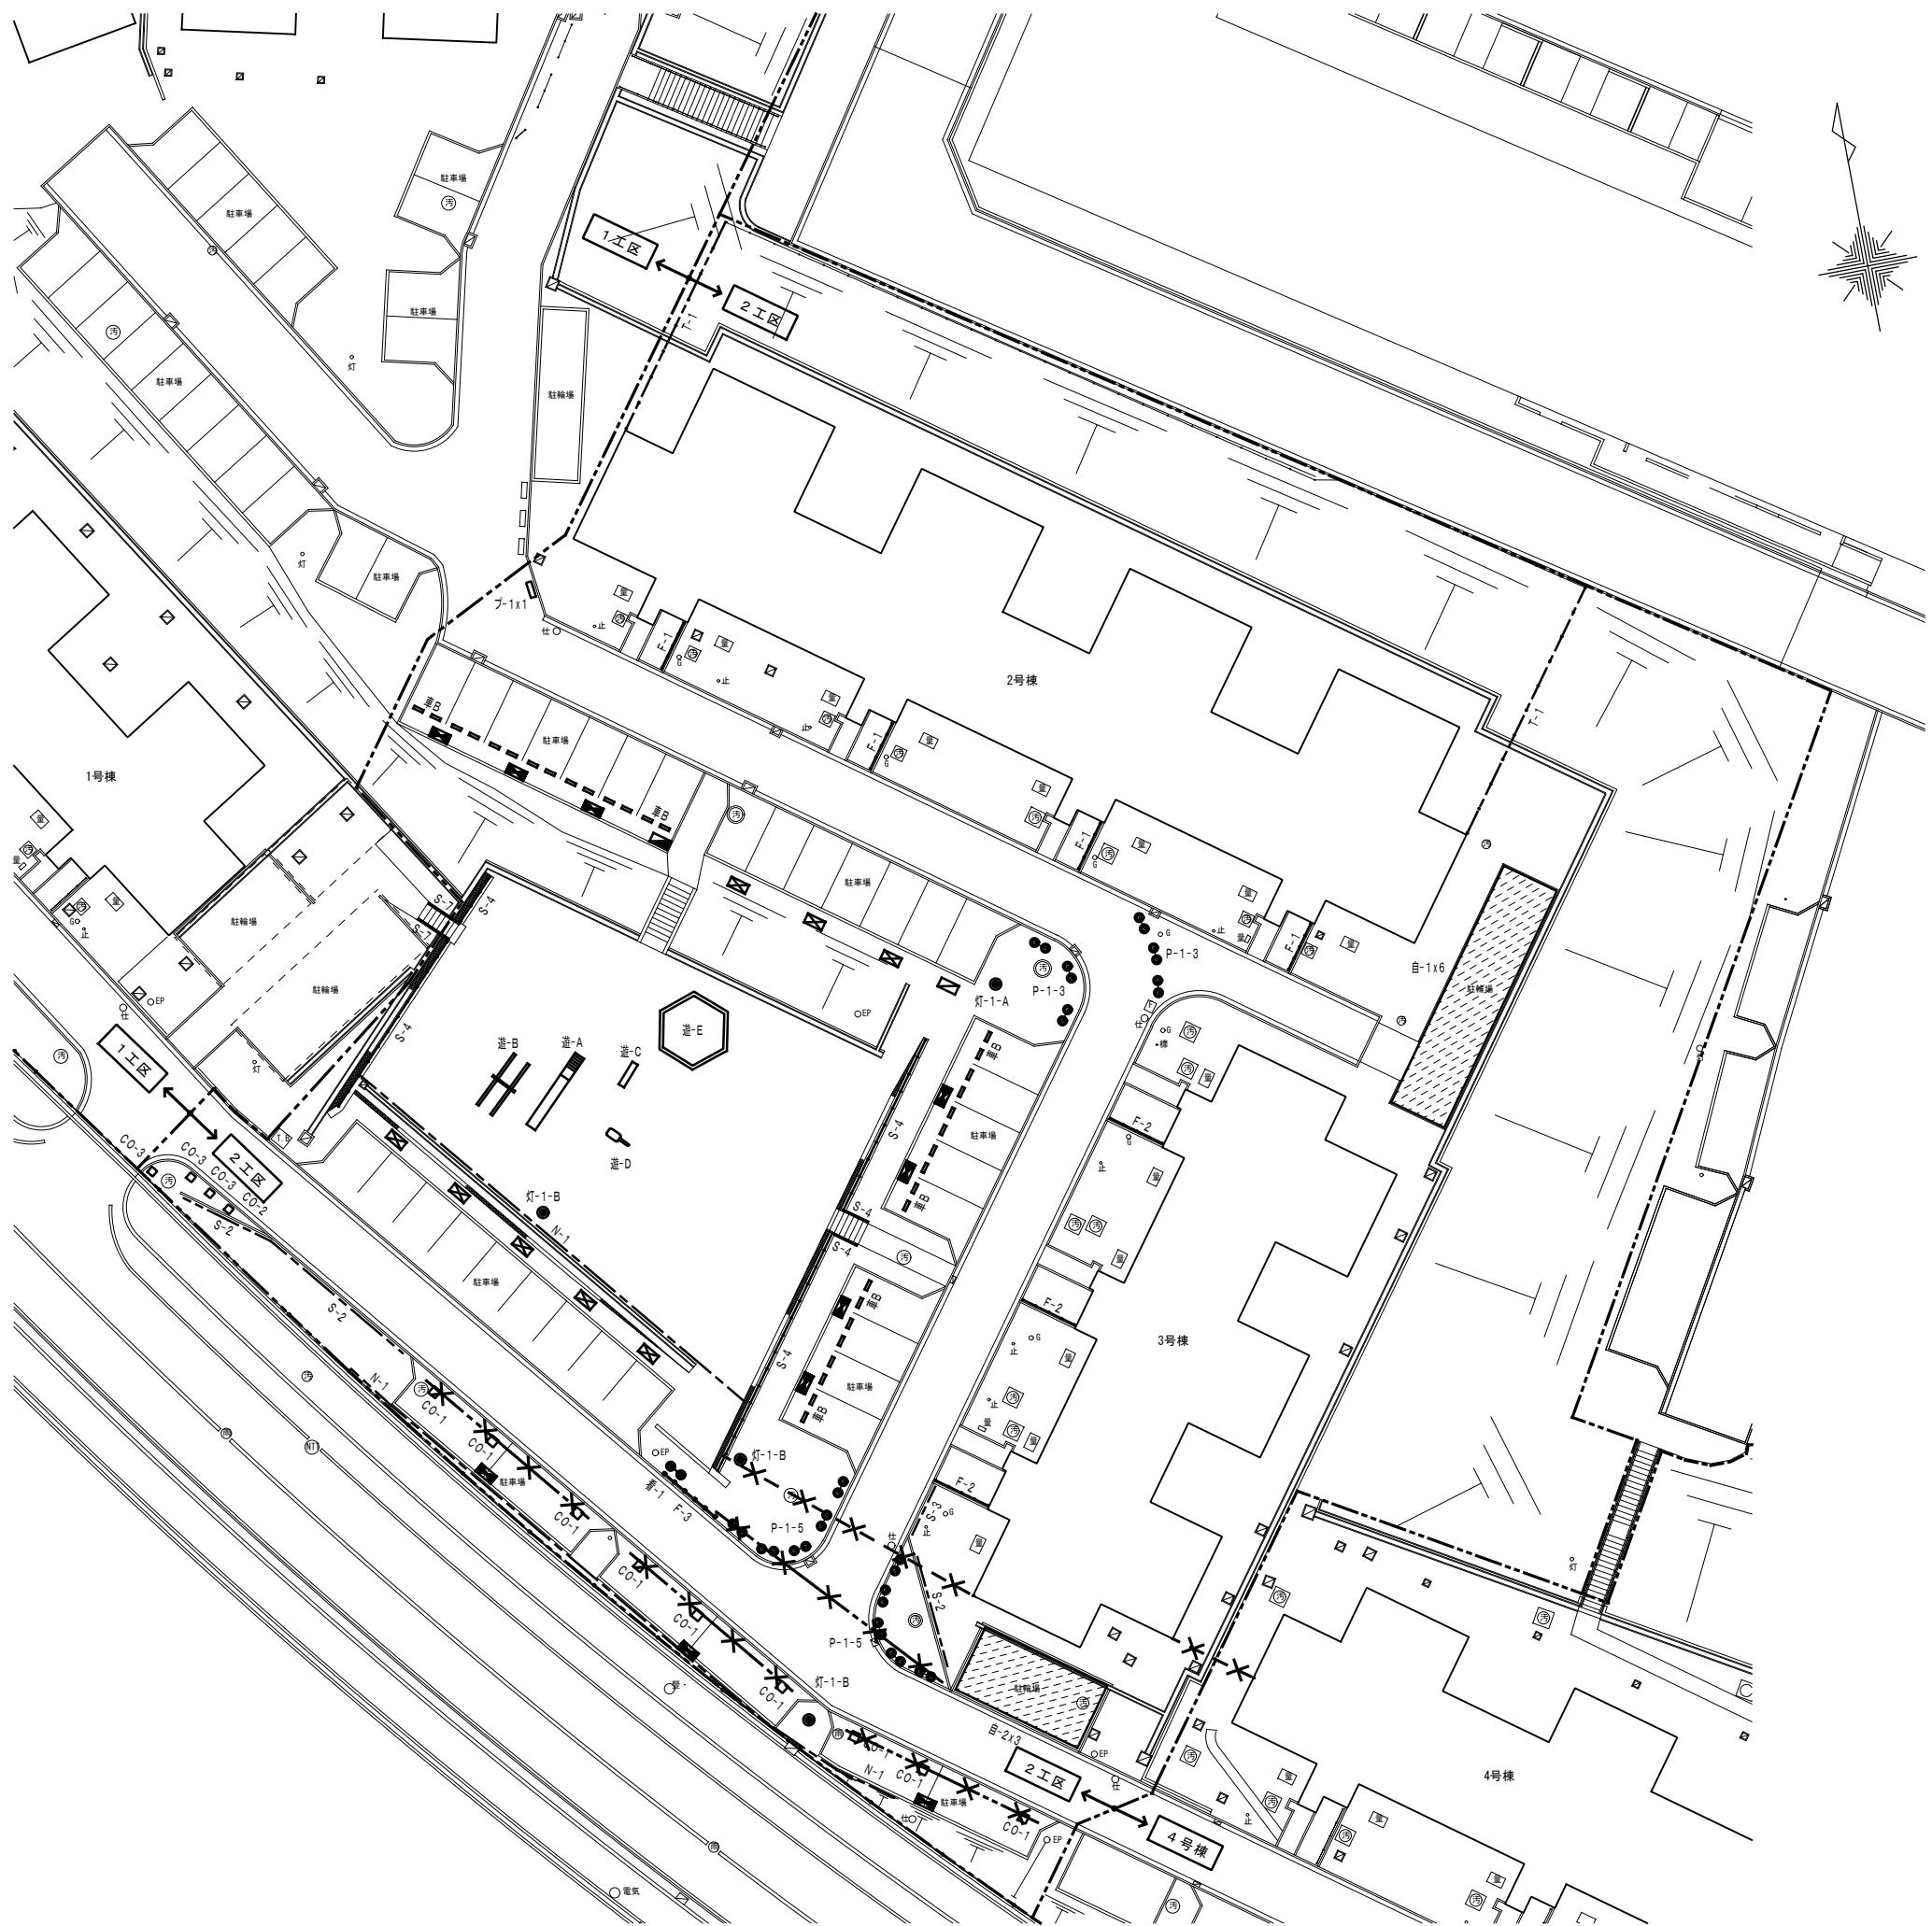


撤去・移設・凡例			
記号	名称	備考	区分
施工境界線			
自-	自転車置場	撤去詳細図による 1S 2S	撤去
●灯-	外灯	撤去詳細図による 21S 20S	撤去
●N-1	ネットフェンス	撤去詳細図による 21S 20S	撤去
●T-1	縦格子フェンス	撤去詳細図による 21S 20S	撤去
●F-1	手摺	撤去詳細図による 18S 18S	撤去
●F-2	手摺	撤去詳細図による 18S 18S	撤去
●F-3	手摺	撤去詳細図による 18S 18S	撤去
●S-1	スチール柵	撤去詳細図による 19S 19S	撤去
●S-2	スチール柵	撤去詳細図による 19S 19S	撤去
●S-3	スチール柵	撤去詳細図による 19S 19S	撤去
●S-4	スチール柵	撤去詳細図による 19S 19S	撤去
●S-5	スチール柵	撤去詳細図による 19S 19S	撤去
●S-6	スチール柵	撤去詳細図による 19S 19S	撤去
●S-7	スチール柵	撤去詳細図による 19S 19S	撤去
●●看-1	看板	撤去詳細図による 6S 6S	撤去
●●看-2	看板	撤去詳細図による 6S 6S	撤去
■	駐車場ナンバープレート (脚付 1台用)	撤去詳細図による 9S 9S	撤去
■	駐車場ナンバープレート (脚付 2台用)	撤去詳細図による 9S 9S	撤去
■	駐車場ナンバープレート (壁付 1台用)	撤去詳細図による 9S 9S	撤去
■	駐車場ナンバープレート (壁付 2台用)	撤去詳細図による 9S 9S	撤去
遊-A	遊具 (スペリ台)	撤去詳細図による 22S 22S	撤去
遊-B	遊具 (シーソー)	撤去詳細図による 23S 23S	撤去
遊-C	遊具 (ベンチ)	撤去詳細図による 24S 24S	撤去
遊-D	遊具 (具像)	撤去詳細図による 25S 25S	撤去
遊-E	遊具 (砂場)	撤去詳細図による 26S 26S	撤去
□ CO-	コンクリート塊	撤去詳細図による 5S 5S	撤去
車日	車止めブロック	撤去詳細図による 4S 4S	撤去
●●P-	バリカー	撤去詳細図による 8S 8S	撤去
×××	仮設単管バリケード 撤去 (計82m)		撤去
×××	仮設フェンスバリケード 撤去 W1770 x H1800 (計50枚)		撤去

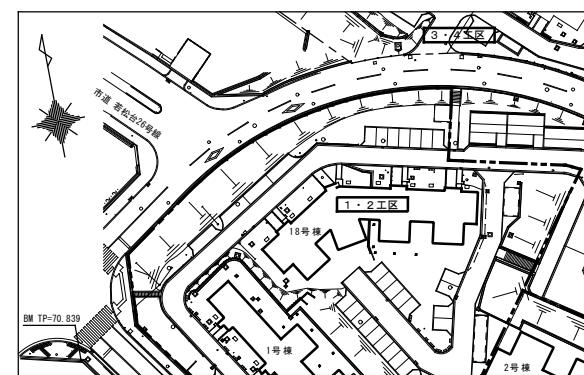


工事名: 大阪府若松台第2住宅第1次中層耐火住宅撤去工事 (第2工区)			
型式名: 【2工区】 2・3号棟			
図面名: 撤去配置図 (工作物等)			
大阪府住宅まちづくり部 公共建築室住宅建築課	縮尺	A1	1/200
	A2	-	A3
			07 40

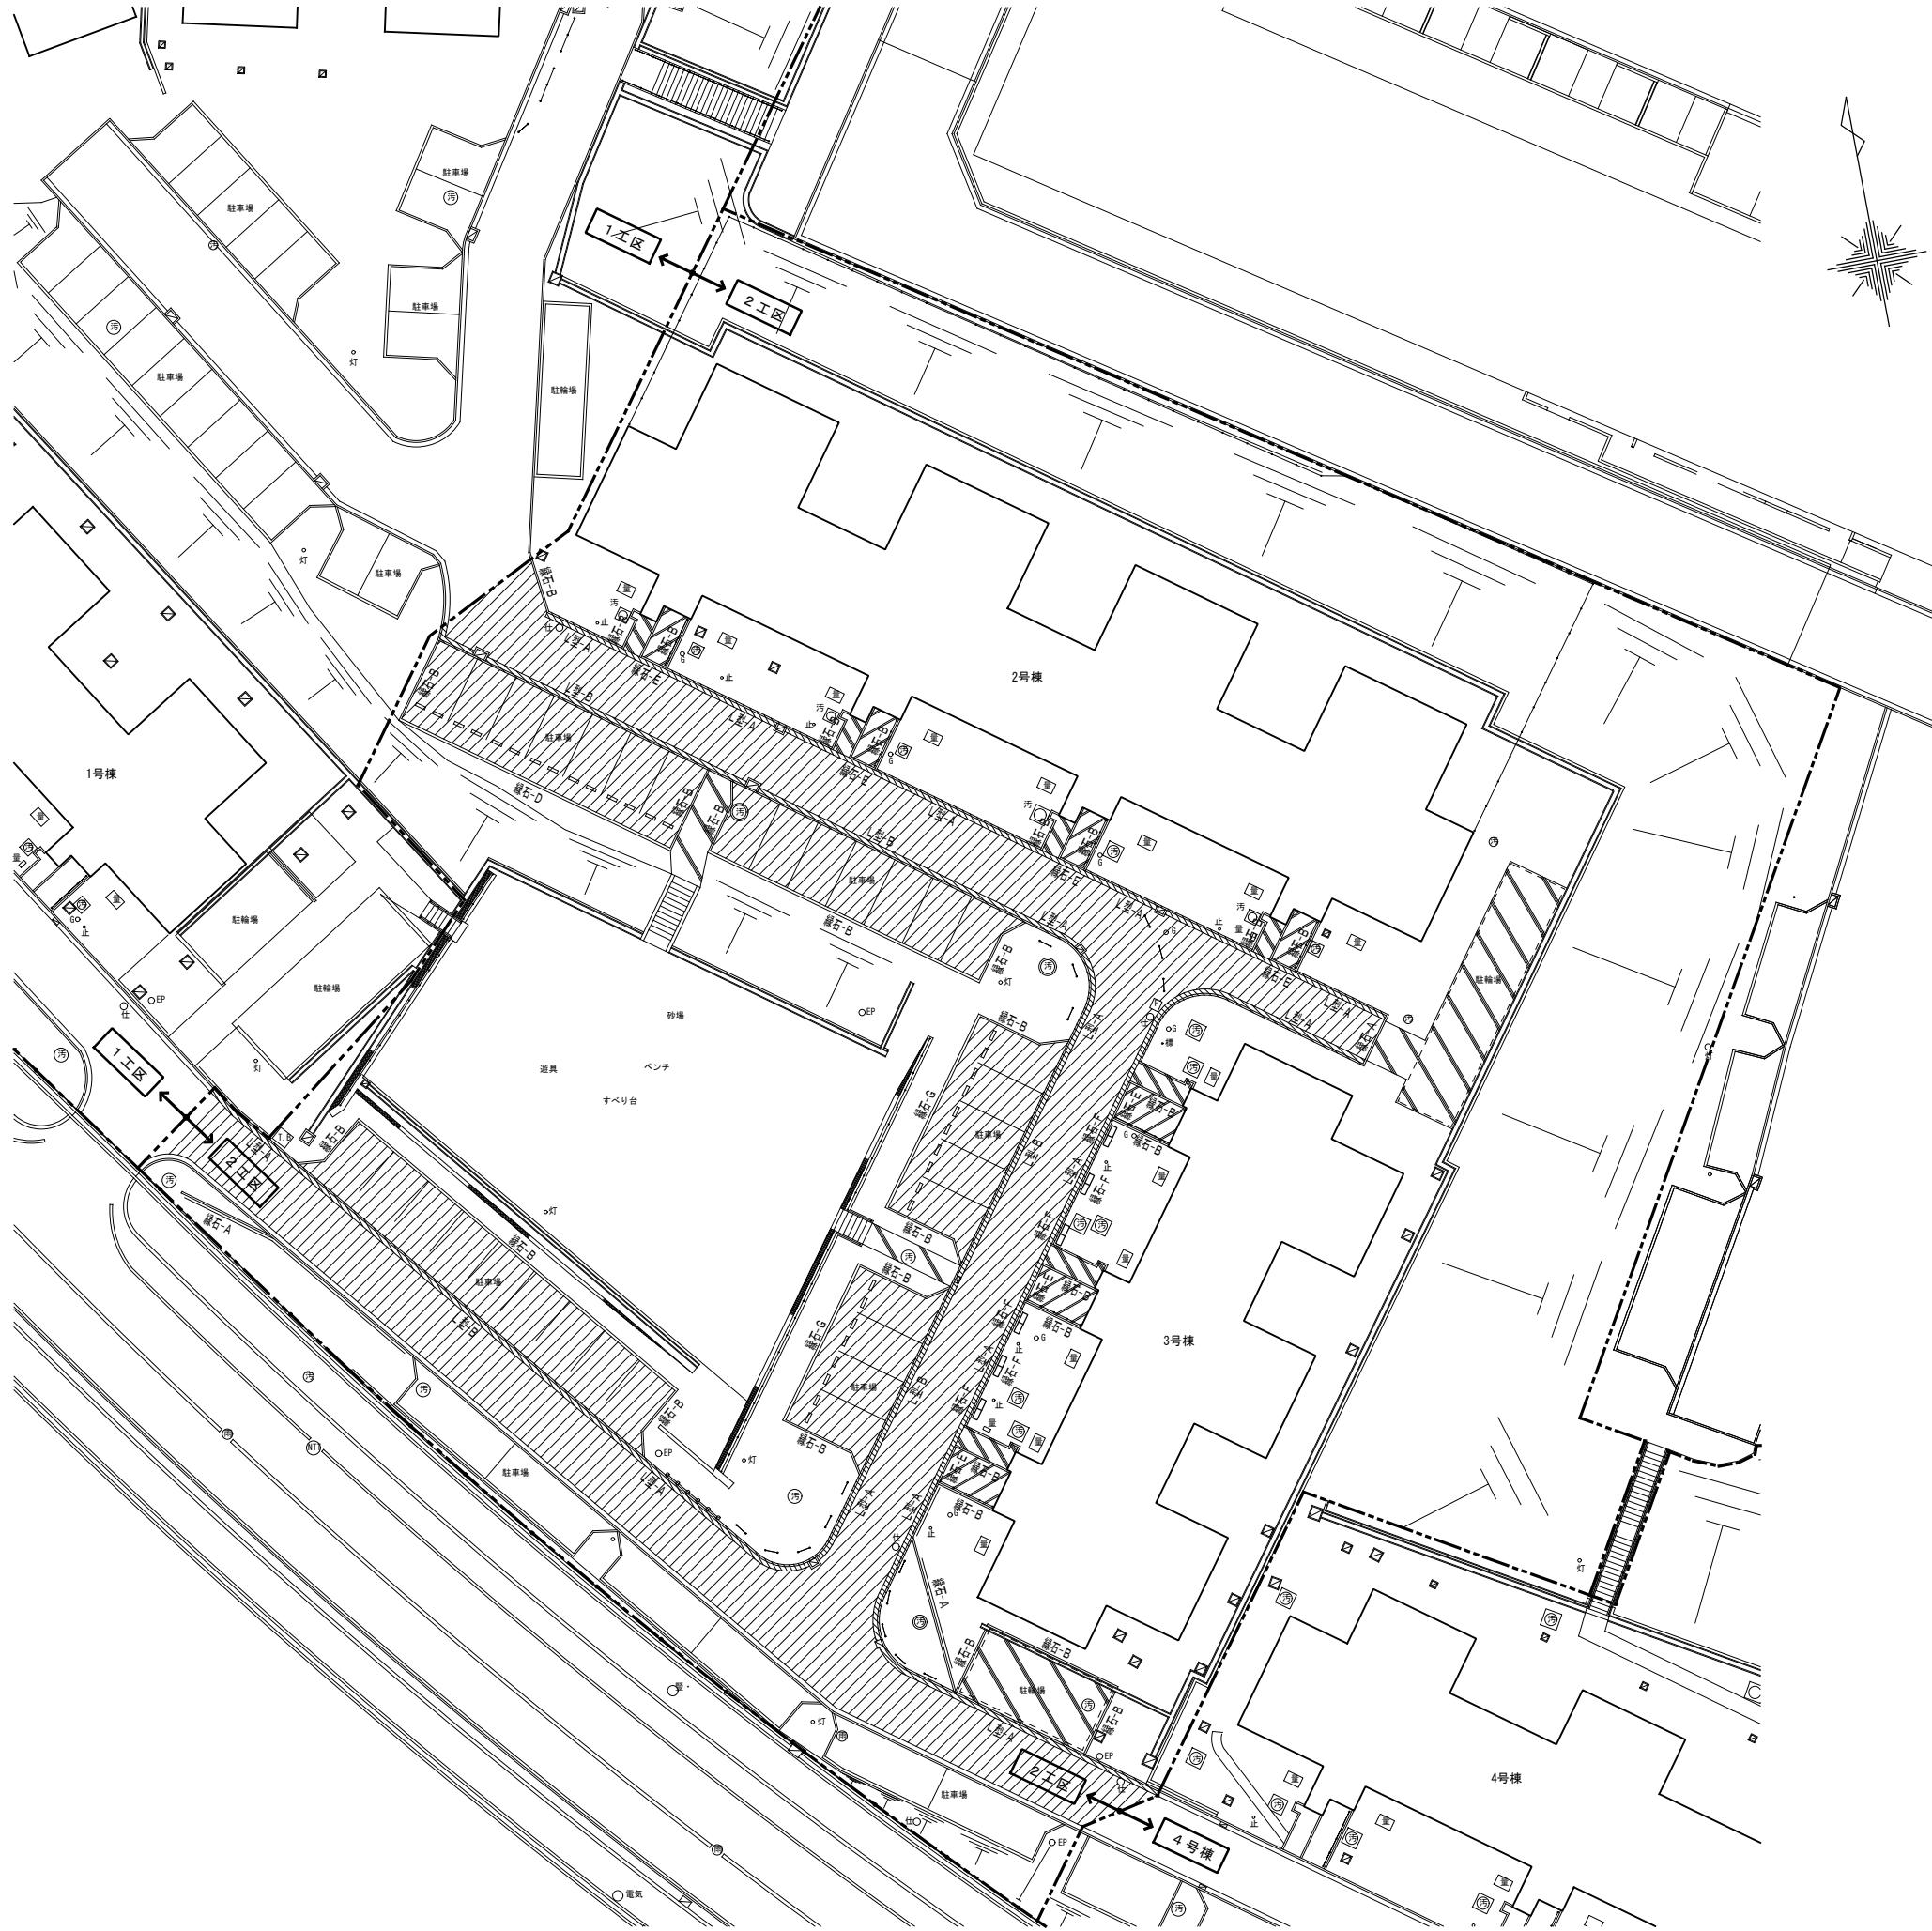

撤去・移設・凡例			
記号	名称	備考	区分
---	施工境界線		
▨	アスファルト舗装	撤去詳細図による 7S	撤去
▨	コンクリート舗装	撤去詳細図による 7S	撤去
▨	平板舗装	撤去詳細図による 7S	撤去
—	縁石	撤去詳細図による 3S	撤去
▨	L型側溝	撤去詳細図による 10S	撤去

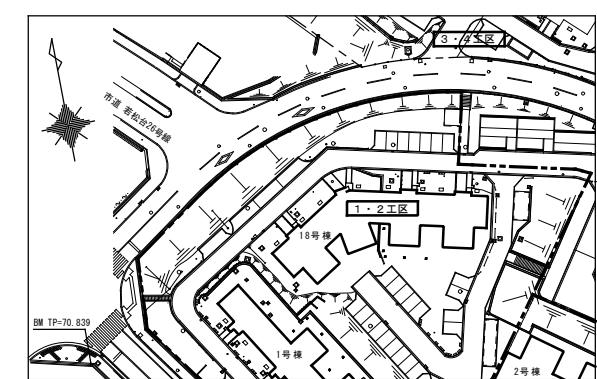


工事名称：大阪府営若松台第2住宅第1次中層耐火住宅撤去工事（第2工区）
型式名：【2工区】2・3号棟
図面名称：撤去配置図（舗装等）
— 大阪府住宅まちづくり部 —— 公共建築室住宅建築課 縮尺 A1 1/200 A2 — A3 1/400 図面番号 08 40


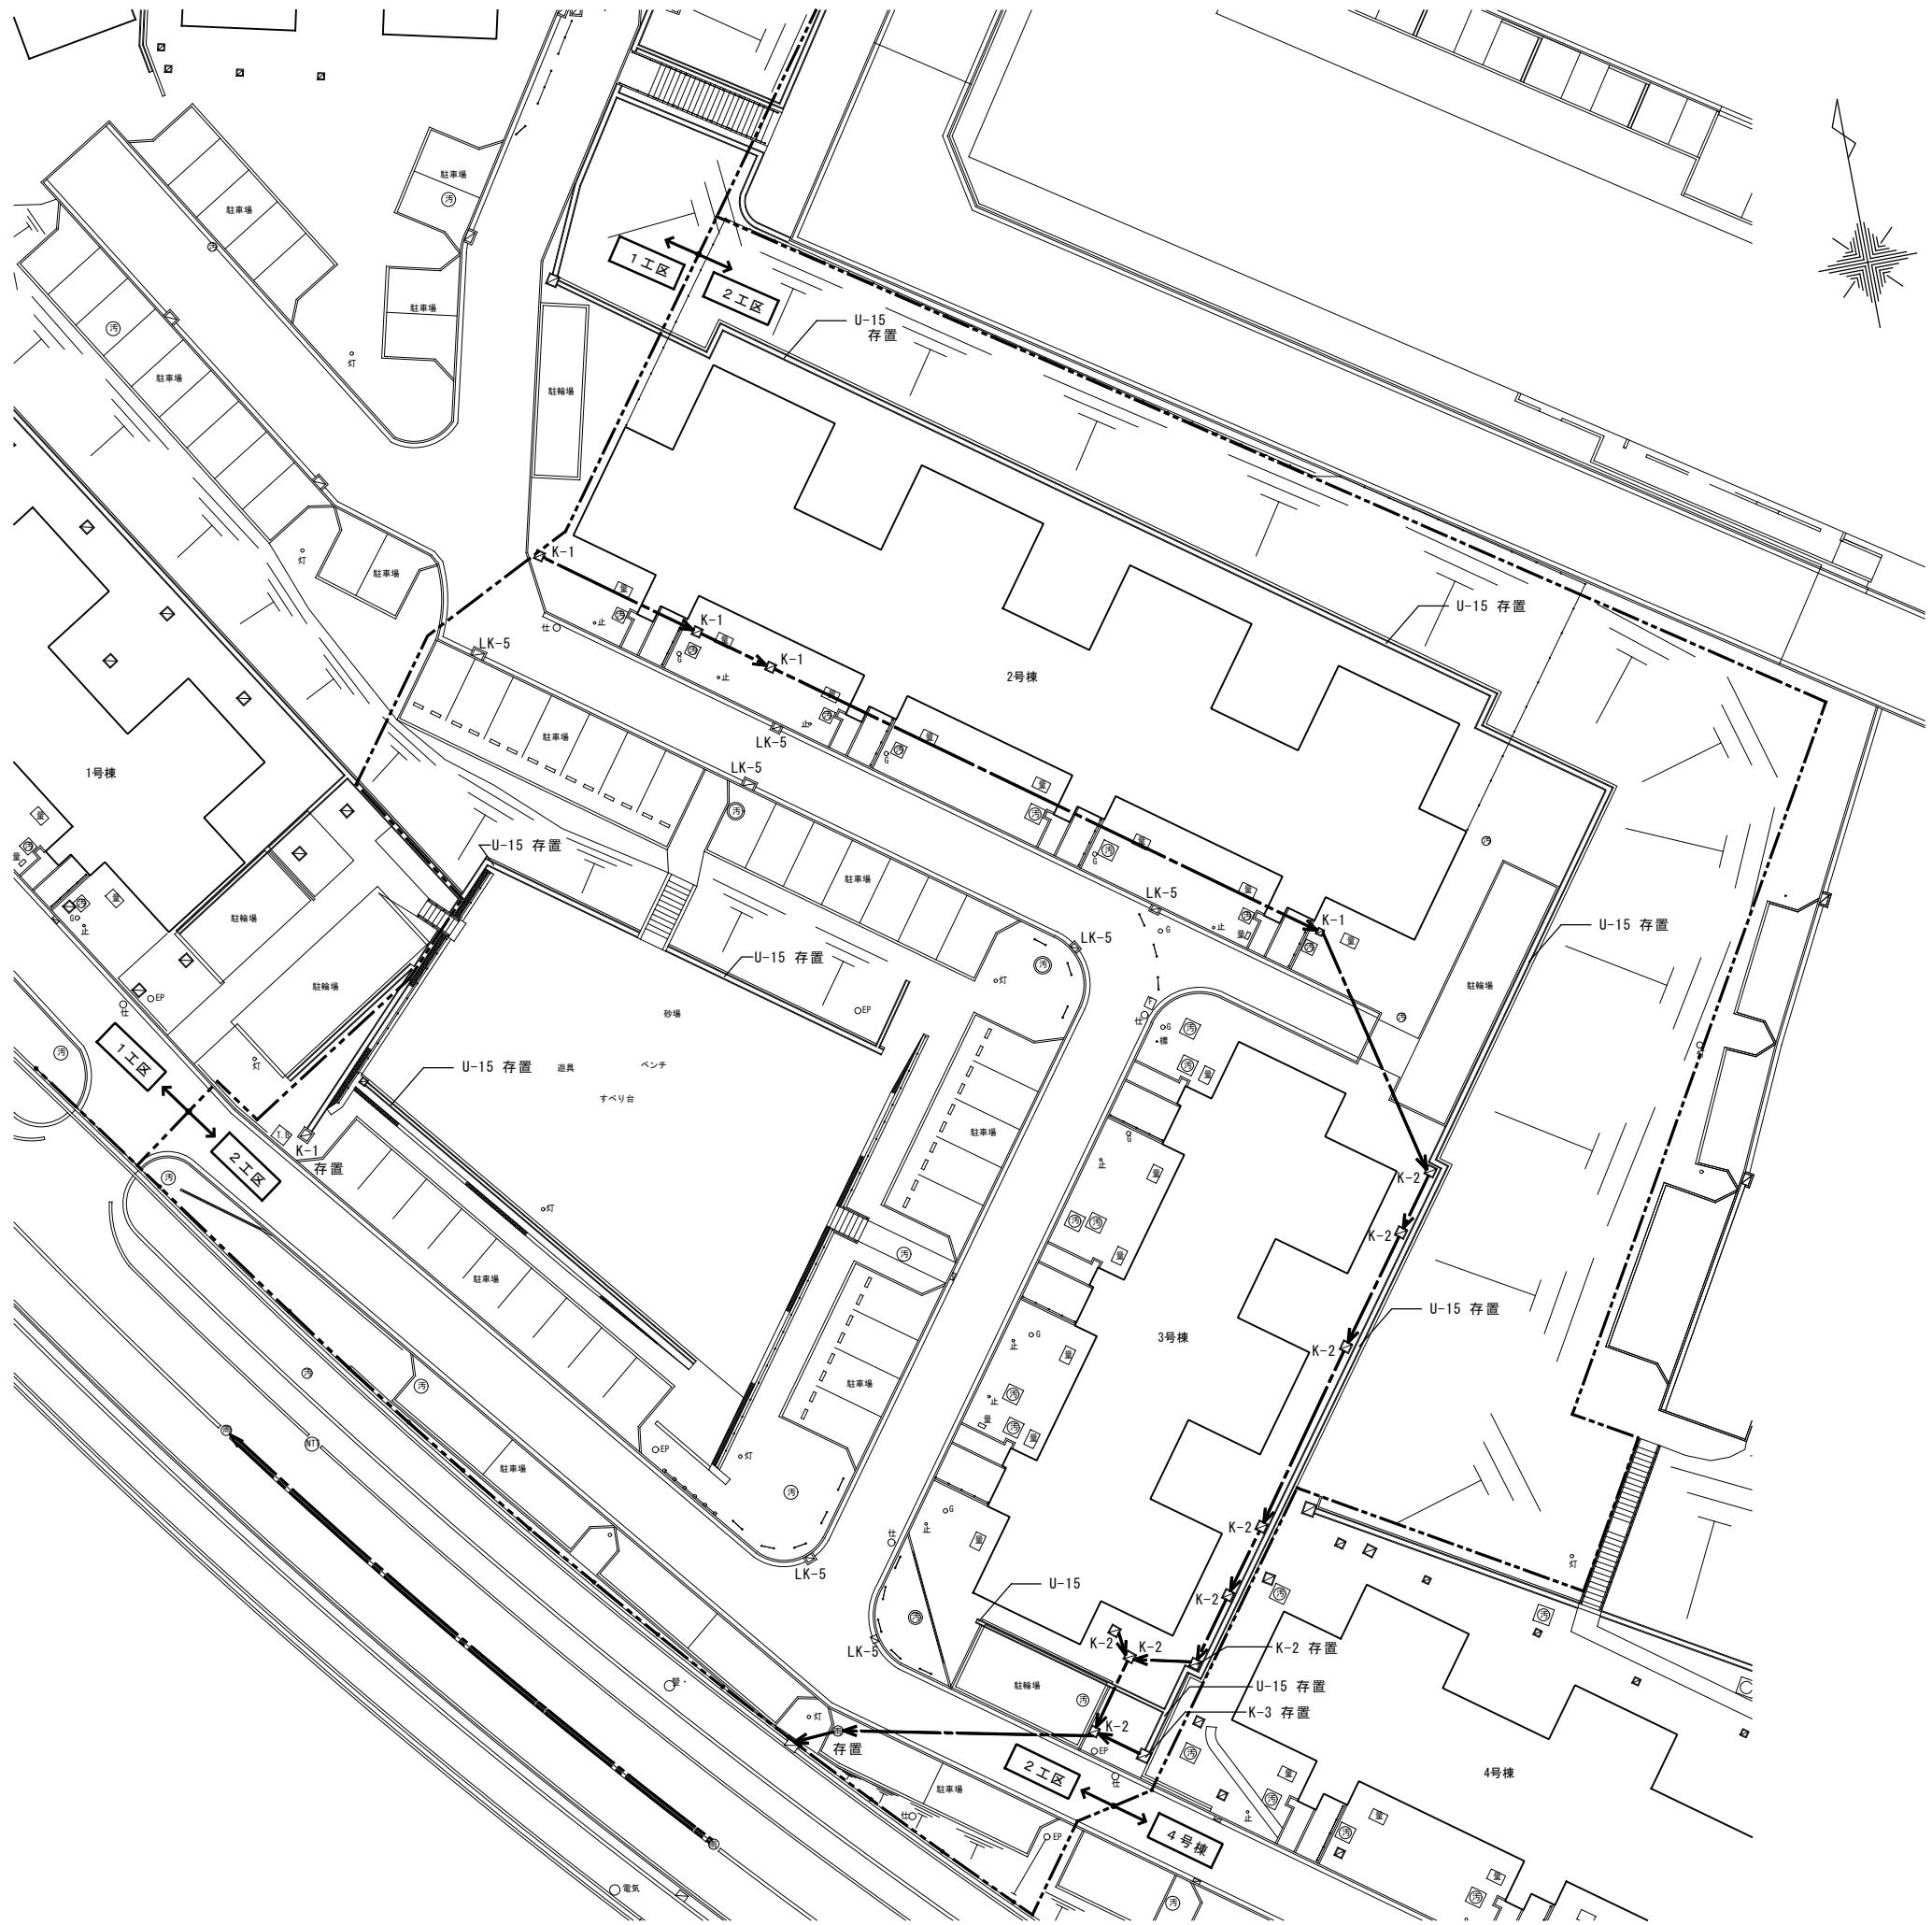


撤去・移設・凡例			
記号	名称	備考	区分
---	施工境界線		
—·—	雨水管	特記ナキ配管はVP100φとする	撤去
—·—	既設雨水管		存置
U—	U型側溝		存置
K—	コンクリート蓋会所	撤去詳細図による ⑦S	撤去
L—	グレーチング蓋	撤去詳細図による ⑬S	撤去
LK—	L型側溝 コンクリート蓋会所	撤去詳細図による ⑯S	撤去
O—	雨水マンホール	撤去詳細図による ⑭S	撤去
■	既設雨水最終会所	U型側溝撤去部分はモルタル詰めにて閉塞すること	存置


給水、排水管の切断部分については、撤去詳細図による
⑪S 改修

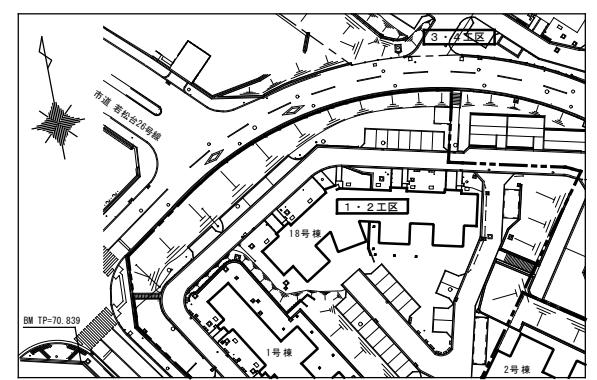

工事名称：大阪府営若松台第2住宅第1次中層耐火住宅撤去工事（第2工区）			
型式名：【2工区】2・3号棟			
図面名称：撤去配管図（雨水排水管）			
大阪府住宅まちづくり部 公共建築室住宅建築課	縮尺	A1	1/200
A2	—	A3	1/400
	図面番号	09	40

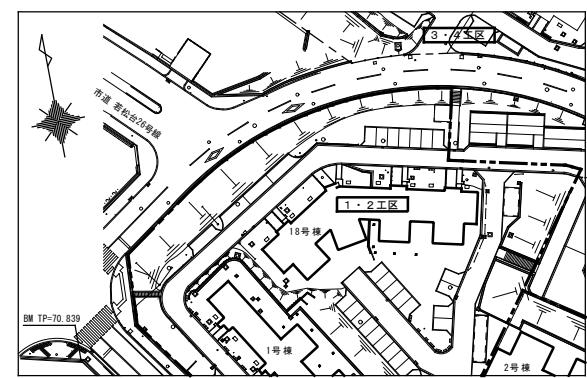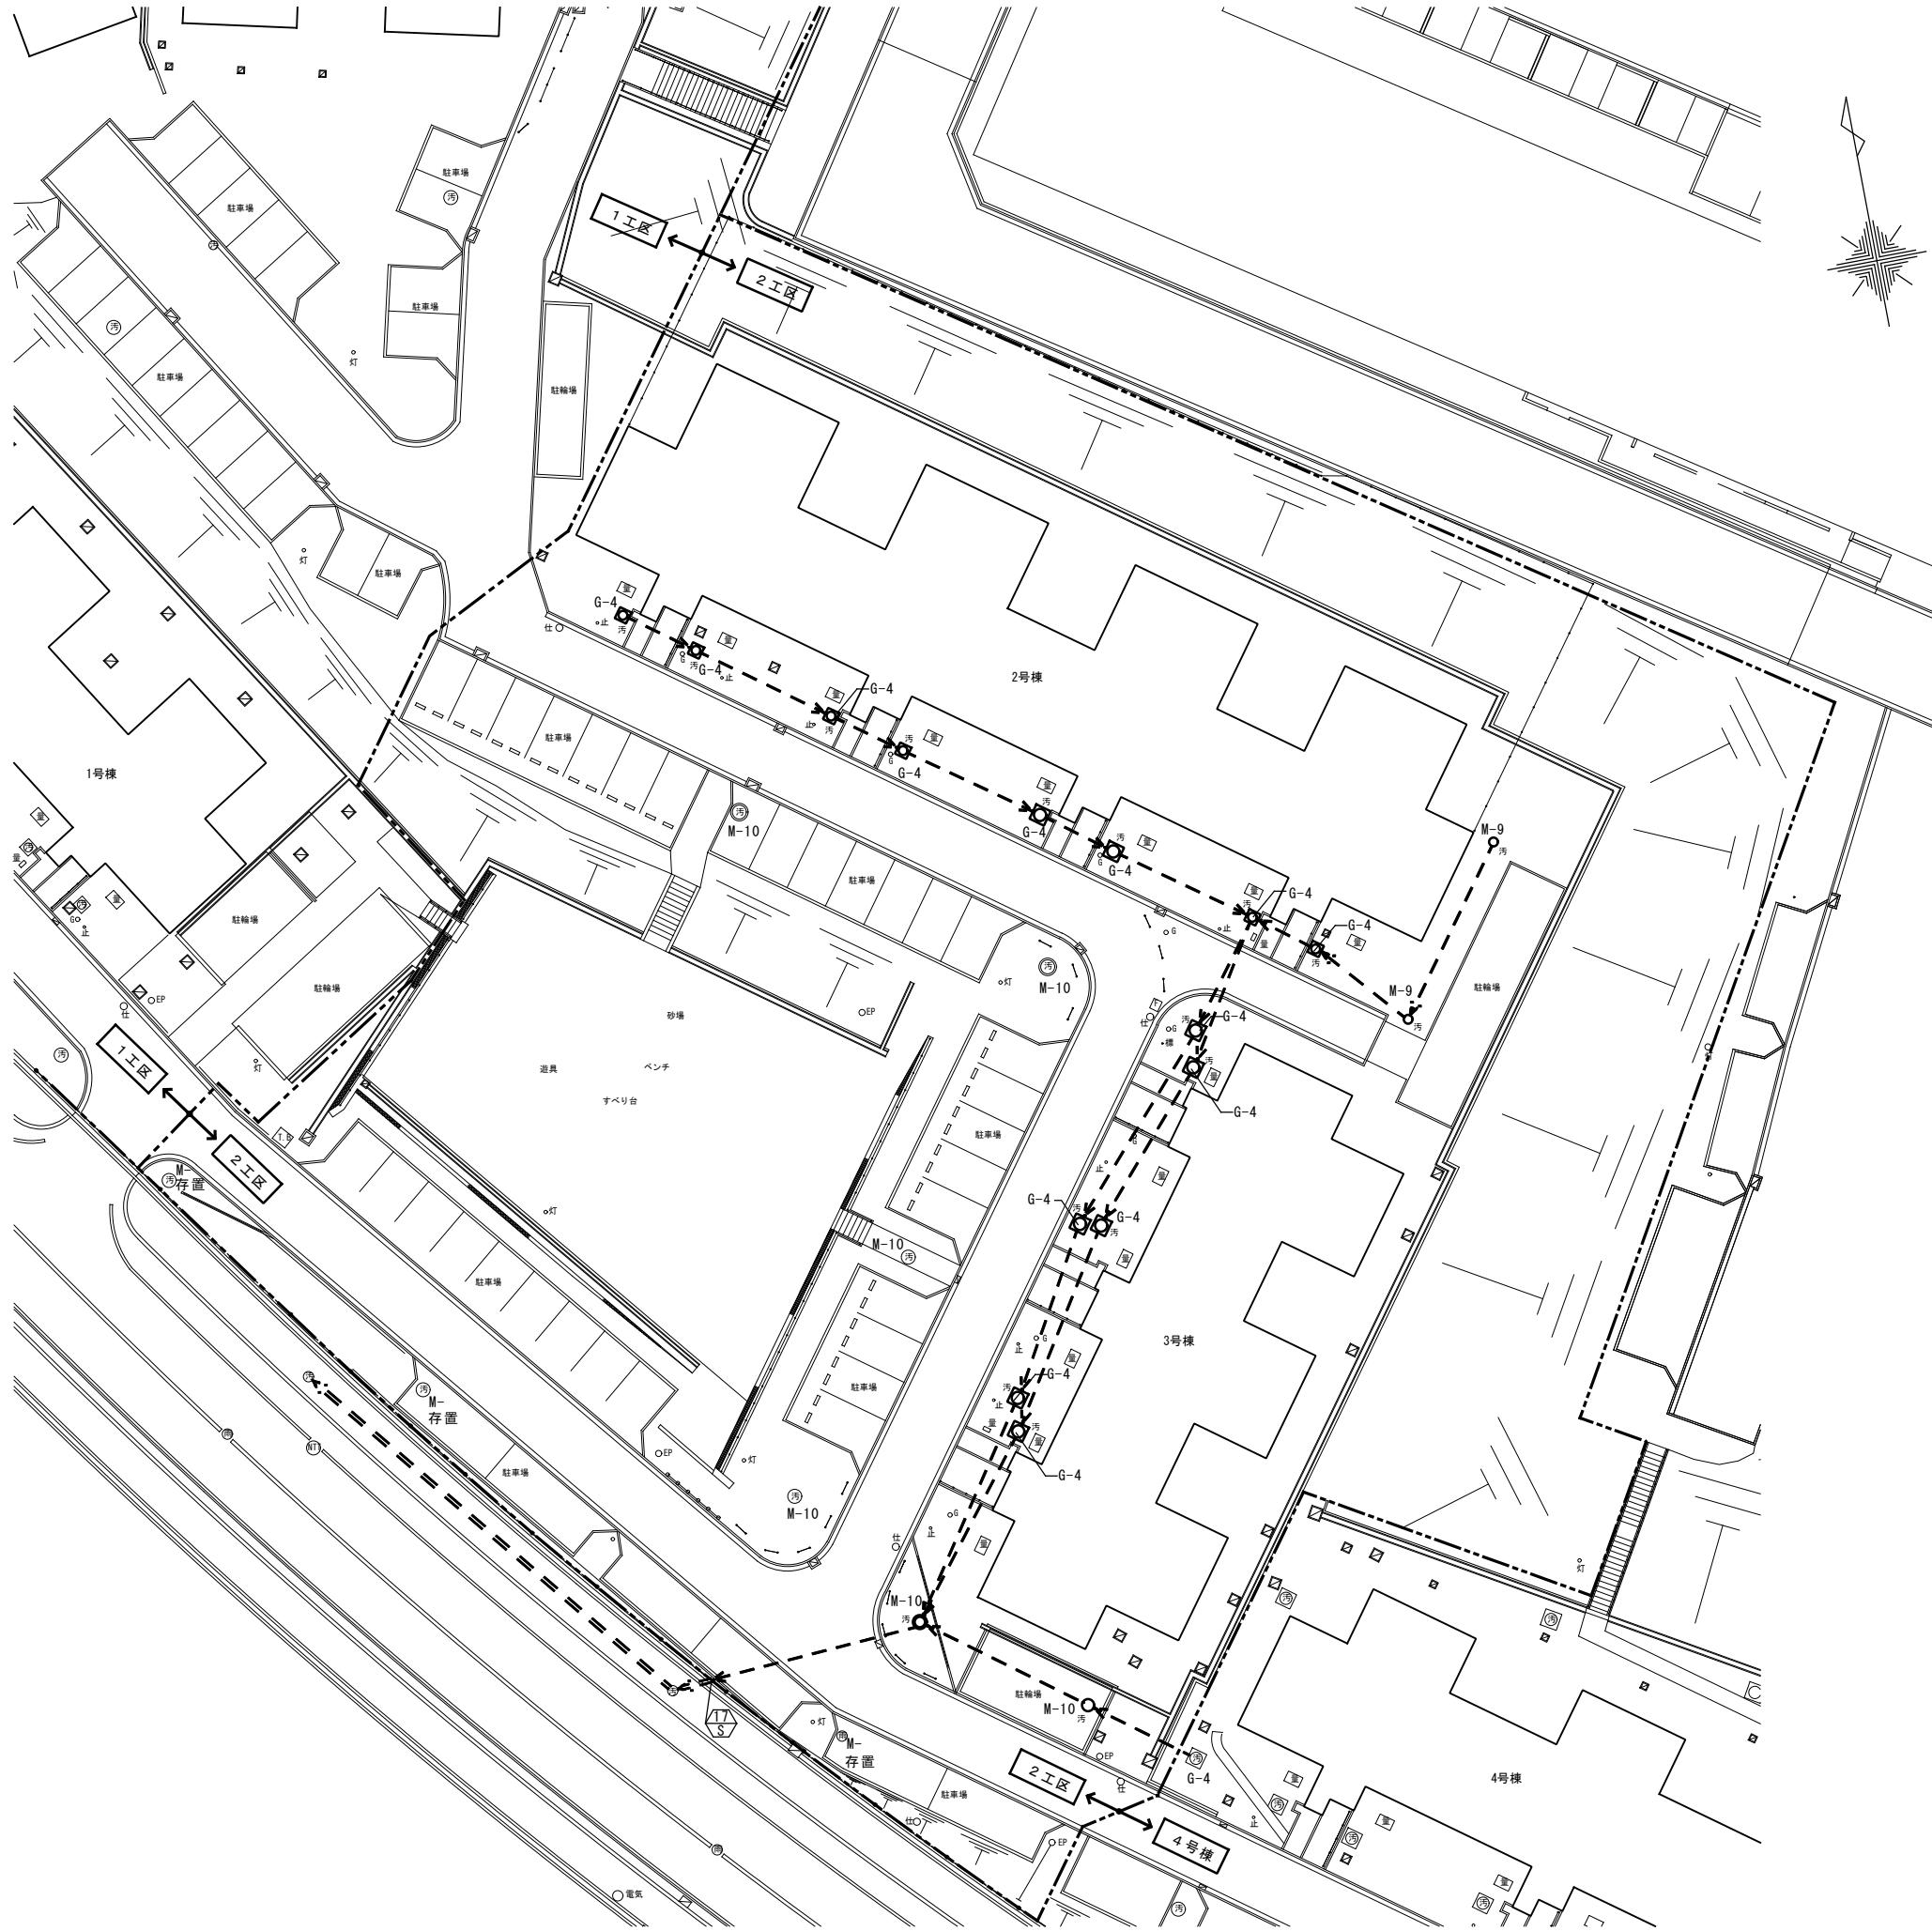


工事名称:	大阪府営若松台第2住宅第1次中層耐火住宅撤去工事(第2工区)		
型式名:	【2工区】2・3号棟		
画面名称:	撤去配置図(污水排水管)		
-----	大阪府住宅まちづくり部	縮尺	A1 1/200
	公共建築室住宅建築課	A2	—
		A3	1/400
		図面番号	10 40

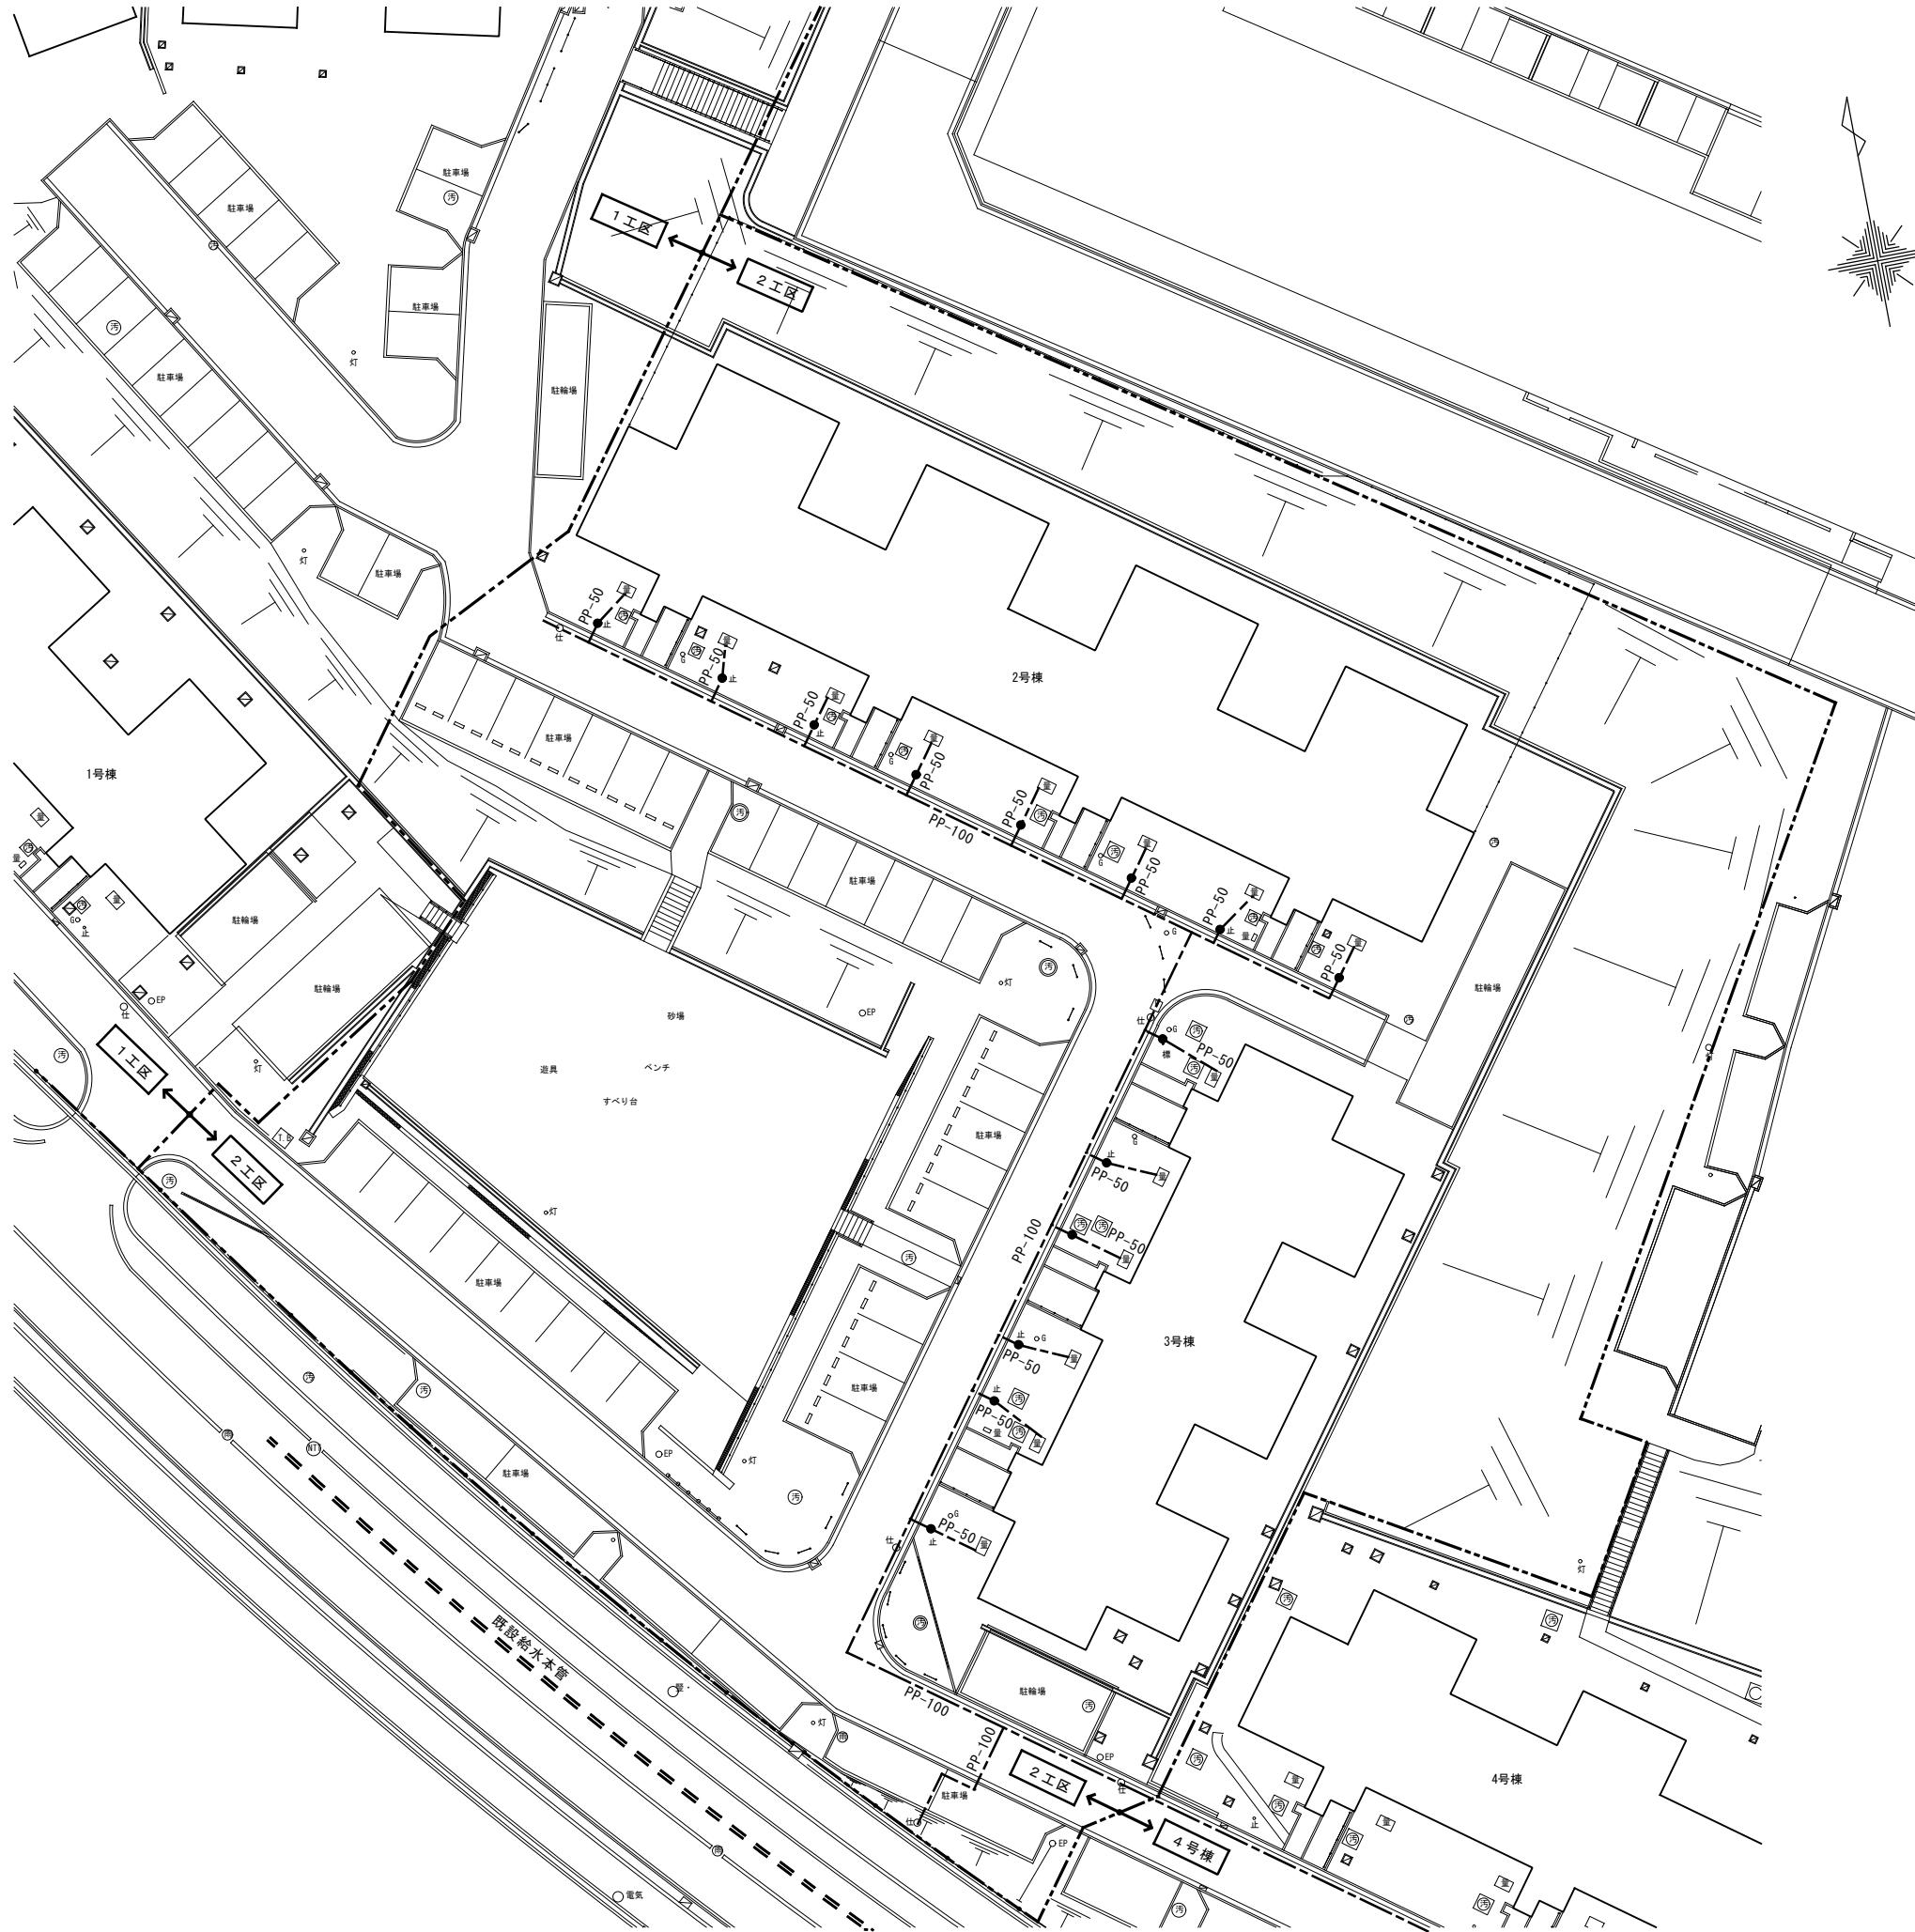


撤去・移設・凡例			
記号	名称	備考	区分
施工境界線			
CIP-存置	既設給水管		存置
PP-50	給水管 (管種・管径)		撤去


注記
 1. 挖削・単管打込み等の工事を行う際は関係各所に支障がないか確認の上安全に施工のこと
 2. 給水引込、給水管工事、水道メーター等水道に係る一切の工事は水道局指定業者を使用して行うこと。また、それに係る申請等の諸経費も本工事に含む
 3. 給水切断の際には断水・赤水に十分留意の上施工のこと
 4. 既設排水管等は適宜養生し、破損させないこと

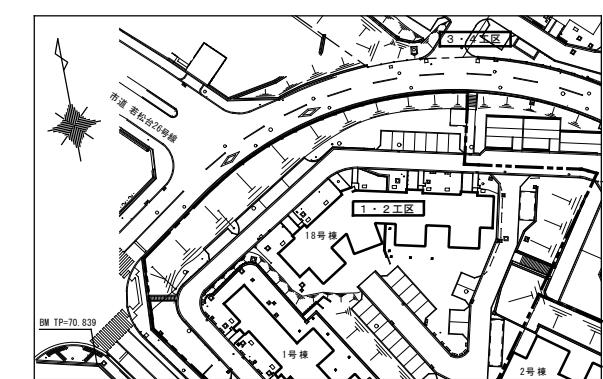


工事名称：大阪府営若松台第2住宅第1次中層耐火住宅撤去工事（第2工区）
型式名：【2工区】2・3号棟
図面名称：撤去配置図（給水管）
大阪府住宅まちづくり部 公共建築室住宅建築課
縮尺 A1 1/200 A2 - A3 1/400
図面番号 11 40

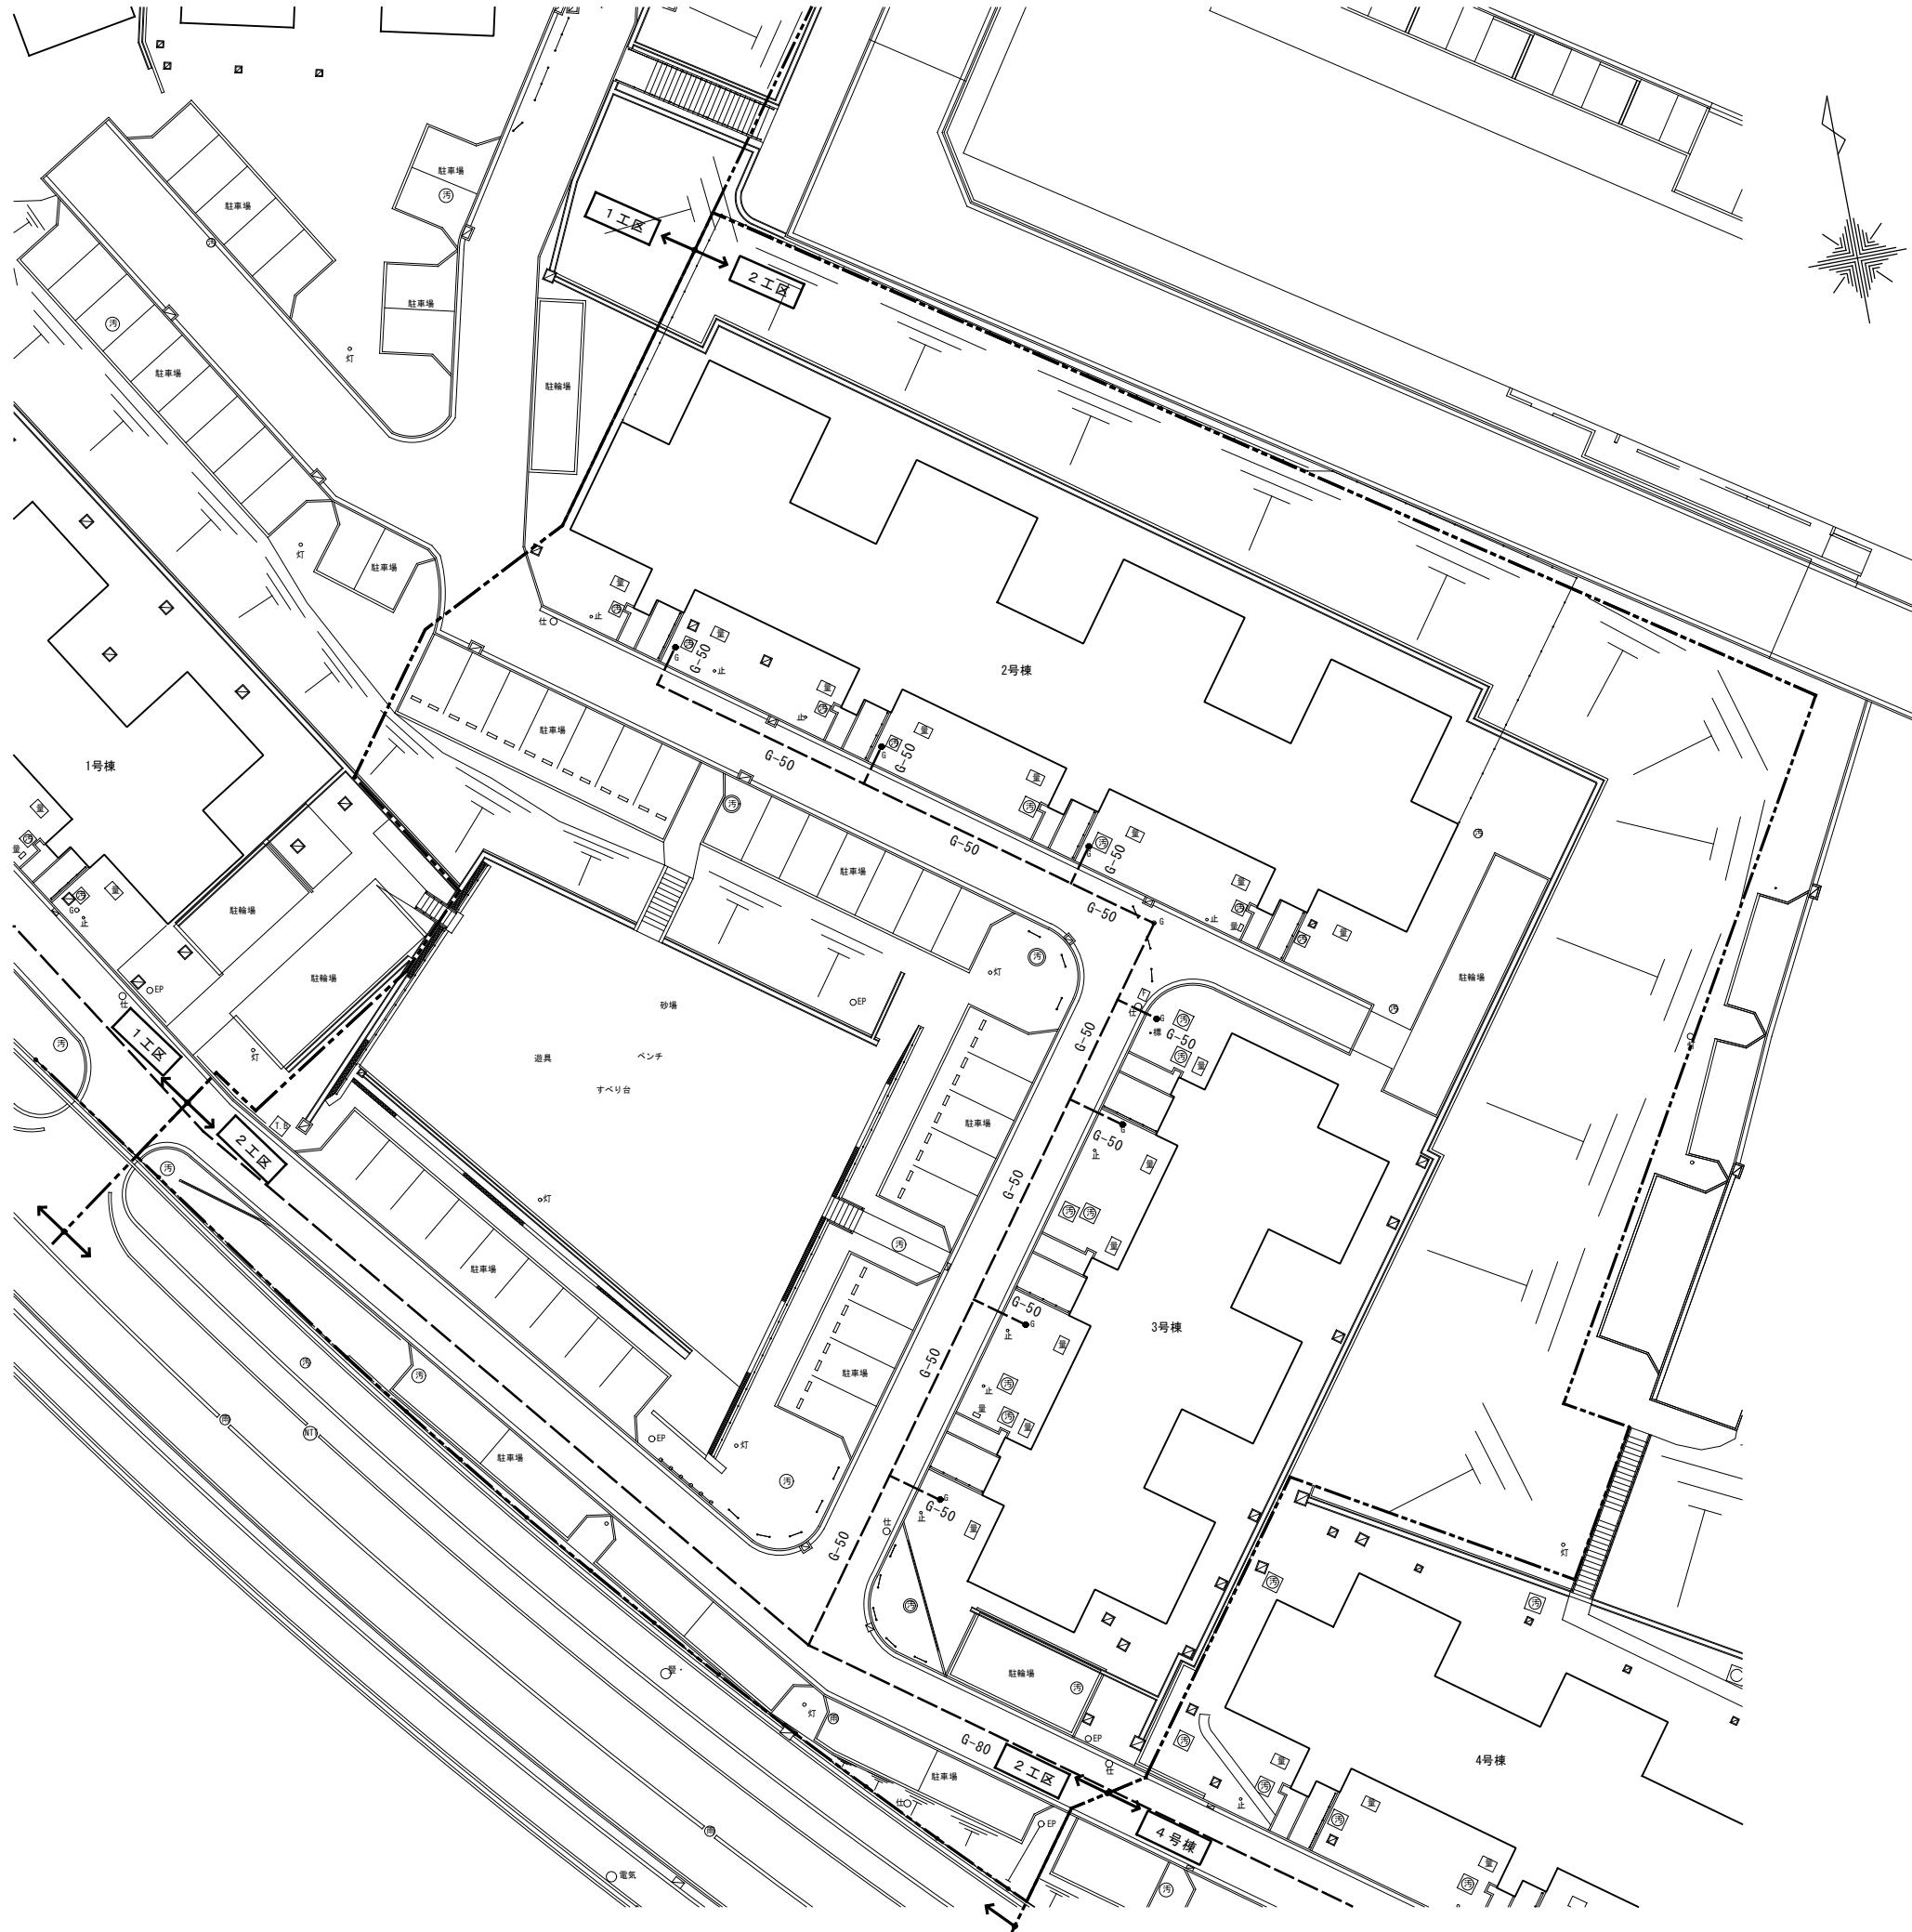

撤去・移設・凡例			
記号	名称	備考	区分
施工境界線			
G-50-存置	既設ガス管（管径）		存置
G-50	ガス管（管径）		撤去
注 記			
1. ガス管の切断及びガスマーティーの撤去は完了済のため、ガス管のみ撤去すること			
2. 挖削・単管打込み等の工事を行う際は大阪ガス等関係各所に支障がないか確認の上安全に施工のこと			
※ 存置するガス管に十分注意して施工すること			

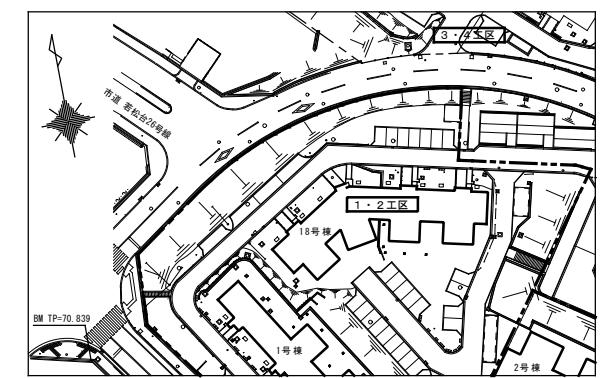

工事名称：大阪府営若松台第2住宅第1次中層耐火住宅撤去工事（第2工区）
型式名：【2工区】2・3号棟
図面名称：撤去配置図（ガス管）
大坂府住宅まちづくり部 公共建築室住宅建築課
縮尺 A1 1/200 A2 - A3 1/400
図面番号 12 / 40

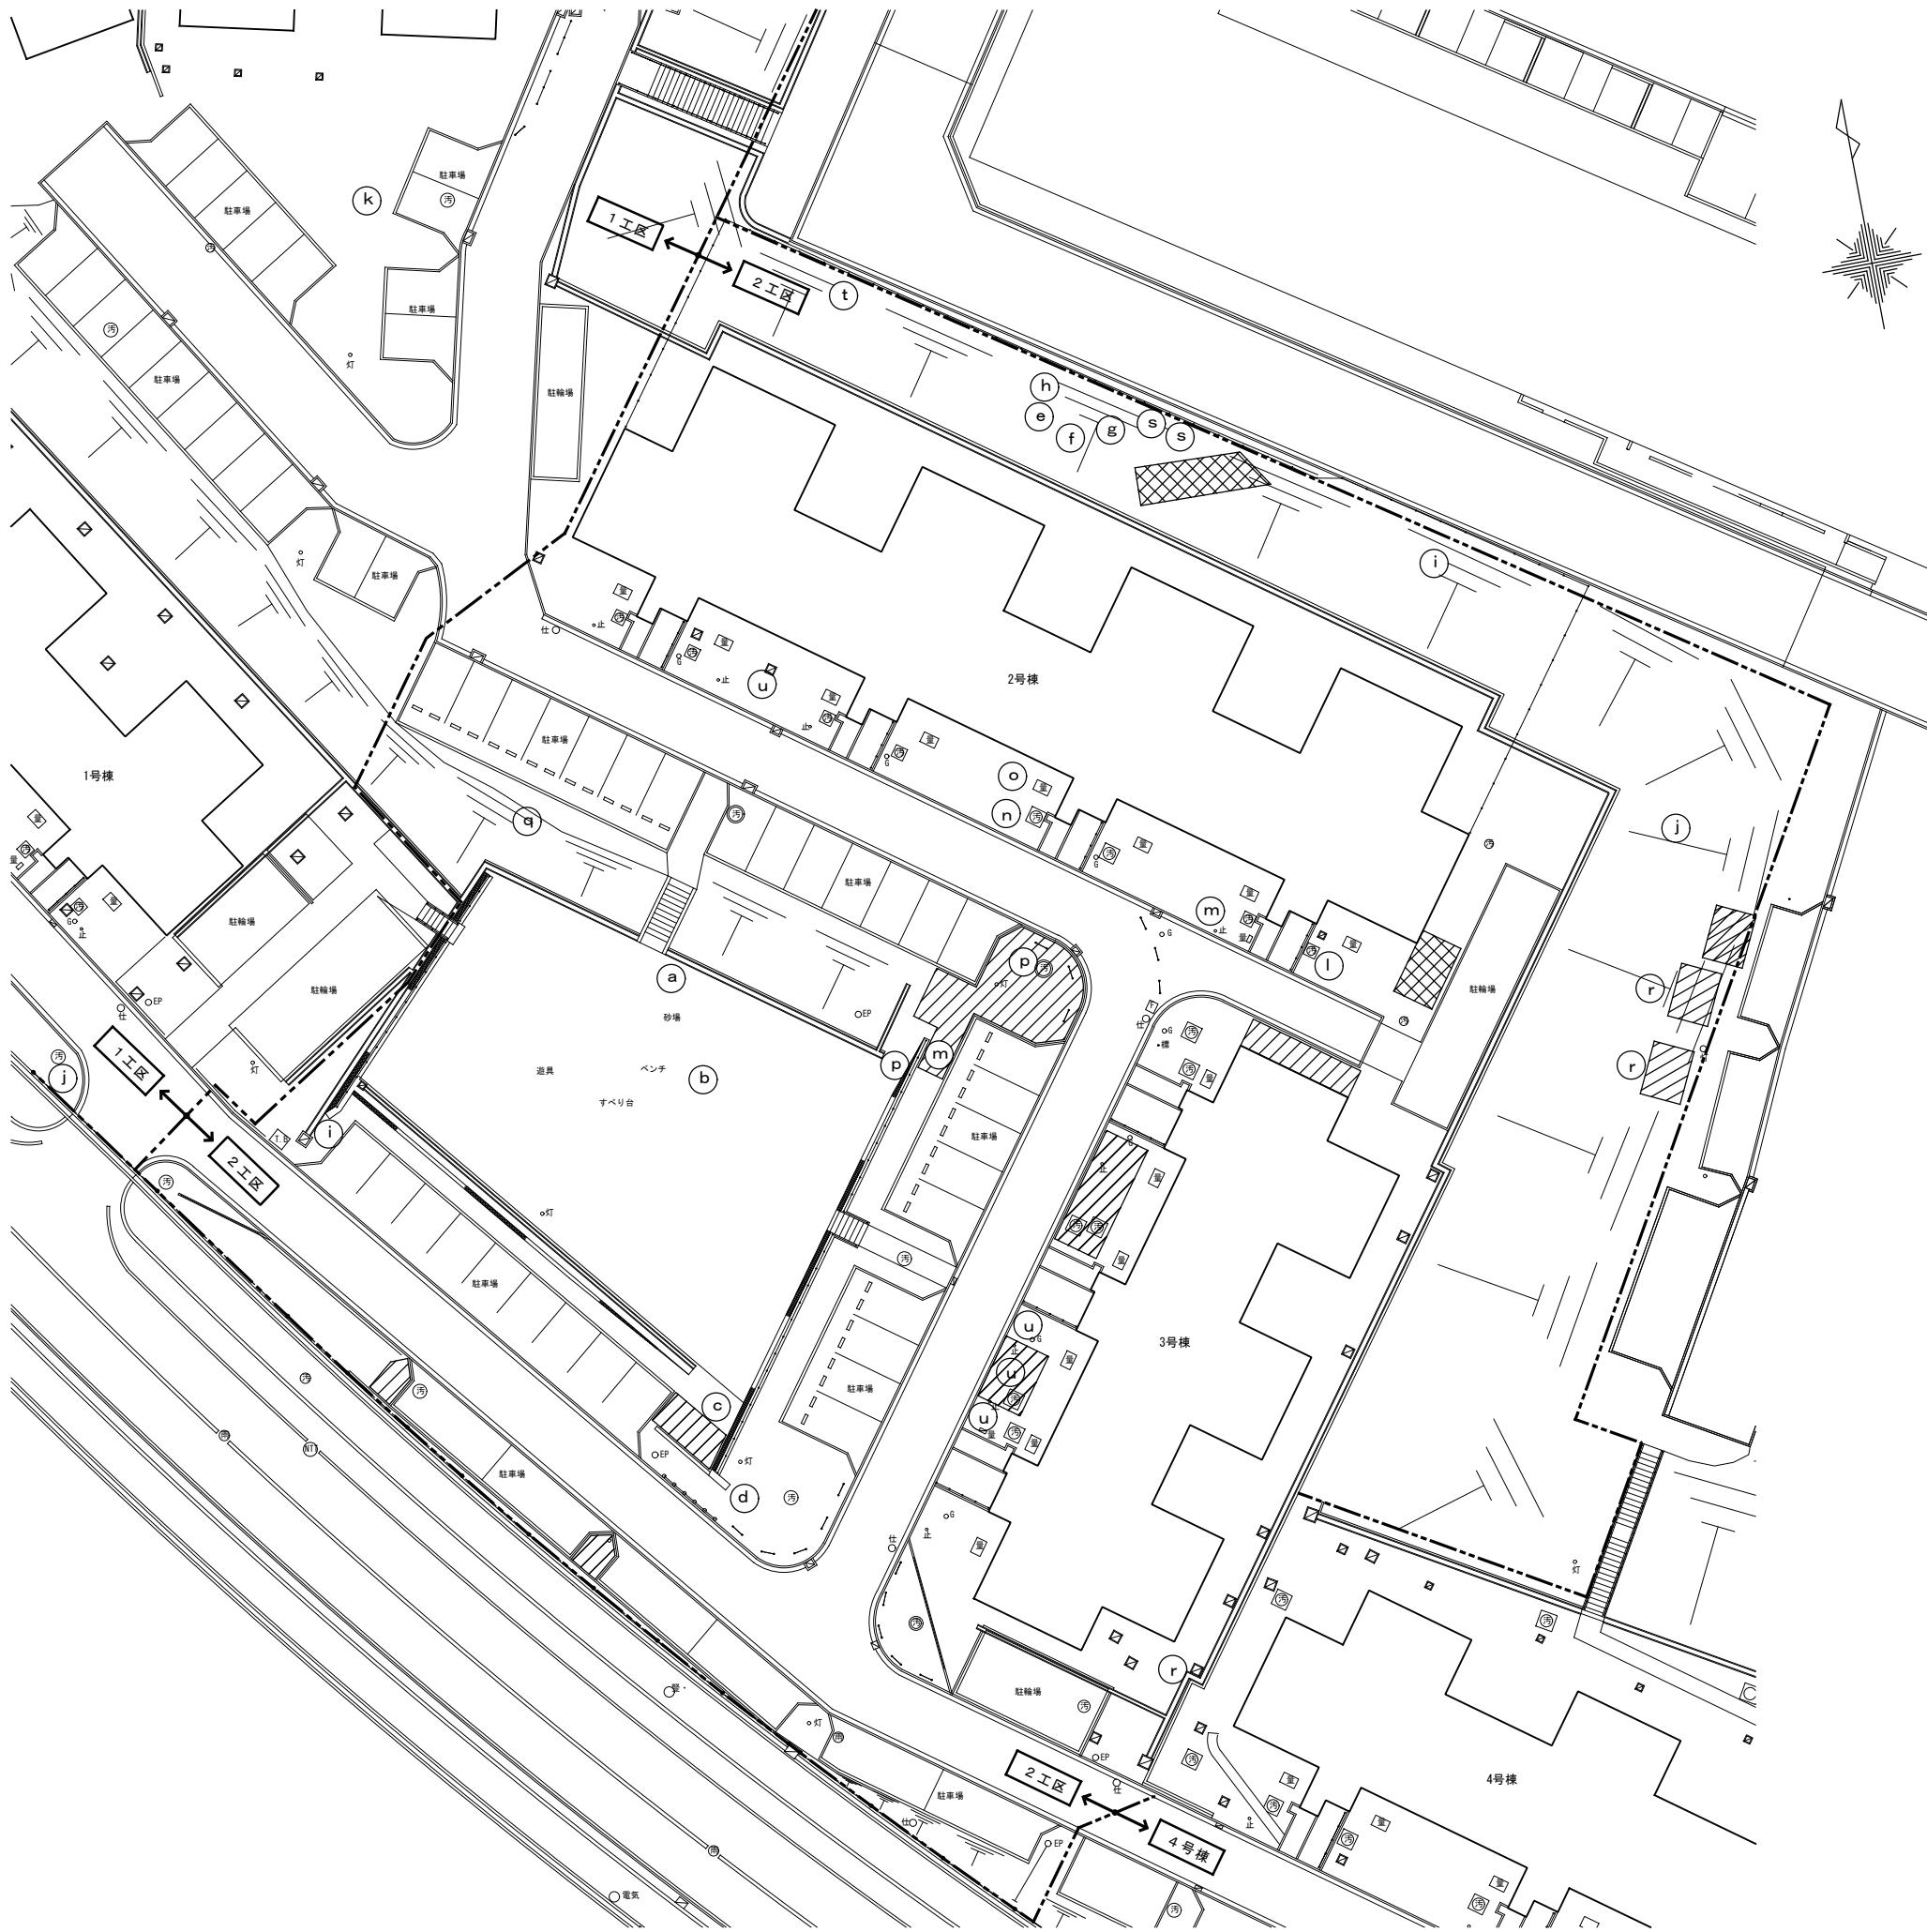

撤去樹木（高木・中木）リスト

記号	高さ	幹周	枝張	備考
a	5.00	0.30	2.00	
b	10.00	0.60	5.00	
c	4.00	0.08	2.00	
d	4.00	0.20	3.00	
e	5.00	0.10	5.00	
f	5.00	0.12	5.00	
g	5.00	0.10	5.00	
h	5.50	0.30	5.00	
i	6.00	0.20	5.00	2本
j	3.50	0.30	2.00	
k	10.00	0.40	5.00	
l	1.00	0.01	1.00	
m	5.00	0.10	2.00	2本
n	2.50	0.04	1.00	
o	2.00	0.04	1.00	
p	2.00	0.02	0.50	2本
q	2.50	0.05	1.00	
r	2.00	0.02	1.00	3本
s	3.00	0.04	2.00	2本
t	2.00	0.05	2.00	
u	1.00	0.02	1.00	4本

撤去樹木（低木）緑地面積表

	109.3m ²
--	---------------------


撤去樹木（高木・中木）緑地面積表

	41.0m ²
--	--------------------

工事範囲

※数量は参考とする。

注) 樹木は全て抜根のこと


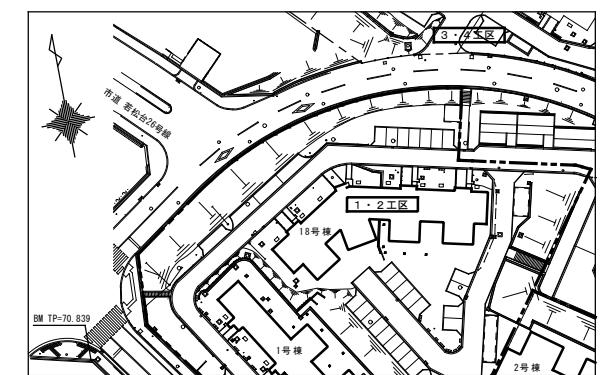


工事名称：大阪府営若松台第2住宅第1次中層耐火住宅撤去工事（第2工区）

型式名：【2工区】2・3号棟


図面名称：撤去配置図（植栽）

大阪府住宅まちづくり部 公共交通室住宅建築課		縮尺	A1	1/200
A2	—	A3	—	1/400

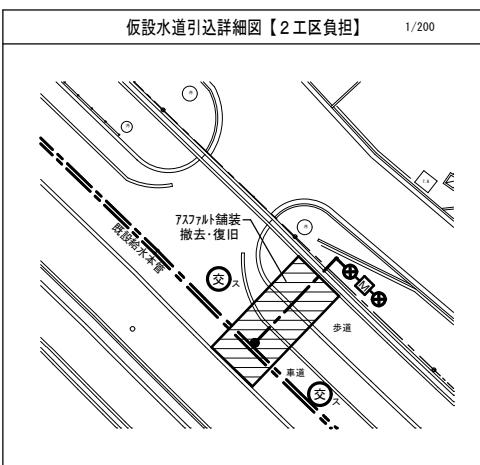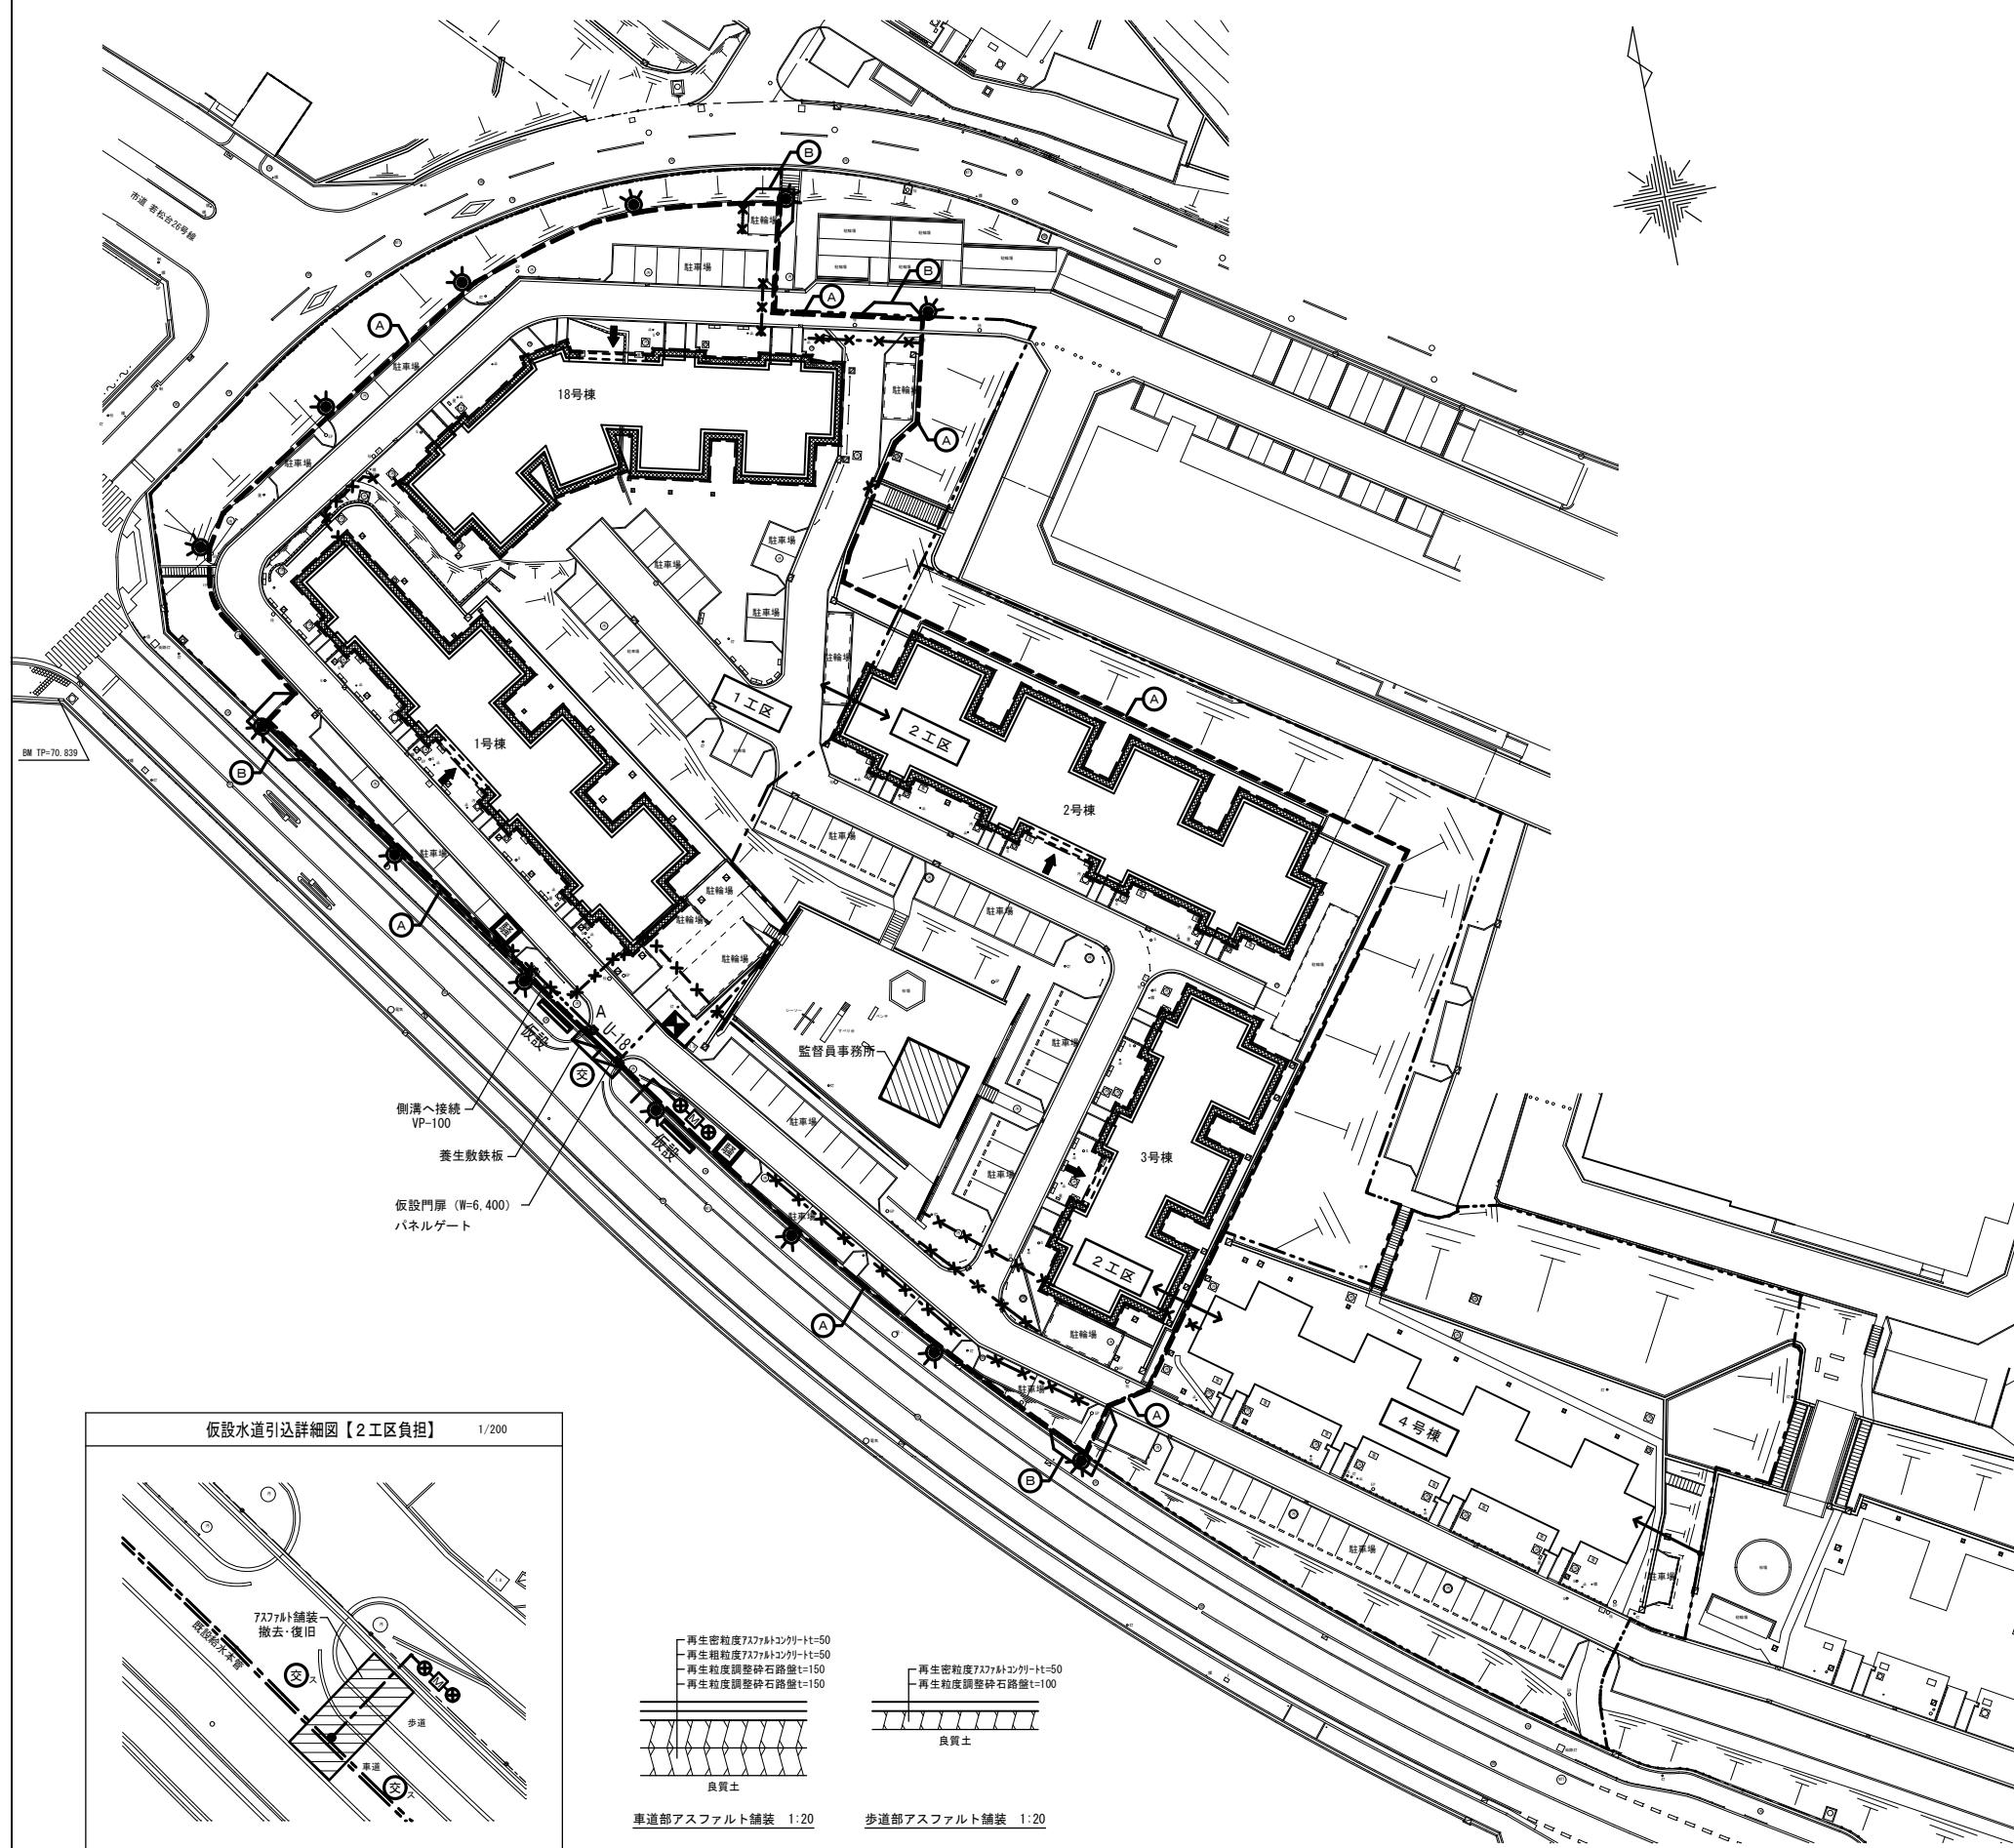

仮設凡例			
記号	名称	備考	区分
---	施工境界線		
=====	枠組本足場 (特記なきは防音シート張)	撤去詳細図による ①K	新設・存置
====	仮設門扉 (W=6,400) バネルゲート	撤去詳細図による ②K	新設・存置
=====	仮囲钢板 控え式 H=3000	撤去詳細図による ③K	新設・存置
Ⓐ	カラー鋼板		
Ⓑ	ポリカーボネイト		
●	仮設電灯	撤去詳細図による ④K	新設・存置
■	仮設	撤去詳細図による ⑤K	
□ A	仮設会所	撤去詳細図による ⑥K	新設・存置
U-18	U形側溝 (W=180) · グレーチング	撤去詳細図による ⑦K	新設・存置
○	交通誘導員【1工区負担】		
○×	交通誘導員(スポット)【2工区負担】		
○ M ○	仮設水道 (40φ) 【2工区負担】	メーターは水道局に返却	新設・存置
☒	ジェットポンプ(洗車用)【2工区負担】		新設・撤去
■	騒音振動計		新設・撤去
▨	監督員事務所【1工区負担】		新設・撤去
▨▨	アスファルト舗装		撤去・復旧
←	住棟とりこわし進入位置		


仮設凡例			
1.	掘削・単管打込み等の工事を行う際は関係各所に支障がないか確認の上安全に施工のこと		
2.	解体撤去工事に伴い既設杭の種類・径・位置の調査を実施し、位置図を提出すること		
3.	給水引込、給水管工事、水道メーター等水道に係る一切の工事は水道局指定業者を使用して行うこと また、それに係る申請等の諸経費も本工事に含む		
4.	給水切断の際には断水・赤水に十分留意の上施工のこと		
5.	既設排水管等は適宜養生し、破損させないこと		



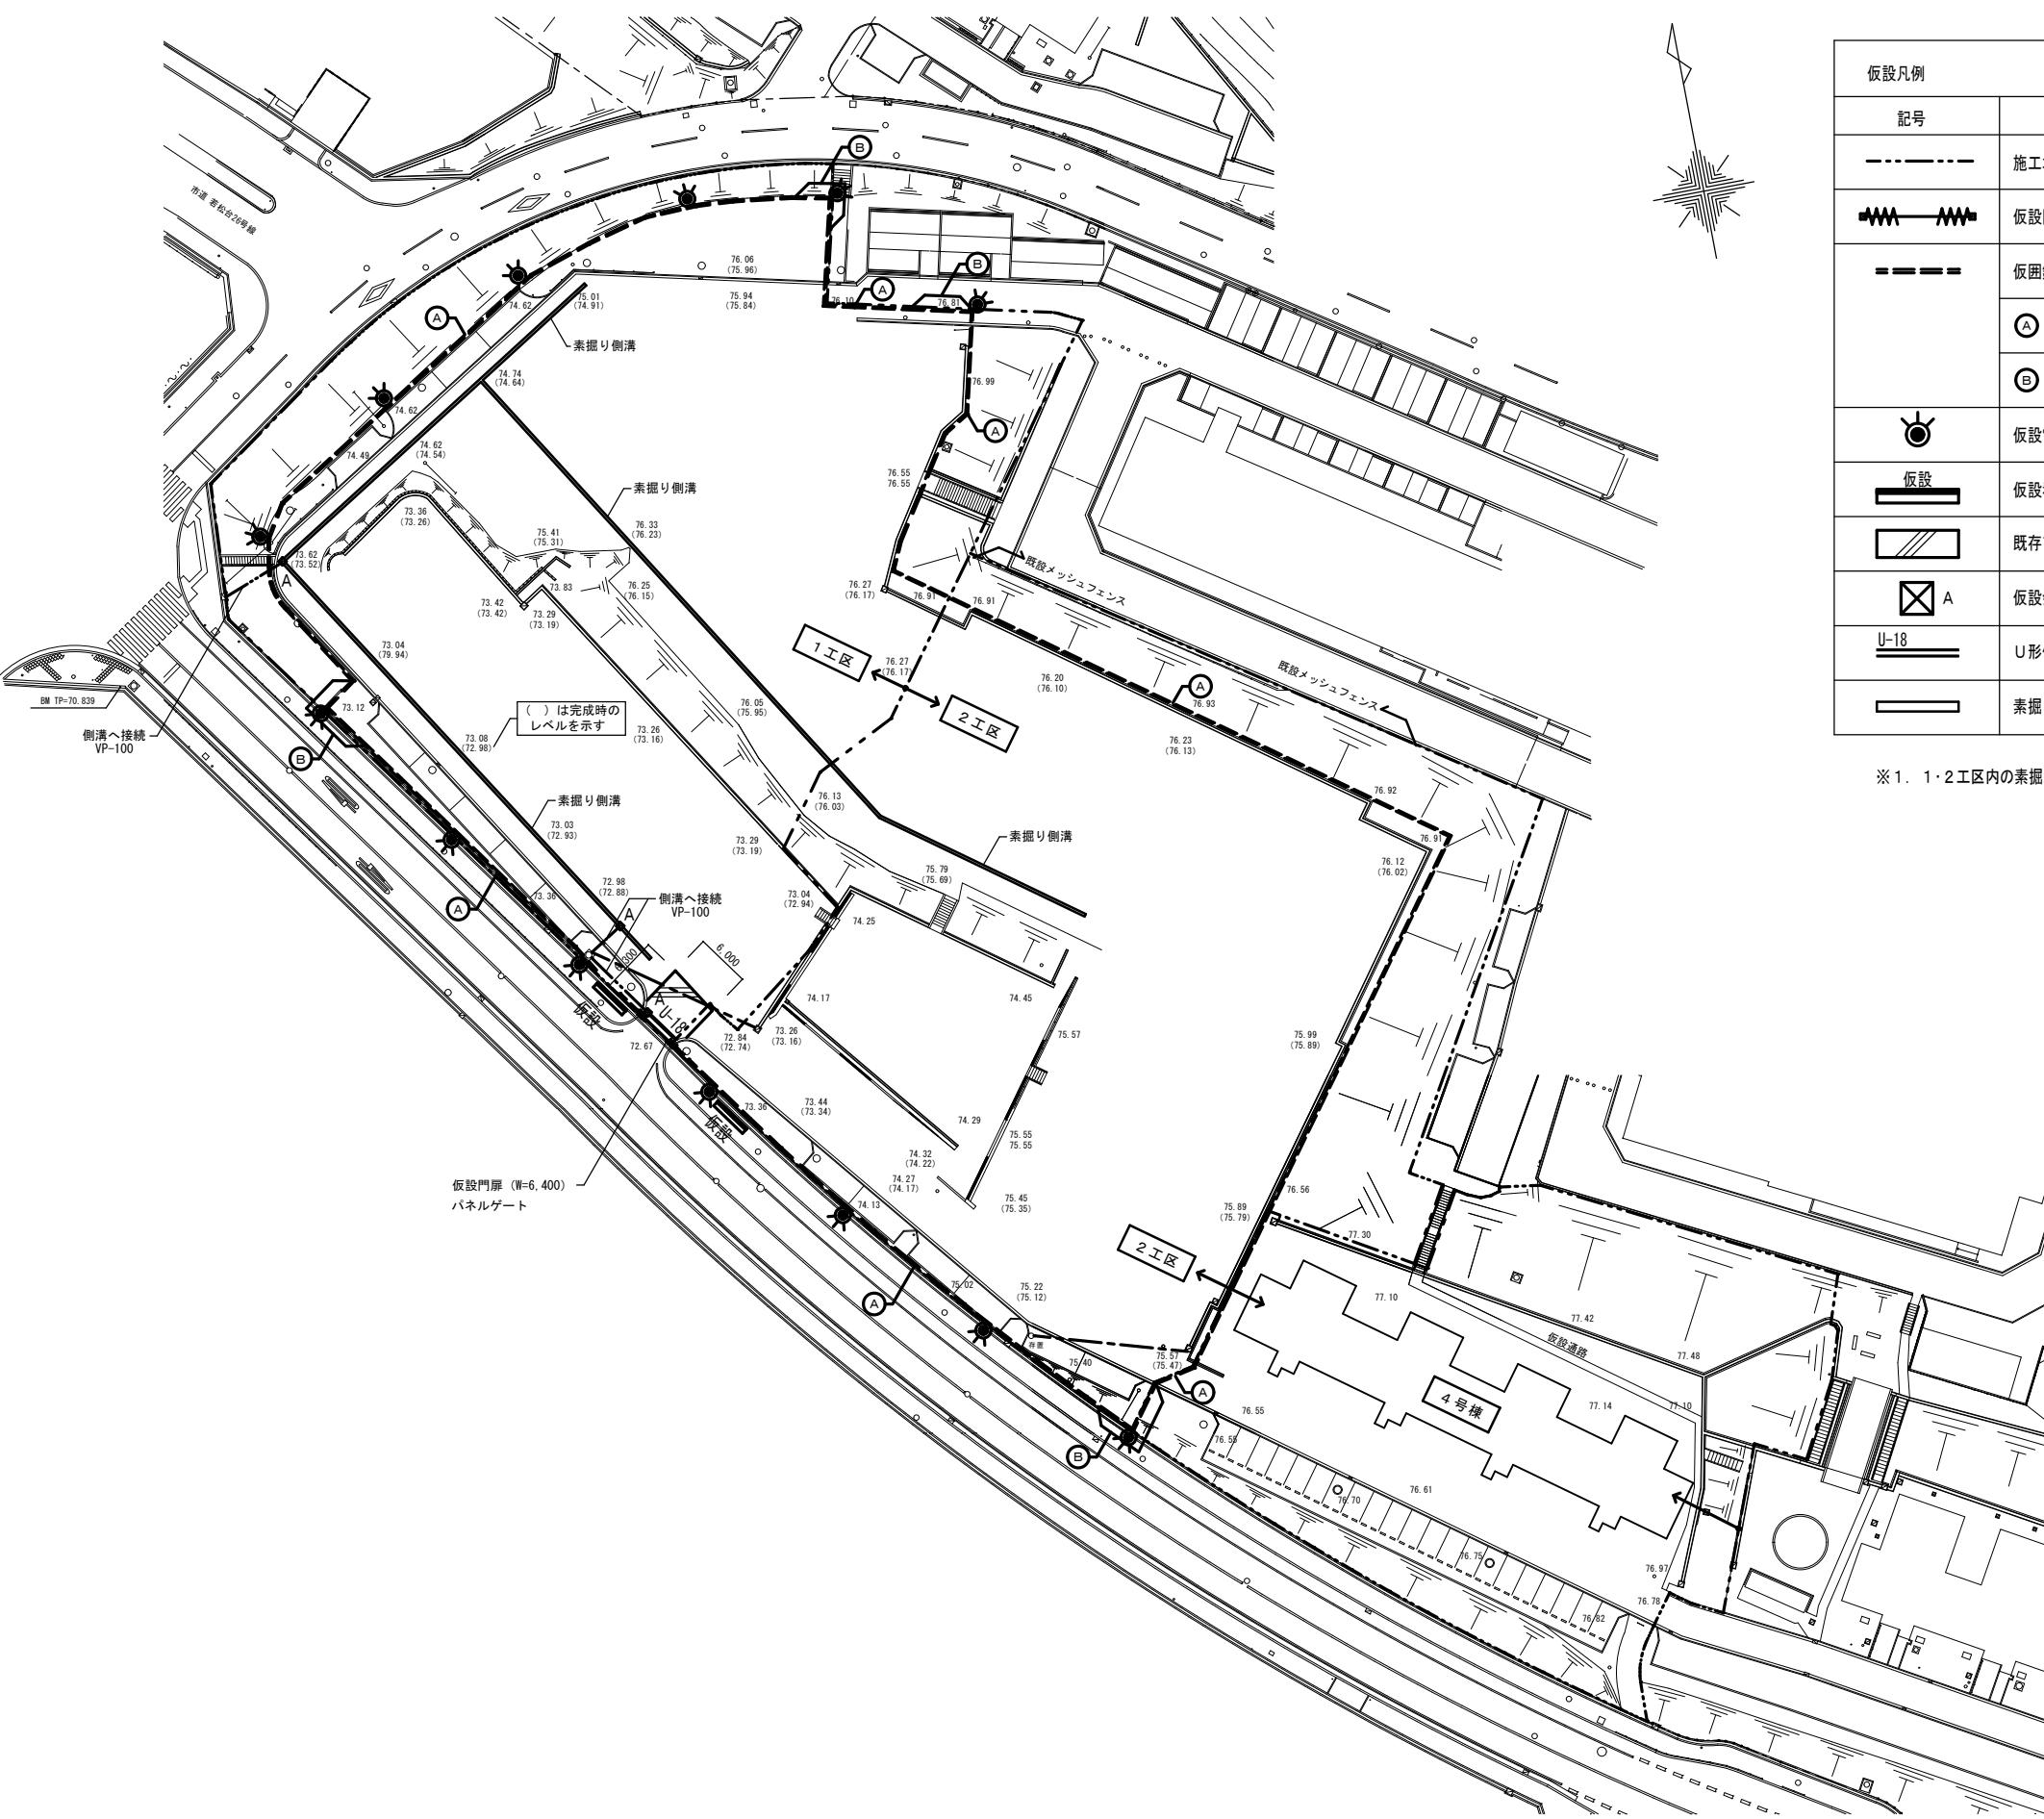


仮設凡例			
記号	名称	備考	区分
---	施工境界線		
~~~~~	仮設門扉 (W=6,400) バネルゲート	撤去詳細図による 2K	新設・存置
-----	仮設鋼板 控え式 H-3000	撤去詳細図による 3K	新設・存置
(A)	カラー鋼板		
(B)	ポリカーボネイト		
●	仮設電灯	撤去詳細図による 4K	新設・存置
■	仮設看板	撤去詳細図による 5K	新設・存置
▨	既存アスファルト舗装		新設・存置
□ A	仮設会所	撤去詳細図による 6K	新設・存置
U-18	U形側溝 (W=180) ・グレーチング	撤去詳細図による 7K	新設・存置
—	素掘り側溝【1工区負担】※1	撤去詳細図による 8K	新設・存置







※1. 1・2工区内の素掘り側溝(新設)は、すべて1工区負担とする。

工事名称 : 大阪府富若松台第2住宅第1次中層耐火住宅撤去工事(第1工区)
型式名 : 【1工区】1・18号棟
画面名称 : 撤去完了図
大坂府住宅まちづくり部 公共建築室住宅建築課
縮尺 A1 1/400
A2 - A3 1/800

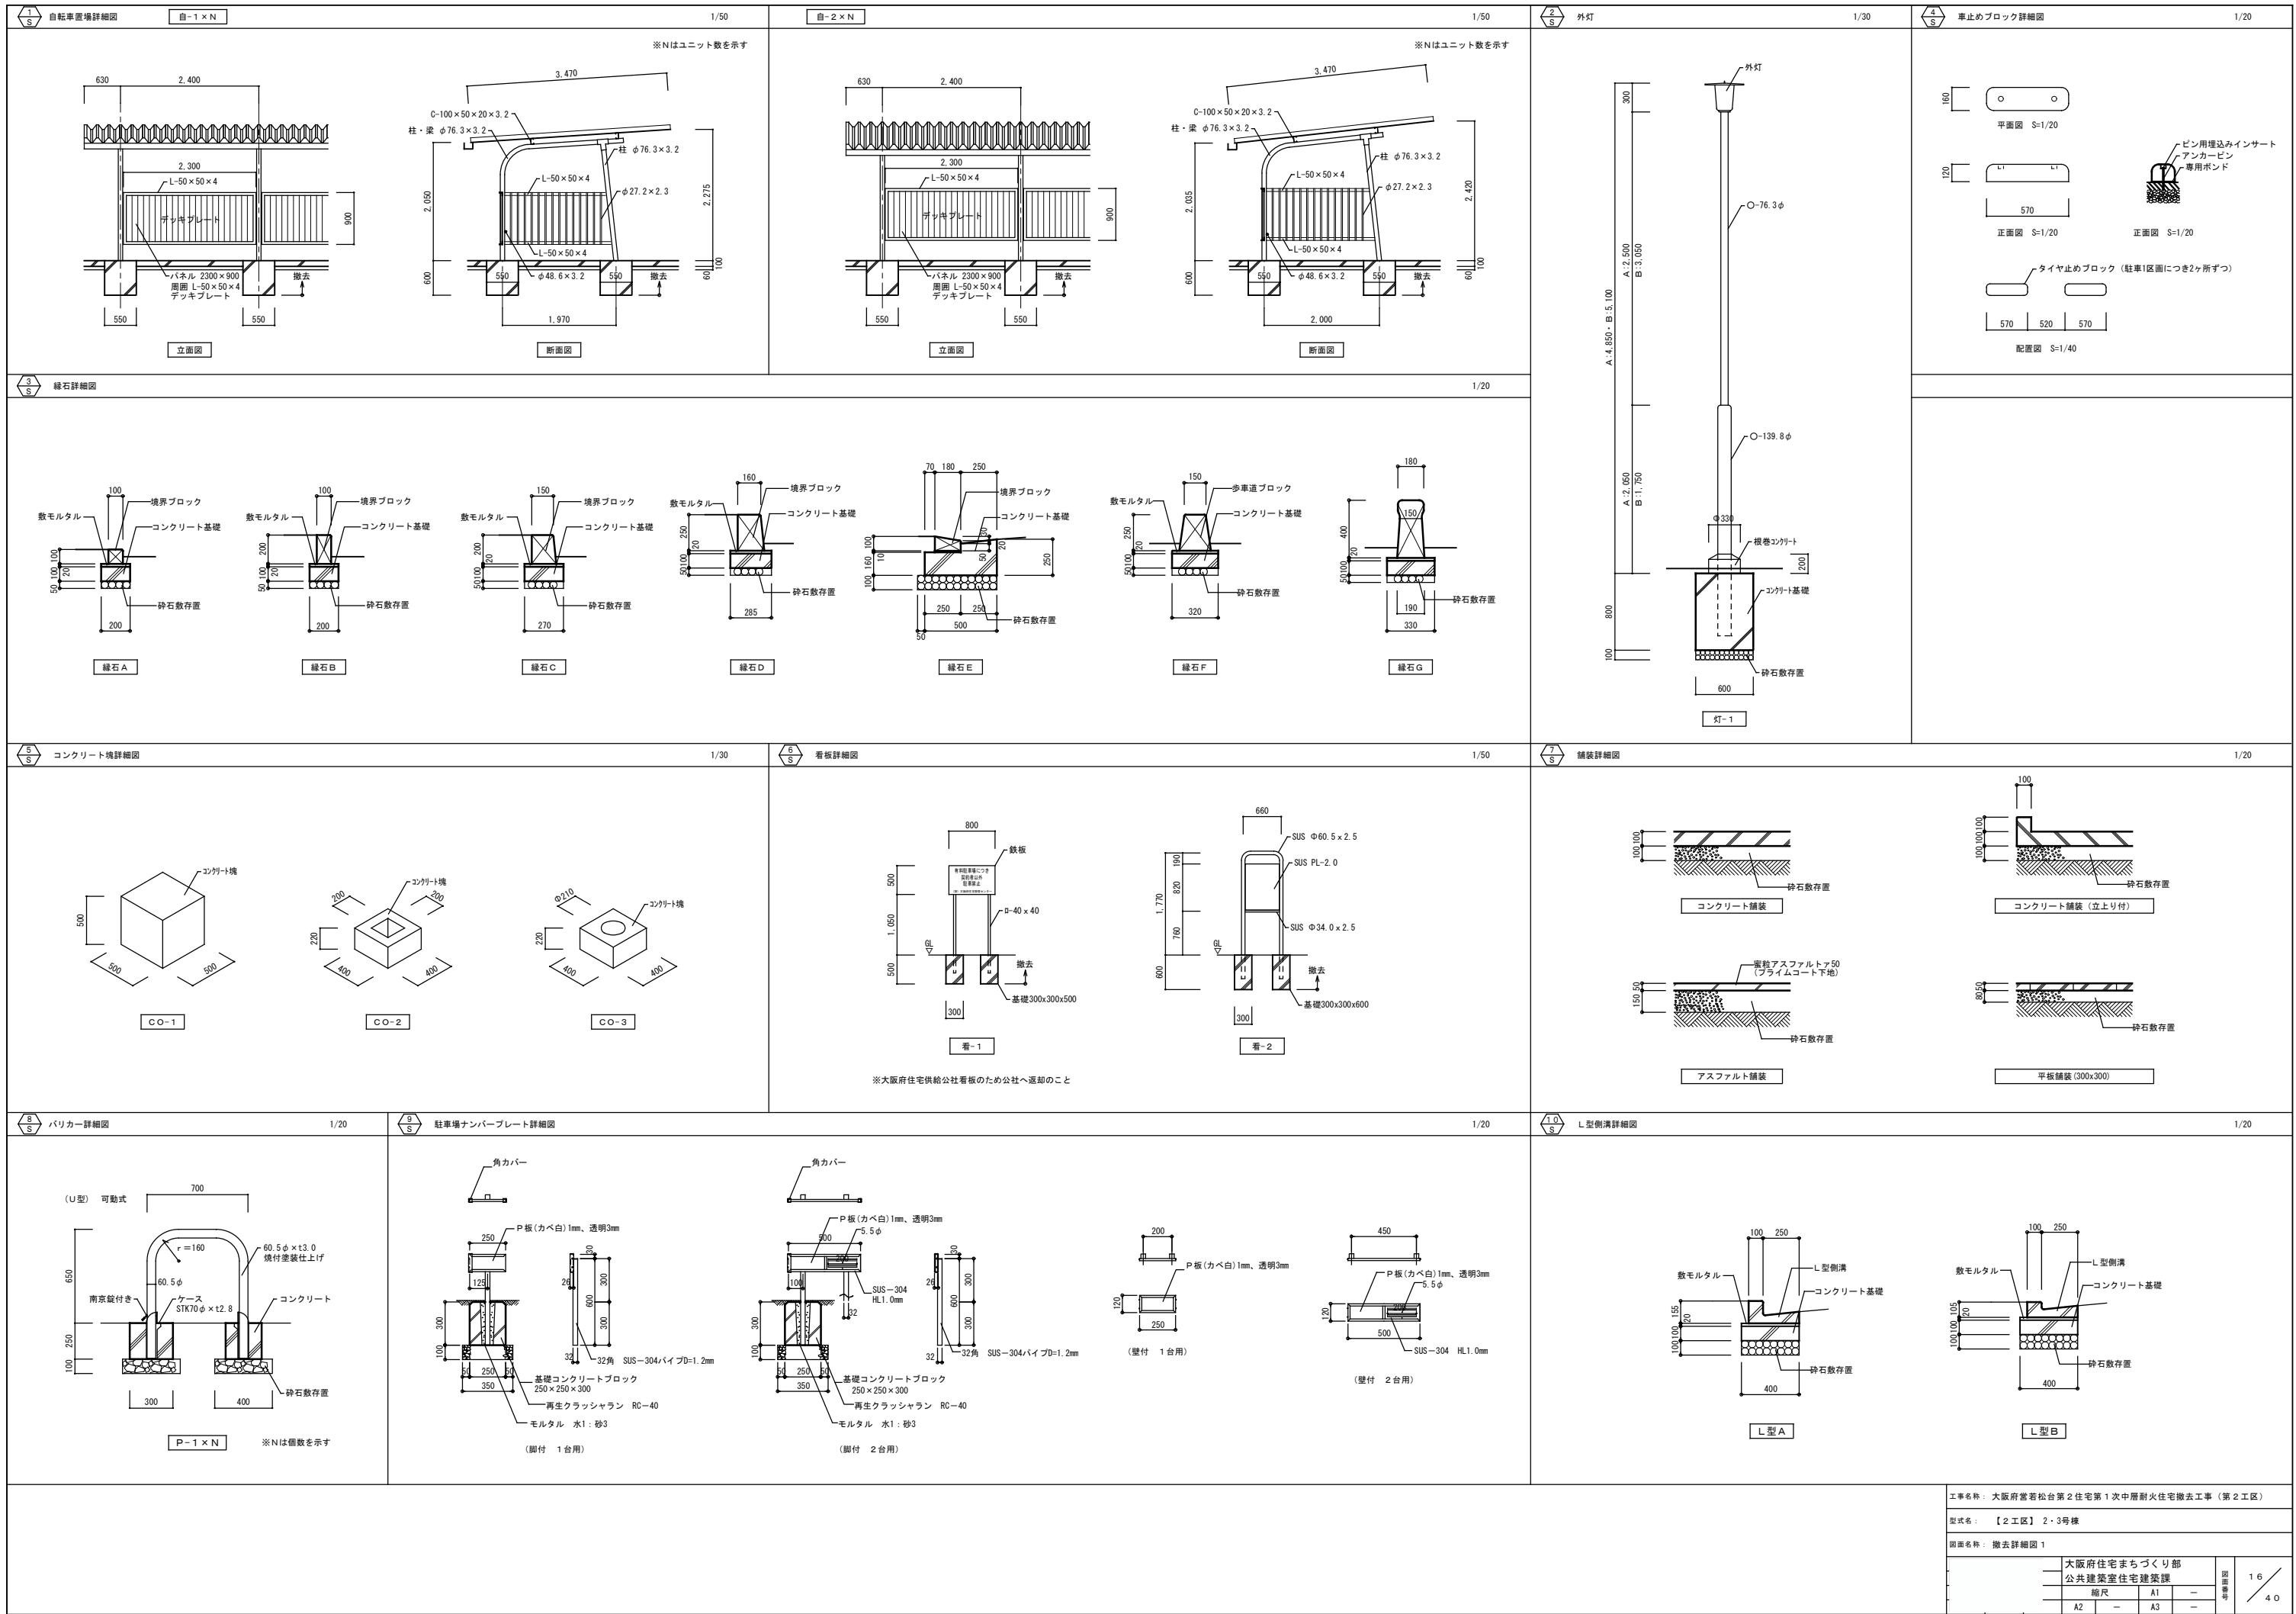

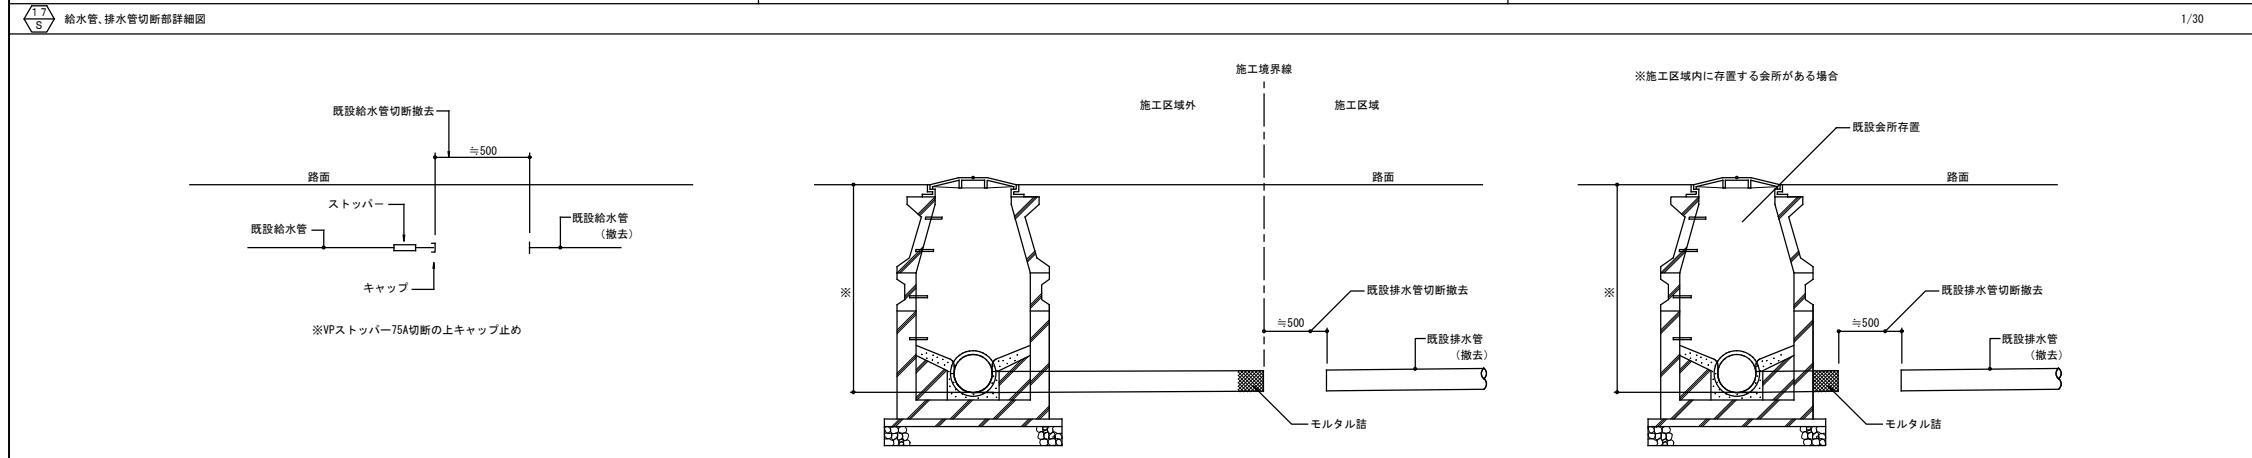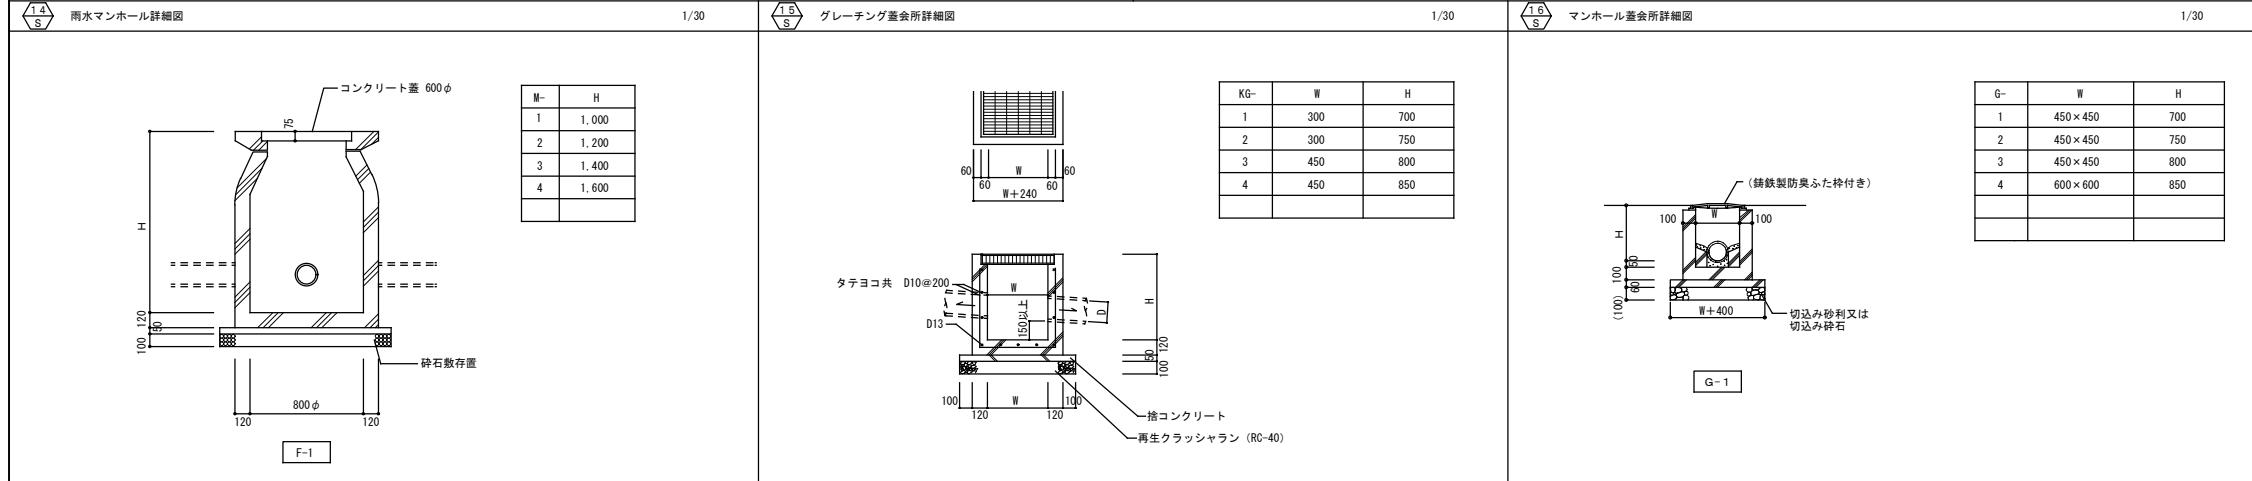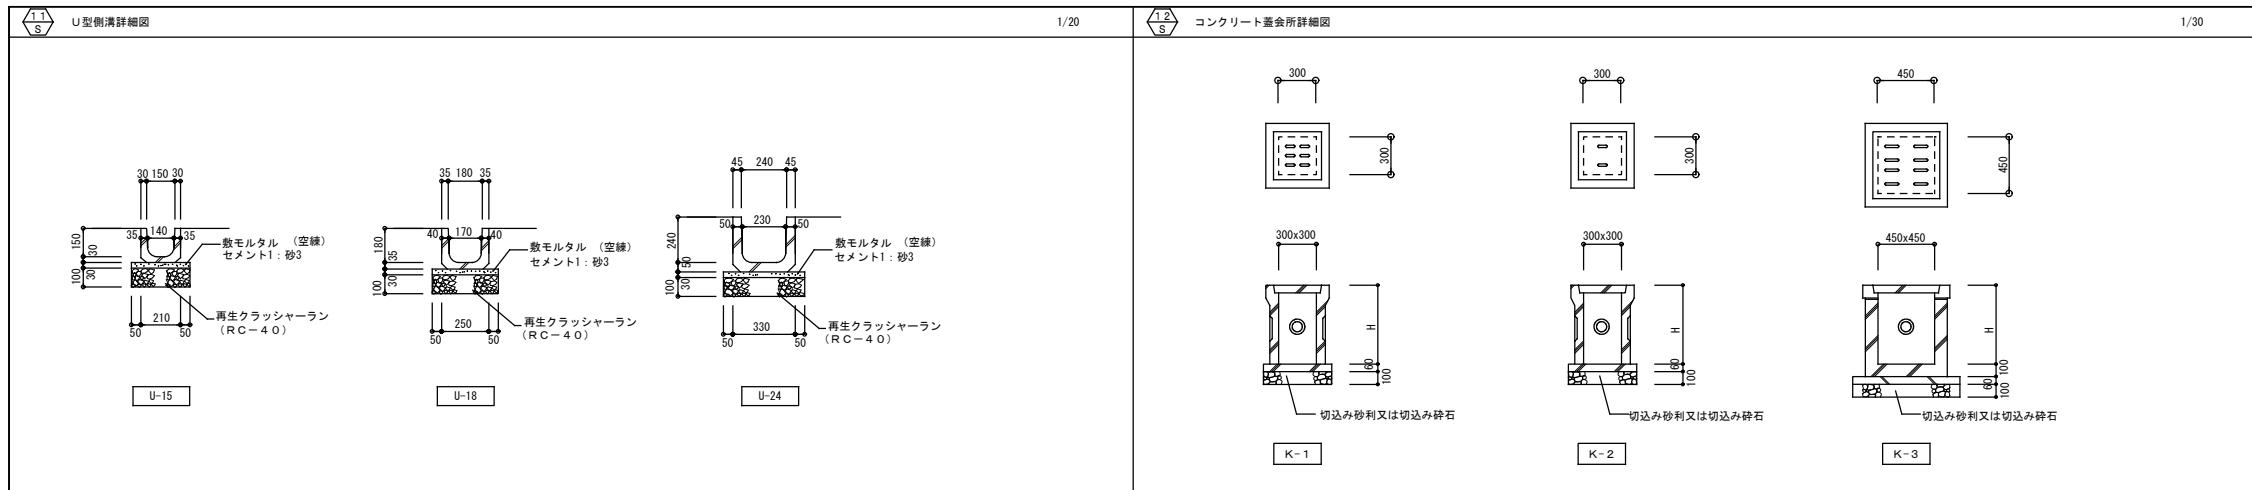






工事名称 : 大阪府富若松台第2住宅第1次中層耐火住宅撤去工事(第2工区)
型式名 : 【2工区】2・3号棟
図面名称 : 撤去詳細図2
大阪府住宅まちづくり部 公共建築室住宅建築課
縮尺 A1 - A2 - A3 -
図面番号 17 / 40

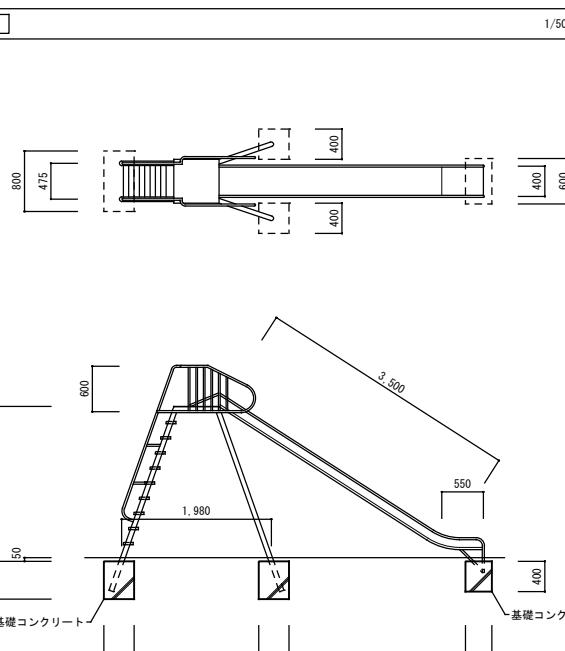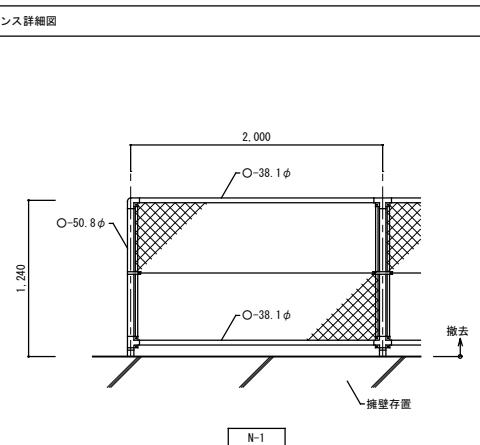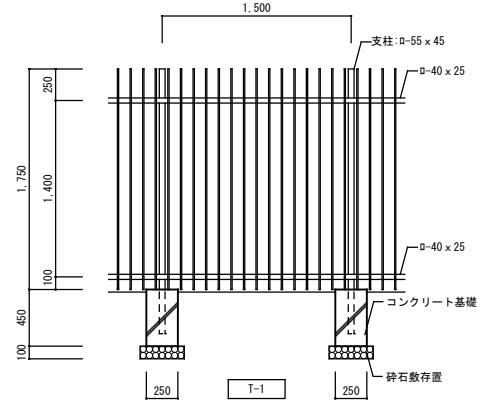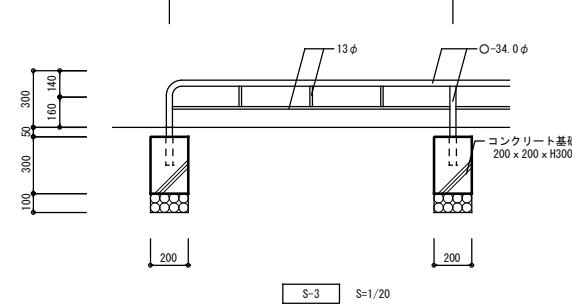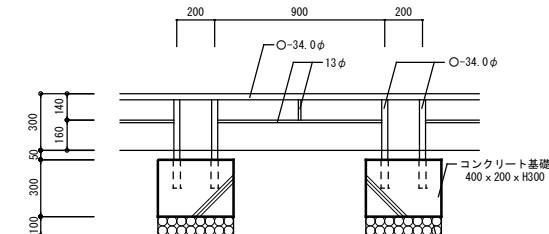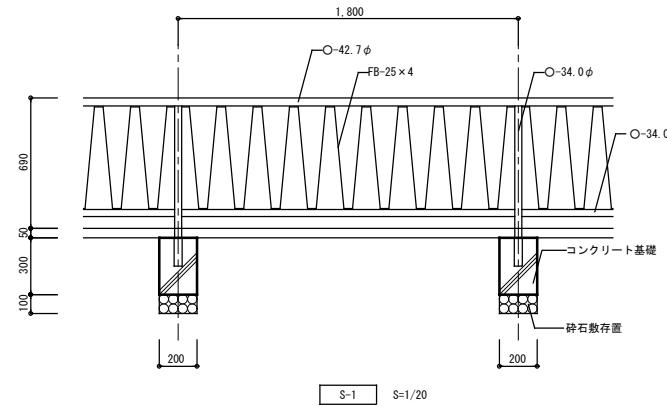鋼管: Φ21.7×1.9  
L=0.6×12本鋼管: Φ27.2×1.9  
L=4.8×2本鋼管: Φ60.5×2.3  
L=2.2×4本


L=0.6×2本

型鋼:L-30×30×3  
L=4.1×2本型鋼:L-45×45×4  
L=0.6×2本SUS鋼板:PL-0.6  
W0.4×4.1×1ヶ所


0.42×0.16×9ヶ所

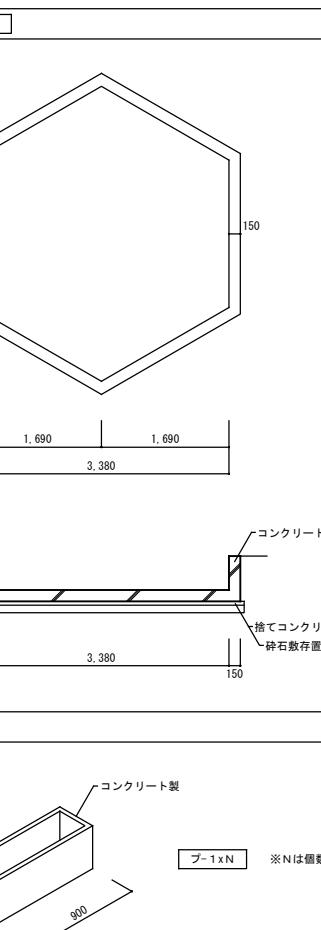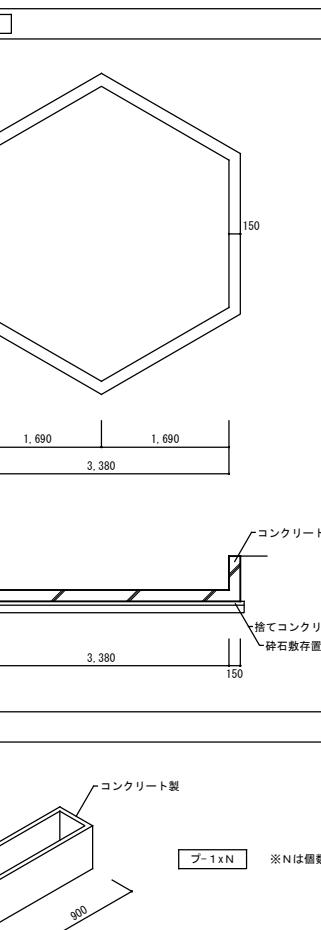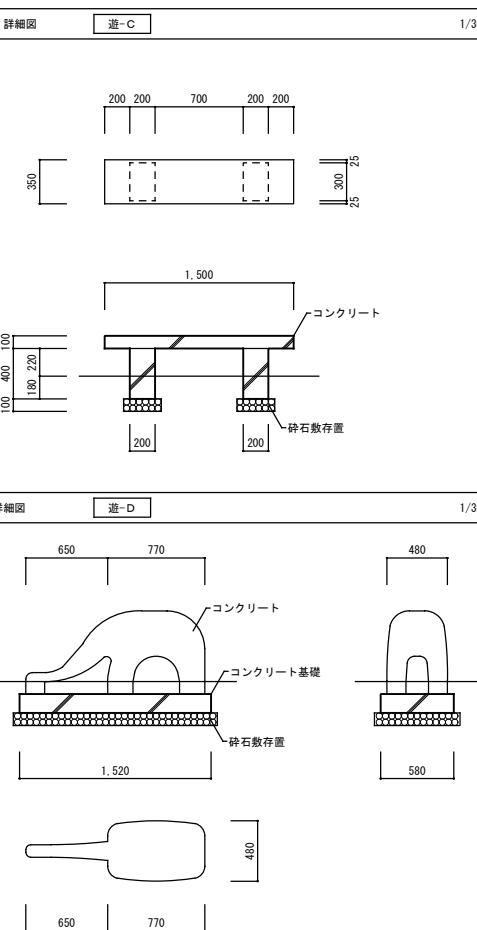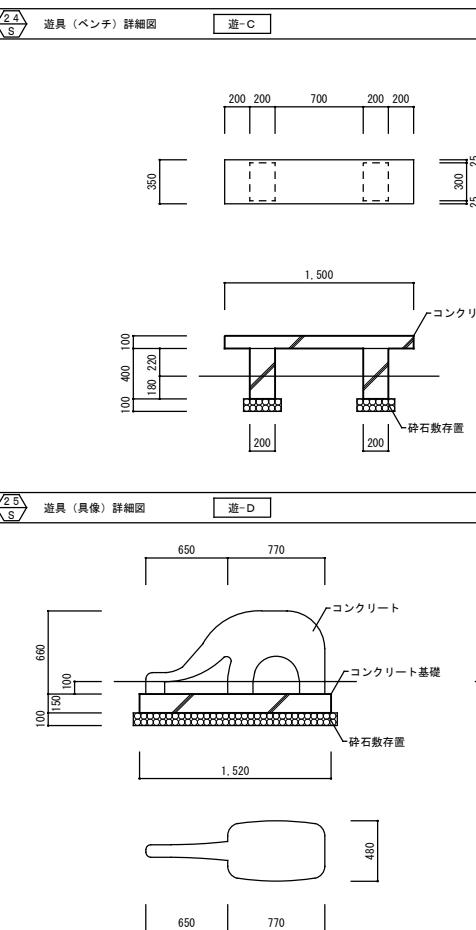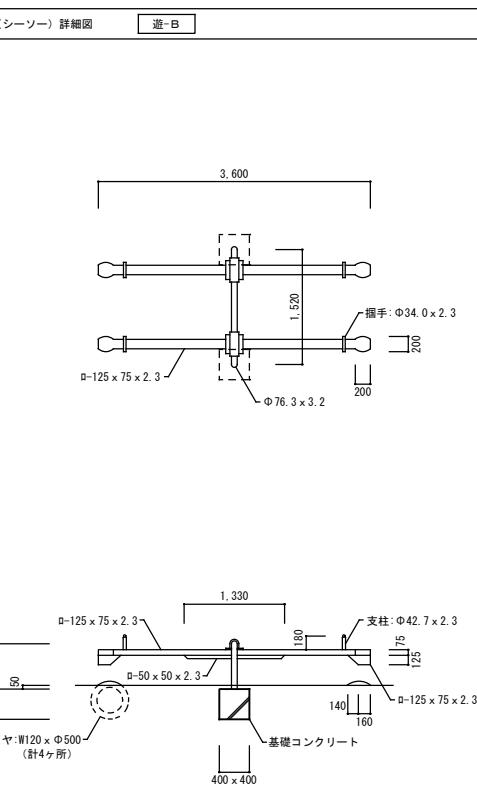


工事名称: 大阪府富若松台第2住宅第1次中層耐火住宅撤去工事(第2工区)
型式名: [2工区] 2・3号棟
図面名称: 撤去詳細図
大坂府住宅まちづくり部 公共建築室住宅建築課
縮尺 A1 - A2 - A3 -
18 40

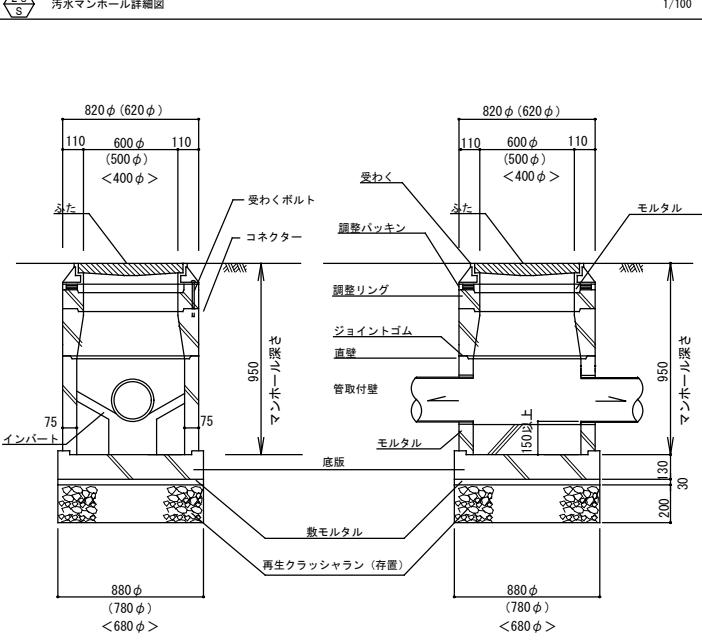


M	マンホール径	H
1	400	701 ~ 800
2		801 ~ 900
3		901 ~ 1000
4		1001 ~ 1100
5	500	901 ~ 1000
6		1001 ~ 1100
7		1101 ~ 1200
8	600	800
9		1000
10		1300

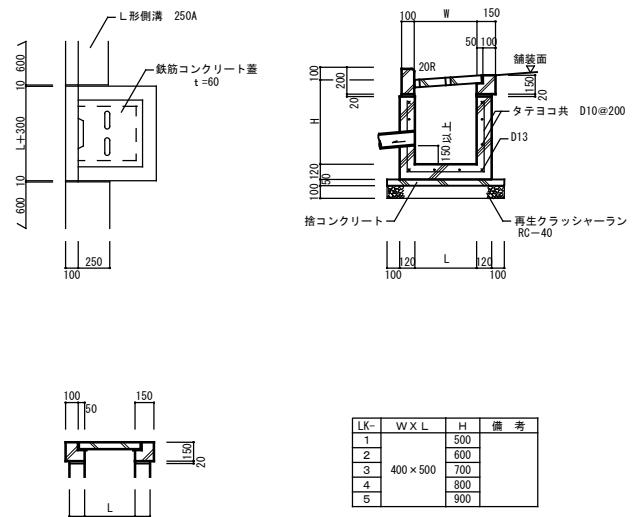

LK-	W	X	L	H	備考
1				500	
2				600	
3			400×500	700	
4				800	
5				900	

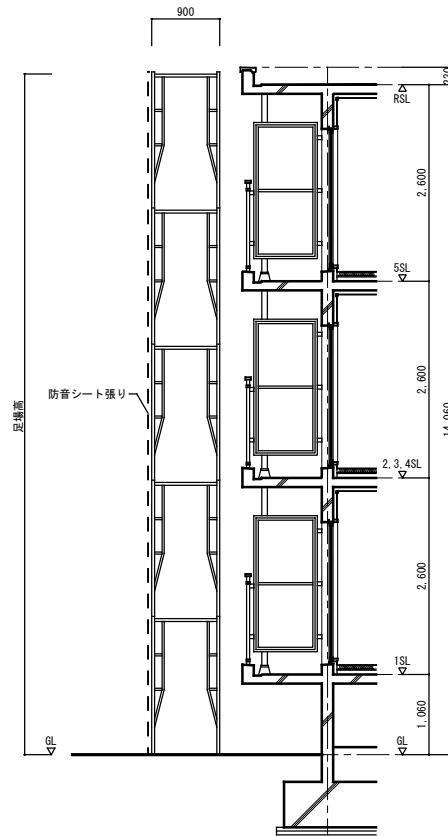


※枠組足場  
二段手摺及び幅木の機能を有する部材があらかじめ備えられた手摺先行用  
足場据置型同等以上とする。

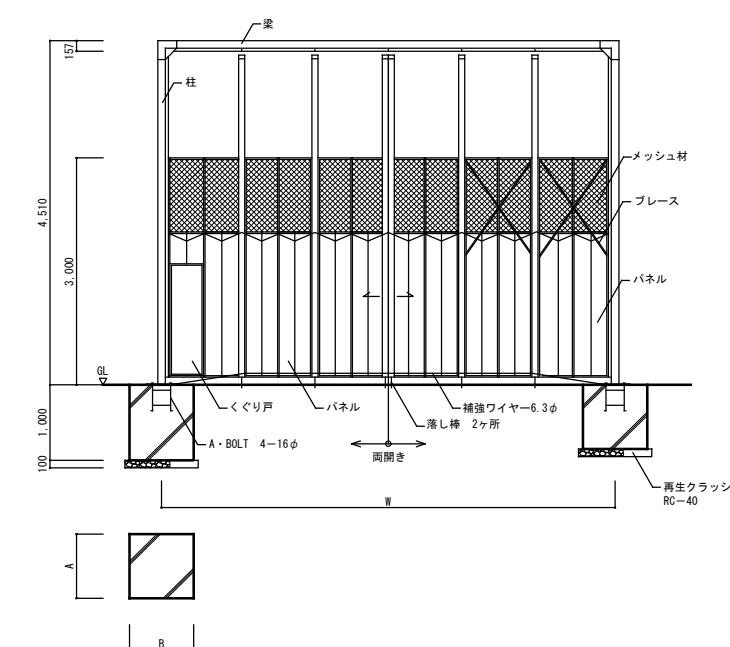

W=5, 500	W=6, 400	W=7, 300	W=8, 200	W=9, 100
柱 □-100×100×2.3	□-100×100×2.3	□-100×100×2.3	□-100×100×2.3	□-100×100×2.3
梁 □-100×100×2.3	□-100×100×2.3	□-100×100×2.3	□-100×100×2.3	□-100×100×2.3
基礎A 700	850	850	900	900
基礎B 700	850	850	900	900

特記仕様 基礎コンクリート設計基準強度  $F_c = 18 \text{ N/mm}^2$ 、スランプ15cm  
施錠金物及び南京錠付。

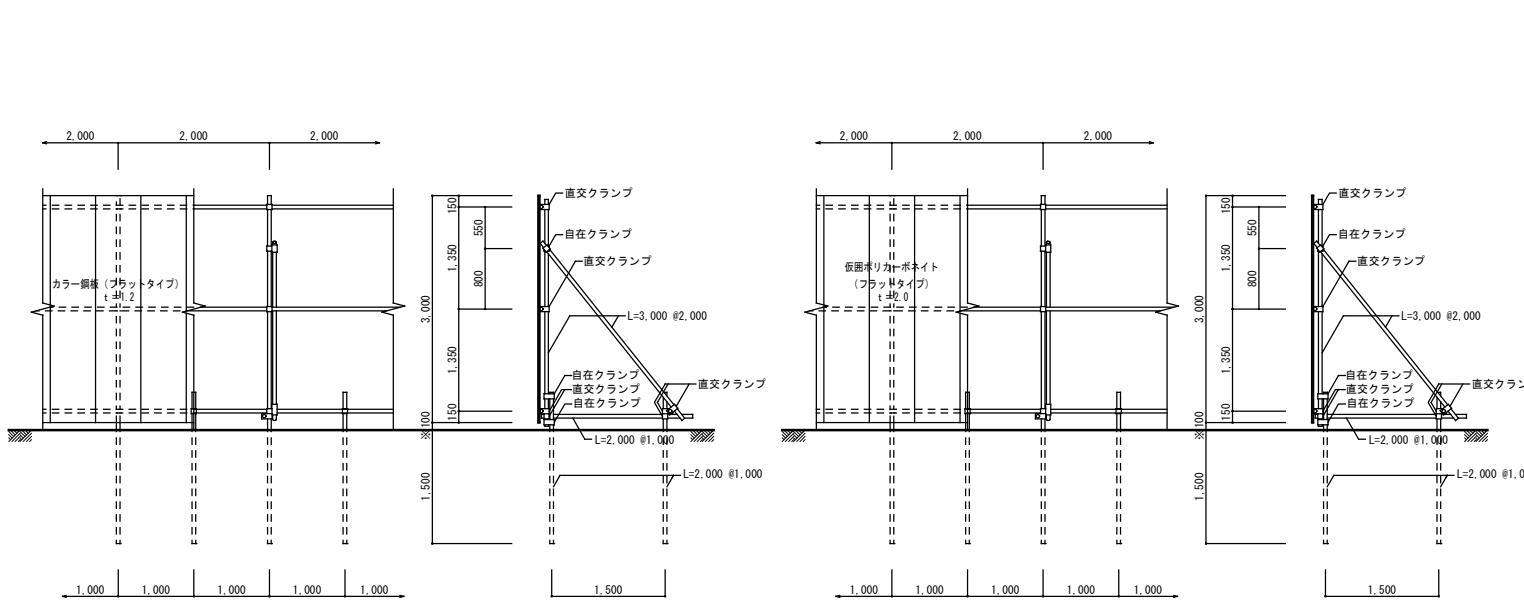

特記仕様 鋼管支柱仮囲い (仮囲鋼板 t=1.2 溶融亜鉛メッキカラー塗装品)  
支柱・胴線等の単管パイプは全て外径48.6φ × t2.4とする。  
仮囲鋼板は 鈴東(株)、日本セイティー(株)、日本機電(株)又は同等品以上とする。  
※安全上支障のある場合は100を0とする。



使用区分 設計風速24m/s (風速24m/sを超える場合は耐風対策を行うこと。)  
地盤条件N値5以上 (N値が5以下の場合は計算により安全性を確認すること。)

特記仕様 鋼管支柱仮囲い (仮囲ポリカーボネイト透明 t=2.0)  
支柱・胴線等の単管パイプは全て外径48.6φ × t2.4とする。  
※安全上支障のある場合は100を0とする。

使用区分 参考メーカー 仮囲ポリカーボネイト板: (株)タキロン「クリアフェンス」又は同等品以上。

カラー鋼板 H=3,000

ホリカボネイト透明 H=3,000

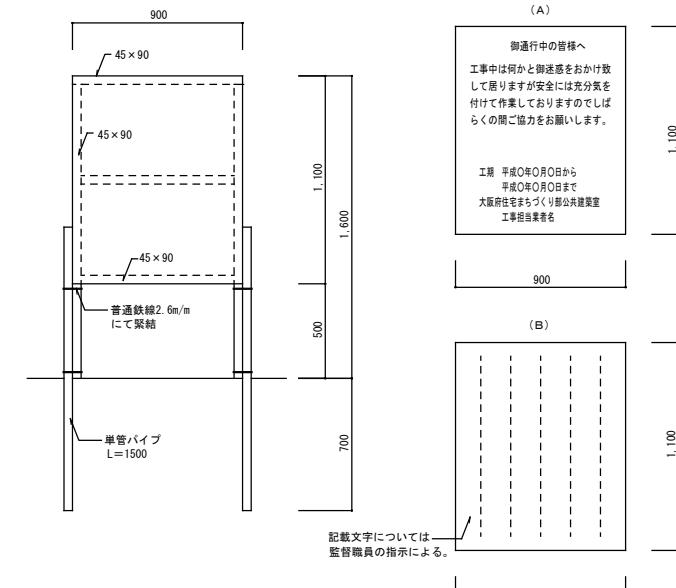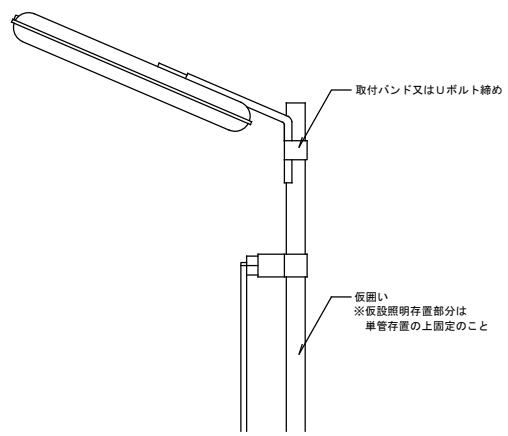




特記仕様 1) 電源引込みについては最寄の閑電柱より引込むものとし、  
点灯方式は自動点滅(100V3A)によるものとする。



2) 20W1灯式とする。

3) 配線は仮設塀の単管パイプにVF2.0-2Cで露出配線とする。



4) 器具取付高さについては3.0M以上とする。

使用区分 20m間隔を標準として設置する。  
電気料金は請負者の負担とする。

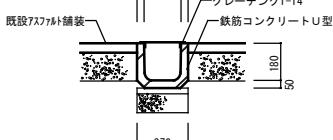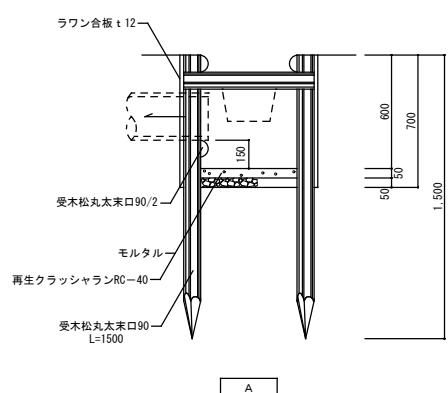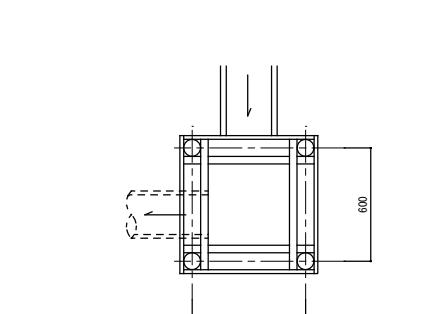

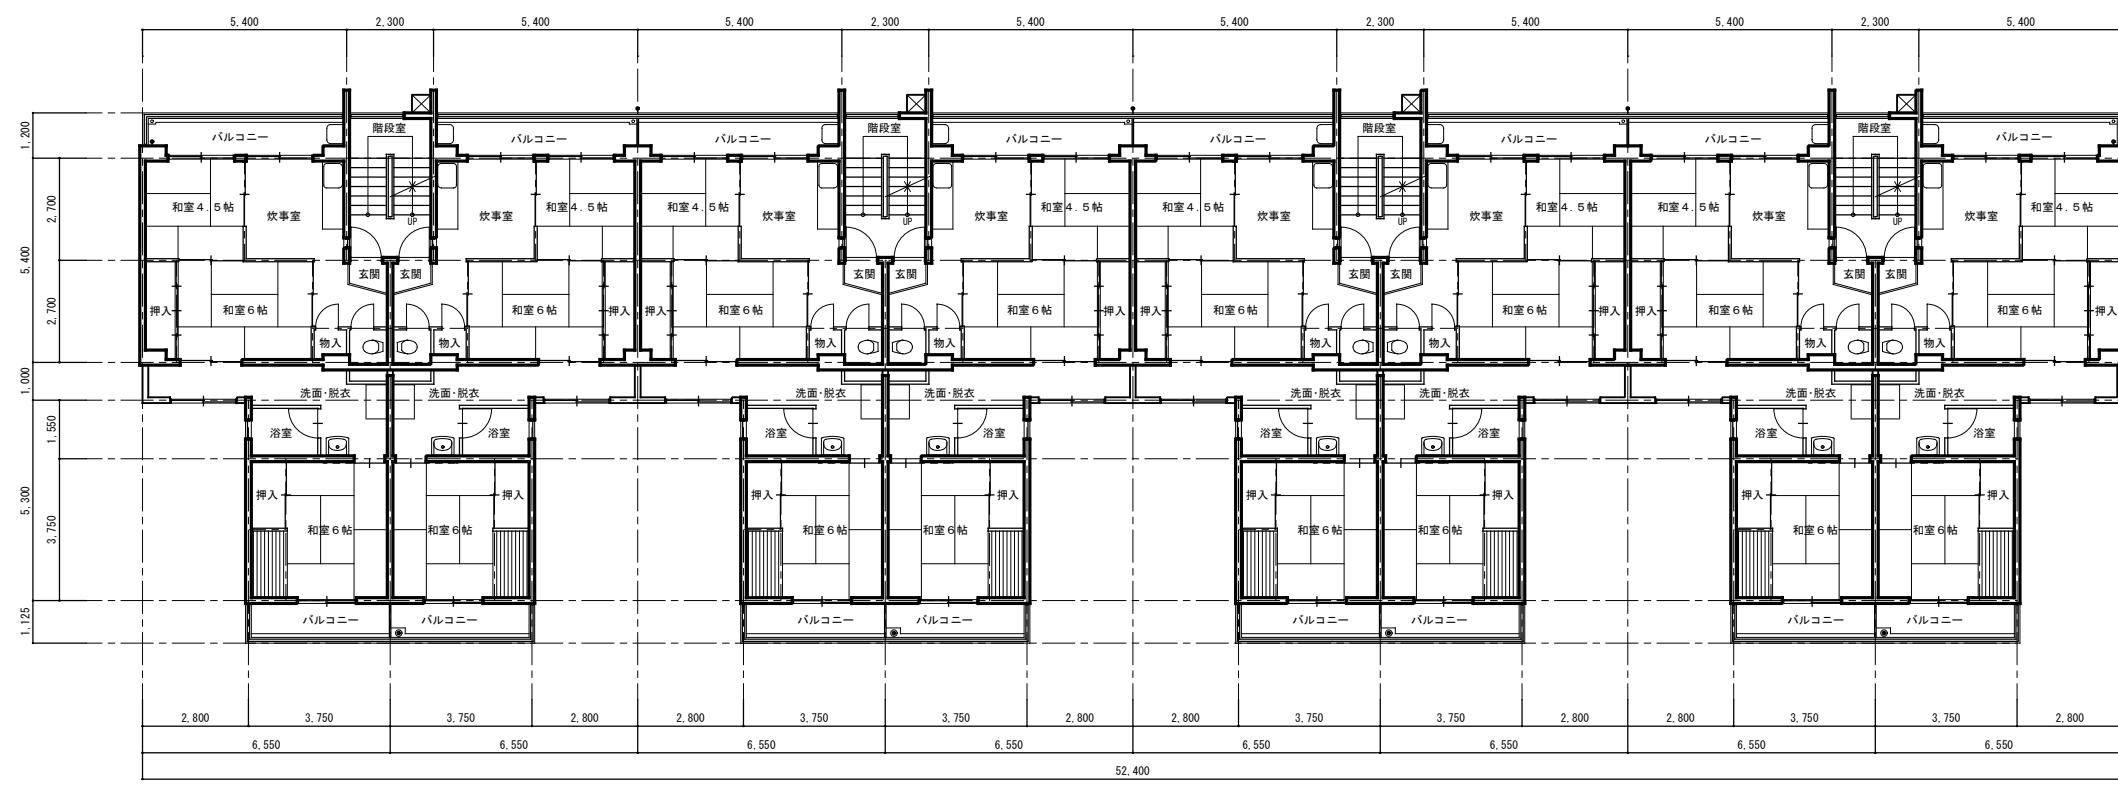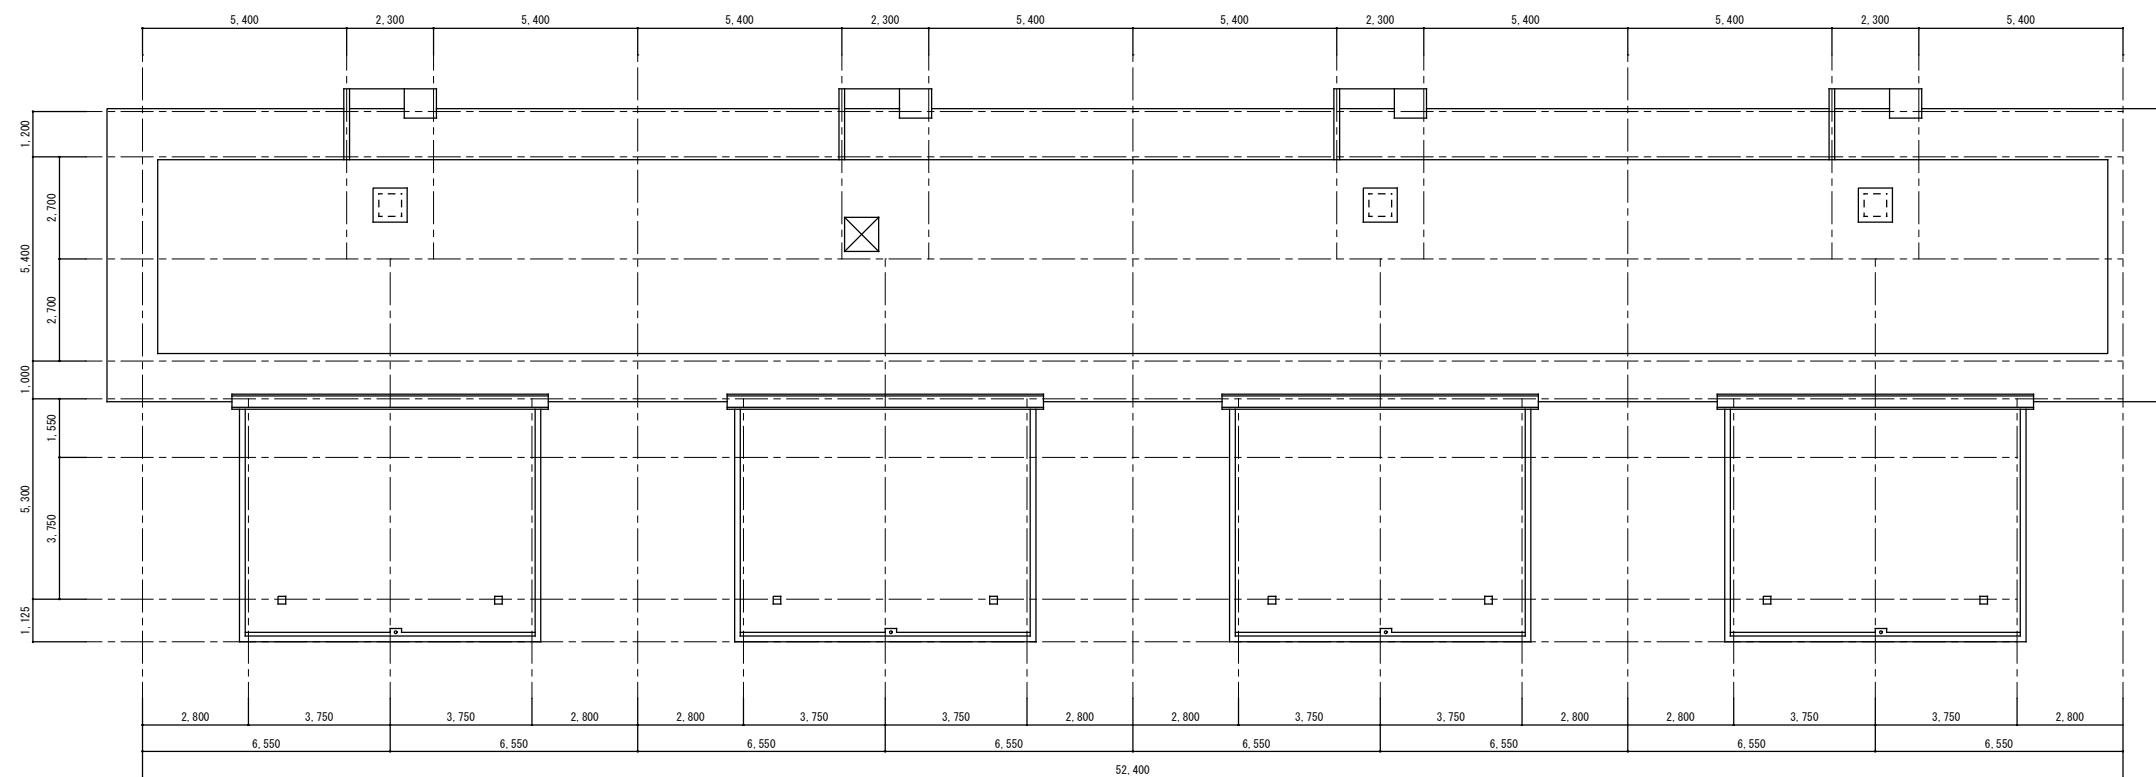



工事名称：大阪府営若松台第2住宅第1次中層耐火住宅撤去工事（第2工区）
型式名：【2工区】2号棟
圖面名称：平面図
大阪府住宅まちづくり部 公共建築室住宅建築課
縮尺 A1 1/100 A2 - A3 1/200

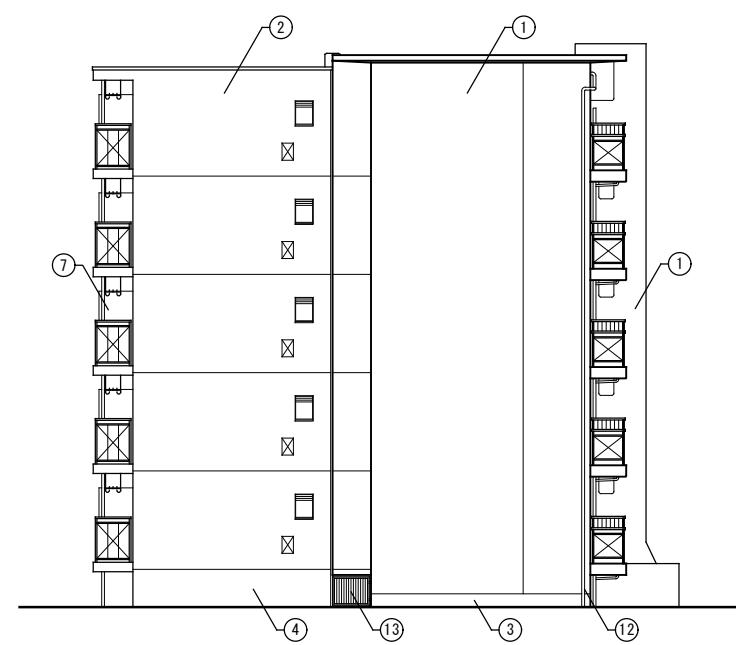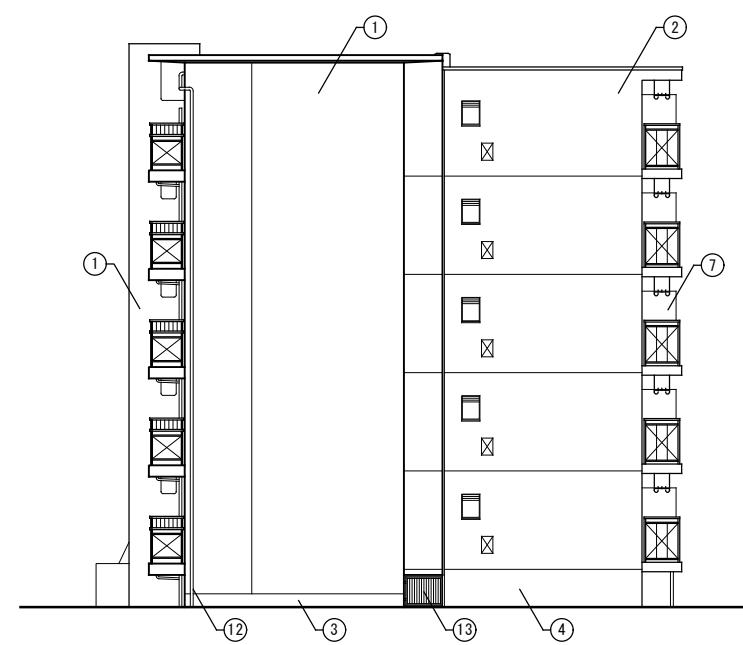

記 号	仕 上
①	外壁:モルタル刷毛引きの上アクリルシン吹付け
②	外壁:コンクリート打放し仕上げの上アクリルシン吹付け
③	腰壁:コンクリート打放し仕上げの上モルタルにて押さえ
④	腰壁:コンクリート打放し仕上げのまま
⑤	床下換気口:300x150
⑥	床下換気口:150φ
⑦	隔壁:石綿セメント板t6.0
⑧	手摺:スチール製手摺
⑨	手摺:スチール手摺+石綿セメント板t6.0
⑩	手摺:アルミ製手摺
⑪	手摺:アルミ製手摺+アルミサンドイッチパネル
⑫	壁板:VP75φ
⑬	格子柵:スチール製

アスベスト含有建材を示す	
残置物一覧 (2・3号棟)	
・可燃物	0.4 m ³
・不燃物	1.6 m ³



工事名称:	大阪府営若松台第2住宅第1次中層耐火住宅撤去工事(第2工区)		
型式名:	【2工区】2号棟		
図面名称:	立面図 (1)		
大坂府住宅まちづくり部 公共建築室住宅建築課	縮尺	A1	1/100
	A2	—	A3
			1/200

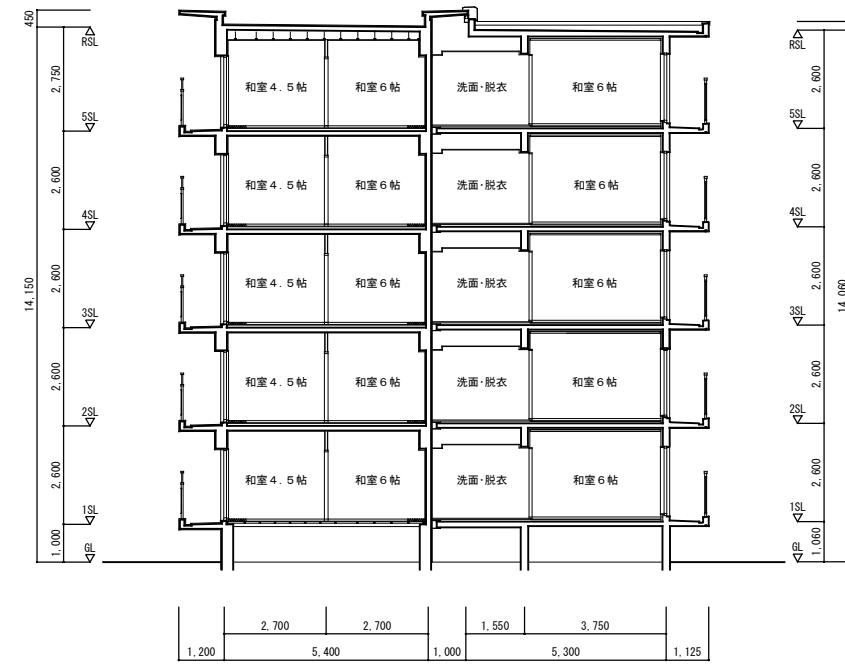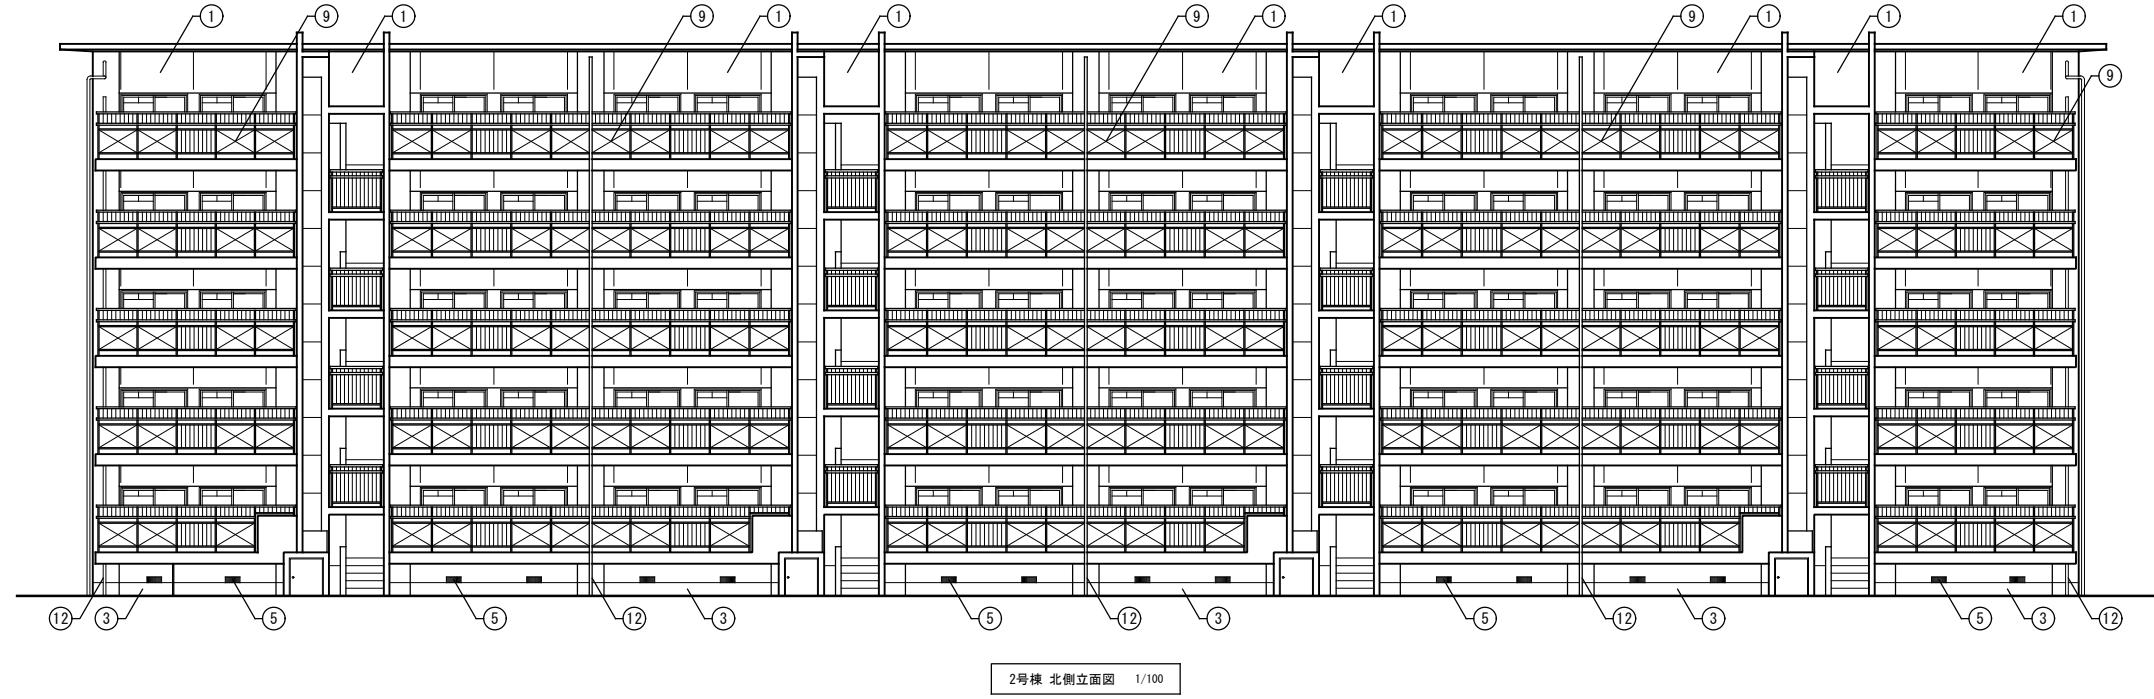

仕上	
①	外壁:モルタル刷毛引きの上アクリルシン吹付け
②	外壁:コンクリート打放し仕上げの上アクリルシン吹付け
③	腰壁:コンクリート打放し仕上げの上モルタルで押さえ
④	腰壁:コンクリート打放し仕上げのまま
⑤	床下換気口:300x150
⑥	床下換気口:150φ
⑦	隔壁:石綿セメント板t6.0
⑧	手摺:スチール製手摺
⑨	手摺:スチール手摺+石綿セメント板t6.0
⑩	手摺:アルミ製手摺
⑪	手摺:アルミ製手摺+アルミサンドイッチパネル
⑫	堅縁:VP75φ
⑬	格子柵:スチール製

□ アスベスト含有建材を示す

工事名称: 大阪府若松台第2住宅第1次中層耐火住宅撤去工事(第2工区)
形式名: 【2工区】2号棟
図面名称: 立面図(2)・断面図
大坂府住宅まちづくり部 公共建築室住宅建築課
縮尺 A1 1/100 A2 - A3 1/200

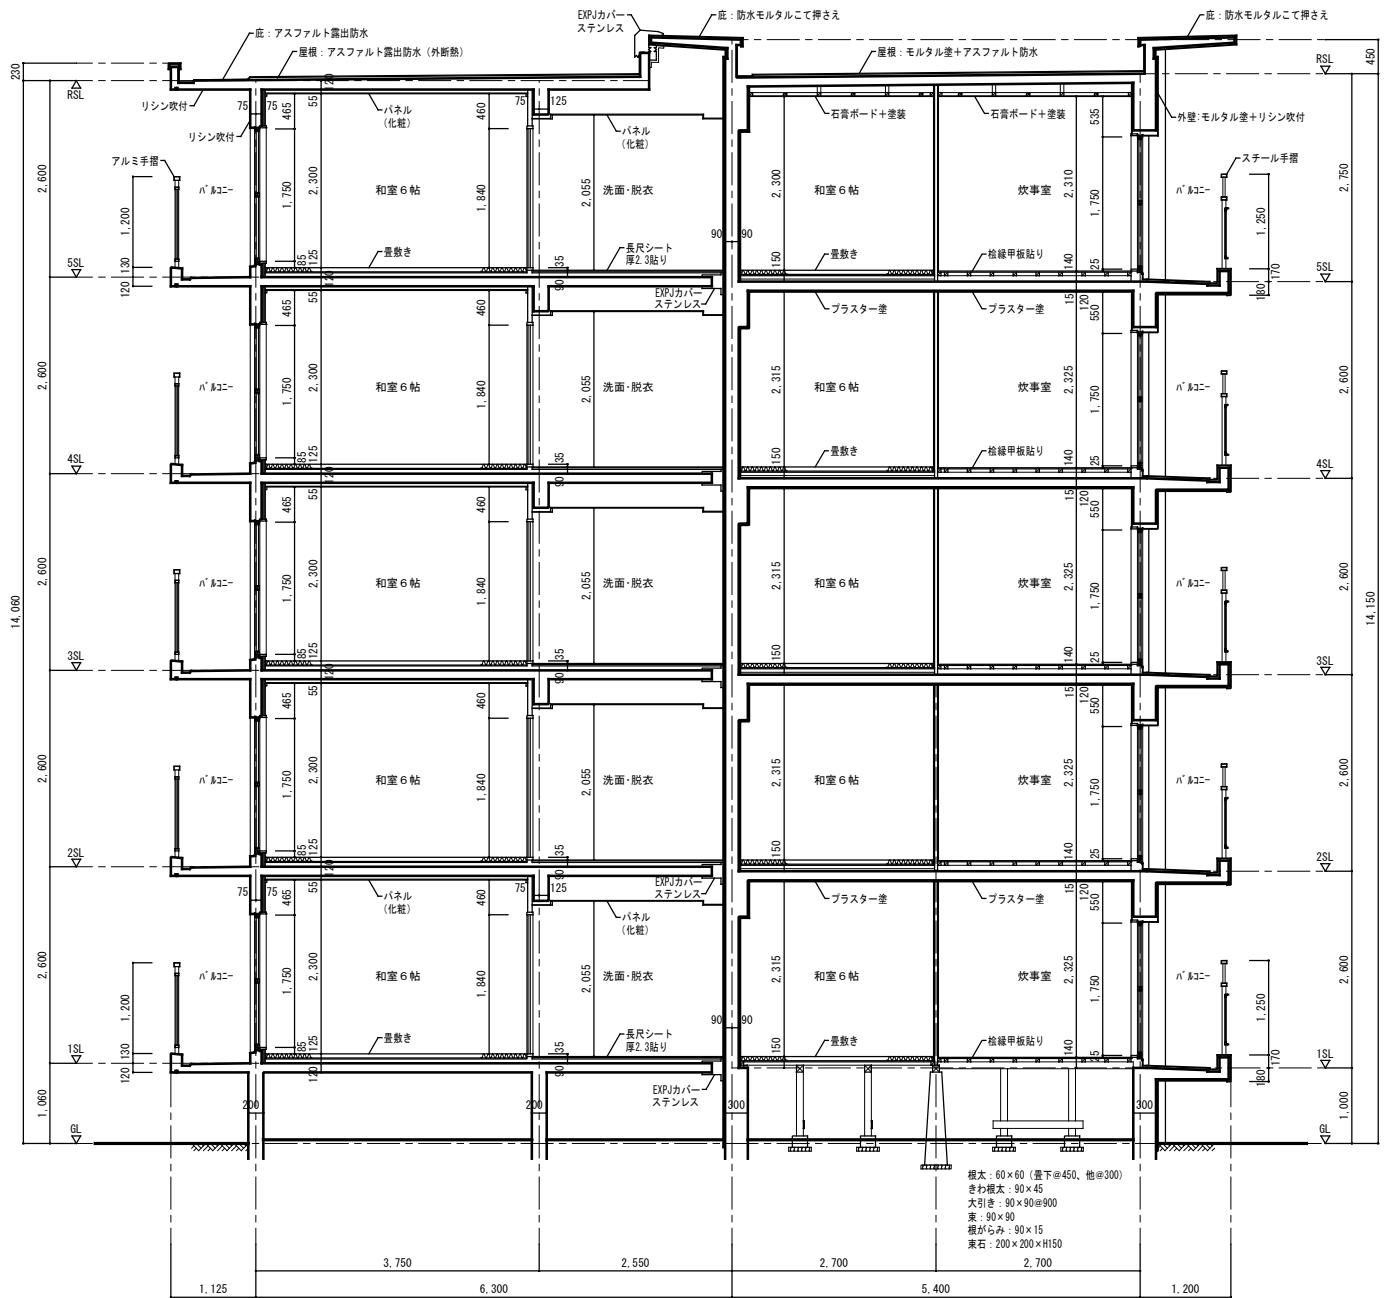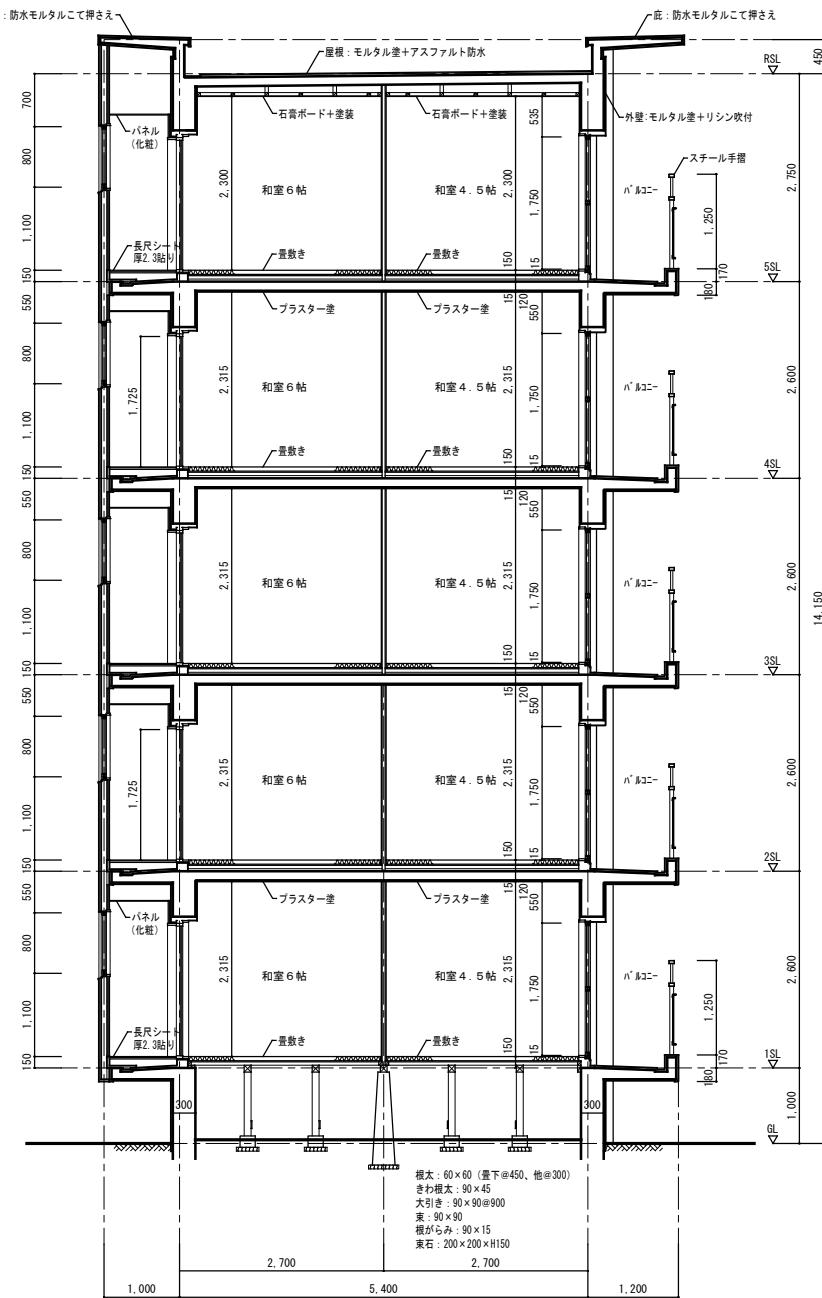

#### アスベスト含有材撤去特記事項

*特記事項  
石綿ストレート・石綿セメント板については、破碎をせず原形のまま大阪湾広域臨海環境整備センターで処分すること。

※アスベスト含有成形板の処理手順  
以下の手順に従い、適切にアスベスト含有成形板を処理すること。  
なお、手順に示していない内容については、  
建築物等の解体等による石綿ばく露防止及び石綿飛散漏えい防止対策徹底マニュアル  
及び石綿障害予防規則等関係法令を遵守すること。

1. 事前調査  
請負者は着工に先立ち、アスベスト含有成形板の使用部位等の確認、及び記録を行なう監督職員に提出すること。

2. 施工計画  
請負者は着工に先立ち、除去工事に伴うアスベスト粉じんの飛散防止対策を盛り込んだ施工計画書を事前調査の結果に基づき作成し、監督職員の承諾を受けること。

3. 特別教育の実施  
請負者は除去作業に先立ち、除去作業を行う作業員に「石綿障害予防規則」に基づく特別教育を実施すること。

4. 石綿作業主任者の選定及び職務  
(1) 請負者は「石綿障害予防規則」に基づき石綿作業主任者を選定すること。  
(2) 石綿作業主任者は作業の方法を決定し、作業員を指導すること。また、保護具の使用状況を監視すること。


5. 飛散防止の対策  
(1) 建物内部で除去作業を行う場合は、除去場所を他の場所と隔離すること。  
なお、除去場所において、外部との空気の流通を遮るために、当該部分をシートで塞ぐこと。  
(2) 建物の周囲で除去作業を行う場合は、解体する建物の高さ以上にシート等で囲うこと。  
(3) 除去作業者は、呼吸用保護具、保護マスク、及び作業着を着用せること。  
(4) 除去作業に先立ち、環境省環境管理局長通知（平成17年8月9日付け環管大発第050809001号）による飛散防止対策等について周辺住民から見やすい箇所に掲示すること。また、石綿の含有が疑わしい建材はアスベスト含有材として取り扱う旨を記載すること。

6. 除去作業  
(1) 除去は、アスベストを含まない内装材、及び外部建具等の撤去に先駆けて行うこと。  
(2) 除去は、破壊又は破断を行わない方法で行うものとし、原則として「手はらし」とすること。なお、建物外部のアスベスト含有成形板を除去する場合は、できる限り原形のまま除去すること。  
(3) 除去作業中は、原則として散水、その他の方法によりアスベスト含有成形板を常に湿润化した状態として作業を行うこと。  
(4) 潤滑化するために行う散水は、過度に行わないこと。

7. 積積・運搬  
(1) 除去したアスベスト含有成形板の集積、及び積込みに当たっては、高所より投下しないことのほか、粉じんの飛散防止に努めること。  
(2) やむを得ず、最終処分場への搬入基準に適合させるため必要最小限の破碎をする場合は、屋内において湿润化等アスベストが飛散しないよう措置を講じた上で行うこと。なお、当該破碎等に伴い流出される粉末状や小片の非飛散性アスベスト廃棄物については、丈夫なビニール袋に入れ運搬すること。  
(3) 除去したアスベスト含有成形板を現場内に保管する場合はシートで覆うこと。また、保管場所には、アスベスト含有成形板の保管場所であることの表示を行うこと。  
(4) アスベスト含有成形板の運搬にあたっては、運搬車輛の荷台全体をシートで覆うこと。  
(5) アスベスト含有成形板の撤去、集積、積込み、及び保管等の処理が完了した場合は、速やかに監督職員に報告し、確実に処理されたことの確認を受けること。

8. 除去物の処分  
(1) アスベスト含有成形板は、関係法令に従い適切に処分すること。  
(2) 除去されたアスベスト含有成形板は処分が完了した場合は、マニフェストを監督職員に提出し、処分が確実に行われたことの確認を受けること。なお、マニフェストには、アスベスト含有成形板であることを明示すること。


工事名称：大阪府営若松台第2住宅第1次中層耐火住宅撤去工事（第2工区）
型式名：【2工区】2号棟
画面名称：矩計詳細図
大坂府住宅まちづくり部 公共建築室建築課

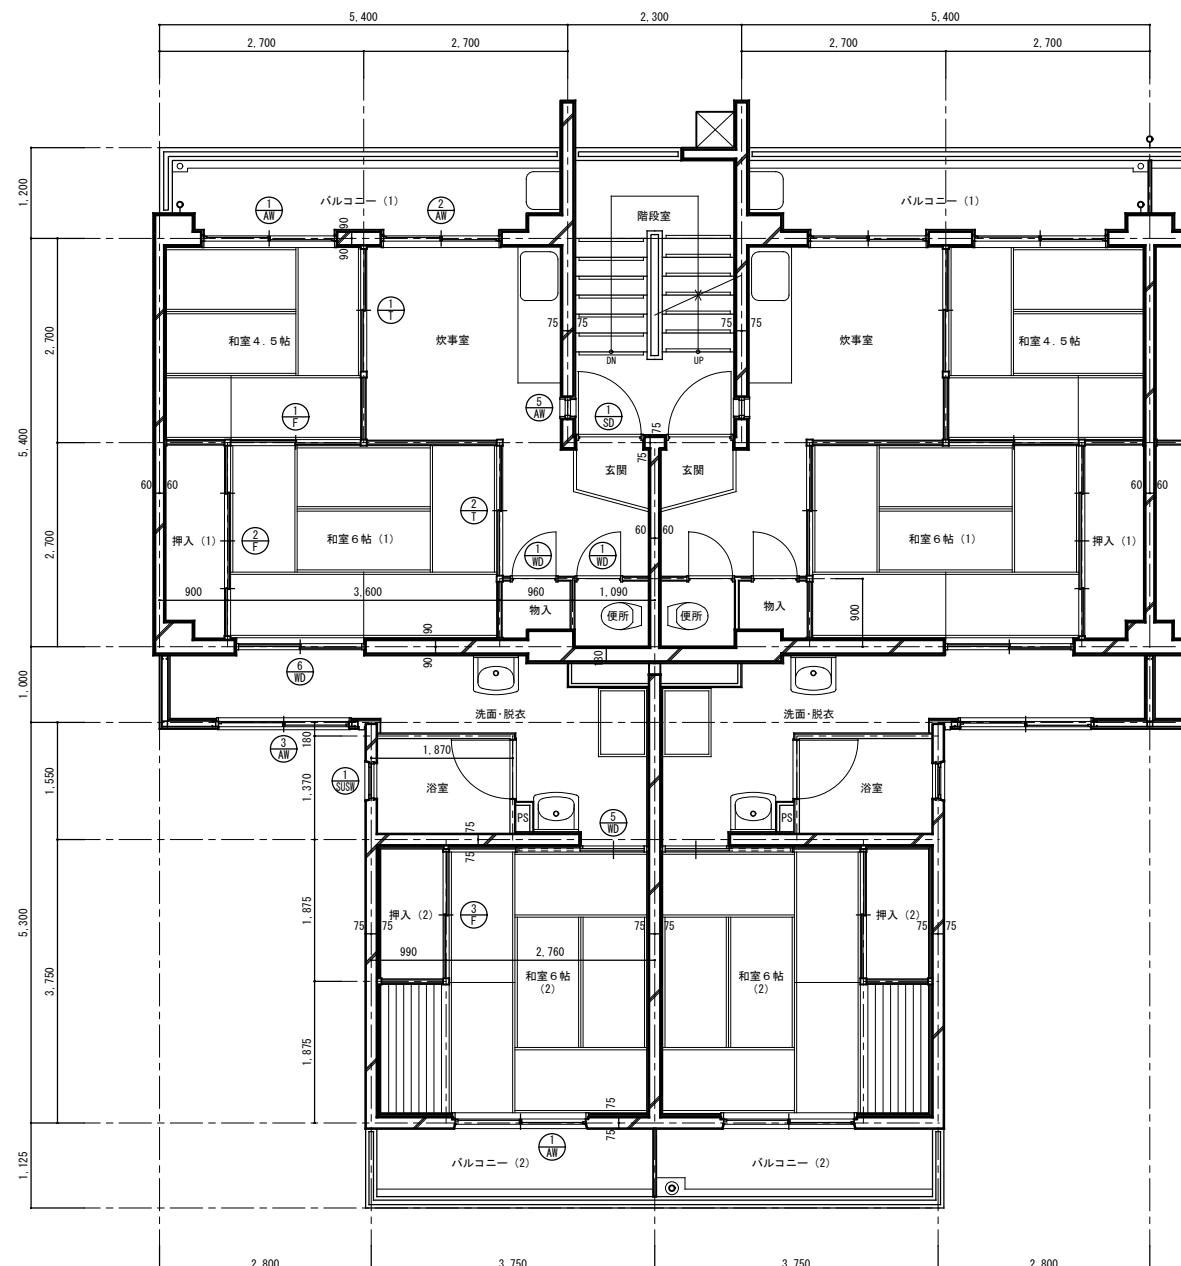


平面詳細図 1/50

仕上表				
室名	床	壁	天井	備考
玄関	防水モルタル金こて押え	プラスチ一塗り 合板t=4 OP塗り	プラスチ一塗り 最上階 石膏ボードt=6 OP塗り	
炊事室	桧縁甲板貼り	プラスチ一塗り 合板t=4 OP塗り	流し台L1050、コンロ台L600 最上階 石膏ボードt=6 OP塗り 戸棚1700x180x300	
和室6帖(1)	タタミ敷き	プラスチ一塗り 合板t=4 OP塗り	プラスチ一塗り 最上階 石膏ボードt=6 OP塗り	
和室4帖	タタミ敷き	プラスチ一塗り 合板t=4 OP塗り	プラスチ一塗り 最上階 石膏ボードt=6 OP塗り	
便所	防水モルタル金こて押え	プラスチ一塗り 合板t=4 OP塗り	有孔合板t=4 OP塗り 便器、手洗い	
洗面脱衣	長尺シートt=2.3貼り	パネル(化粧) 塩ビ合板t=4	パネル(化粧)	
浴室	防水パン	パネル(化粧) 化粧ケイカル板t=6	パネル(化粧) 化粧ケイカル板t=5	
和室6帖(2)	パネル(化粧)	パネル(化粧) 防露壁の上パネル(化粧)	パネル(化粧)	
物入	合板 t=5.5	合板 t=4	合板 t=2.5	
押入(1)	合板 t=5.5	合板 t=4	合板 t=2.5	中段
押入(2)	パネル	パネル	パネル	天袋付、中段(パネル)
バルコニー(1)	防水モルタル金こて押え	リシン吹付け	リシン吹付け	物干金物、隔板
バルコニー(2)	防水モルタル金こて押え	リシン吹付け	リシン吹付け	物干金物、隔板



建具表	記号	2枚引き違いアルミサッシ	2枚引き違いアルミサッシ	2枚引き違いアルミサッシ	すべり出しアルミサッシ
形状・寸法		1,750 1,700	1,750 1,500	800 1,700	200 200
数量・その他	80	見込み 70	40	見込み 70	40
記号	① AW	片開きアルミドア	② SW	片開きスチールドア	③ SW
形状・寸法		1,738 771	1,920 800	600 450	
数量・その他	40	見込み 30	40	見込み 80	40
記号	④ WD	片開き木製ドア	⑤ WD	片引き木製ドア	⑥ WD
形状・寸法		1,600 550	1,840 846	1,715 1,630	
数量・その他	80	見込み 30	40	見込み 30	40
記号	⑦ T	2枚引き違い戸襀	⑧ T	2枚引き違い襀	
形状・寸法		1,800 1,620	1,800 1,720		
数量・その他	40	見込み 30	40	見込み 30	
記号	⑨ F	2枚引き違い襀	⑩ F	4枚引き違い襀	⑪ F
形状・寸法		1,800 1,720	2,520 1,675	35-430 1,800	
数量・その他	40	見込み 21	40	見込み 21	40

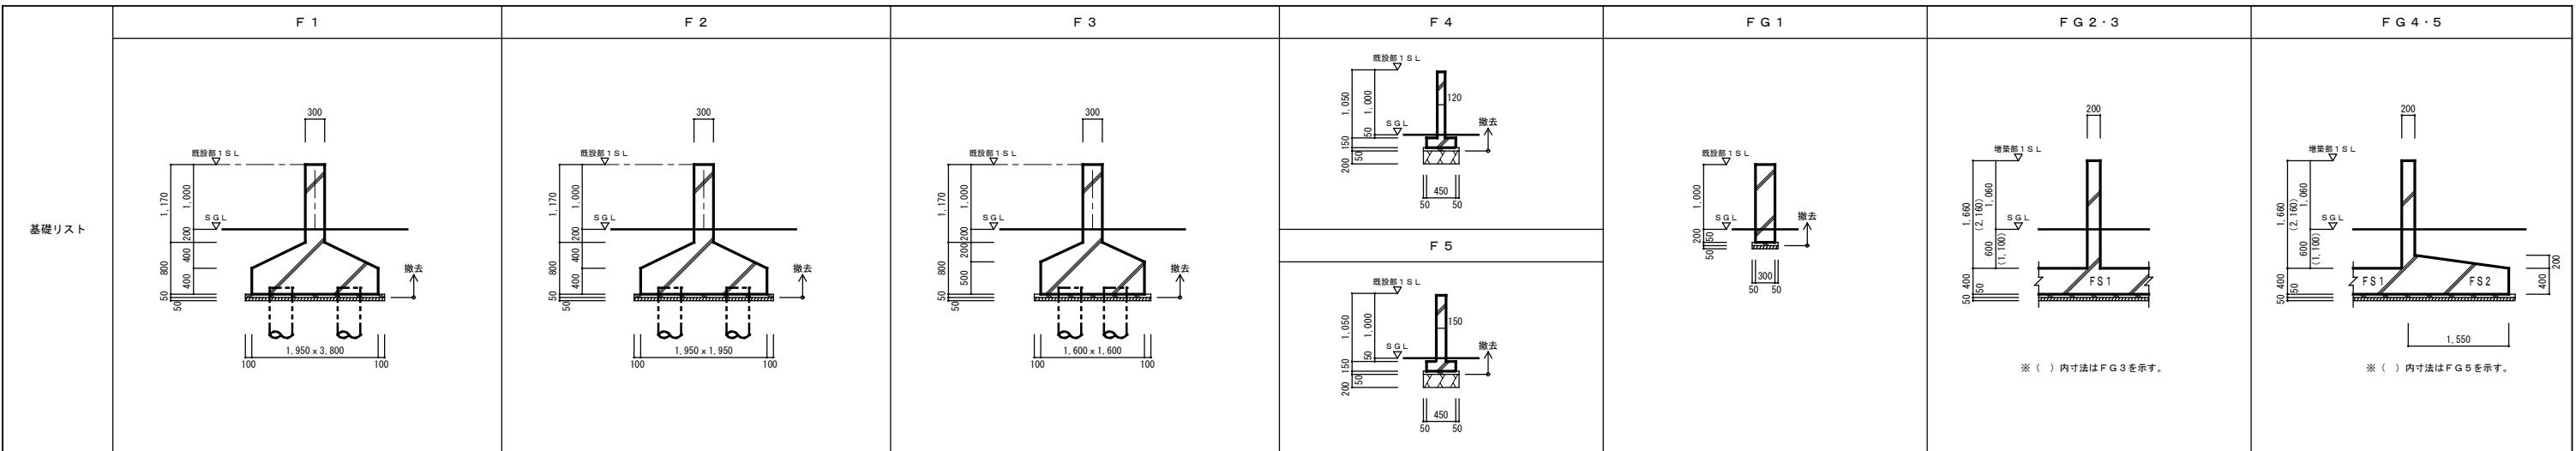

束基礎 1

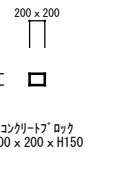

束基礎 2

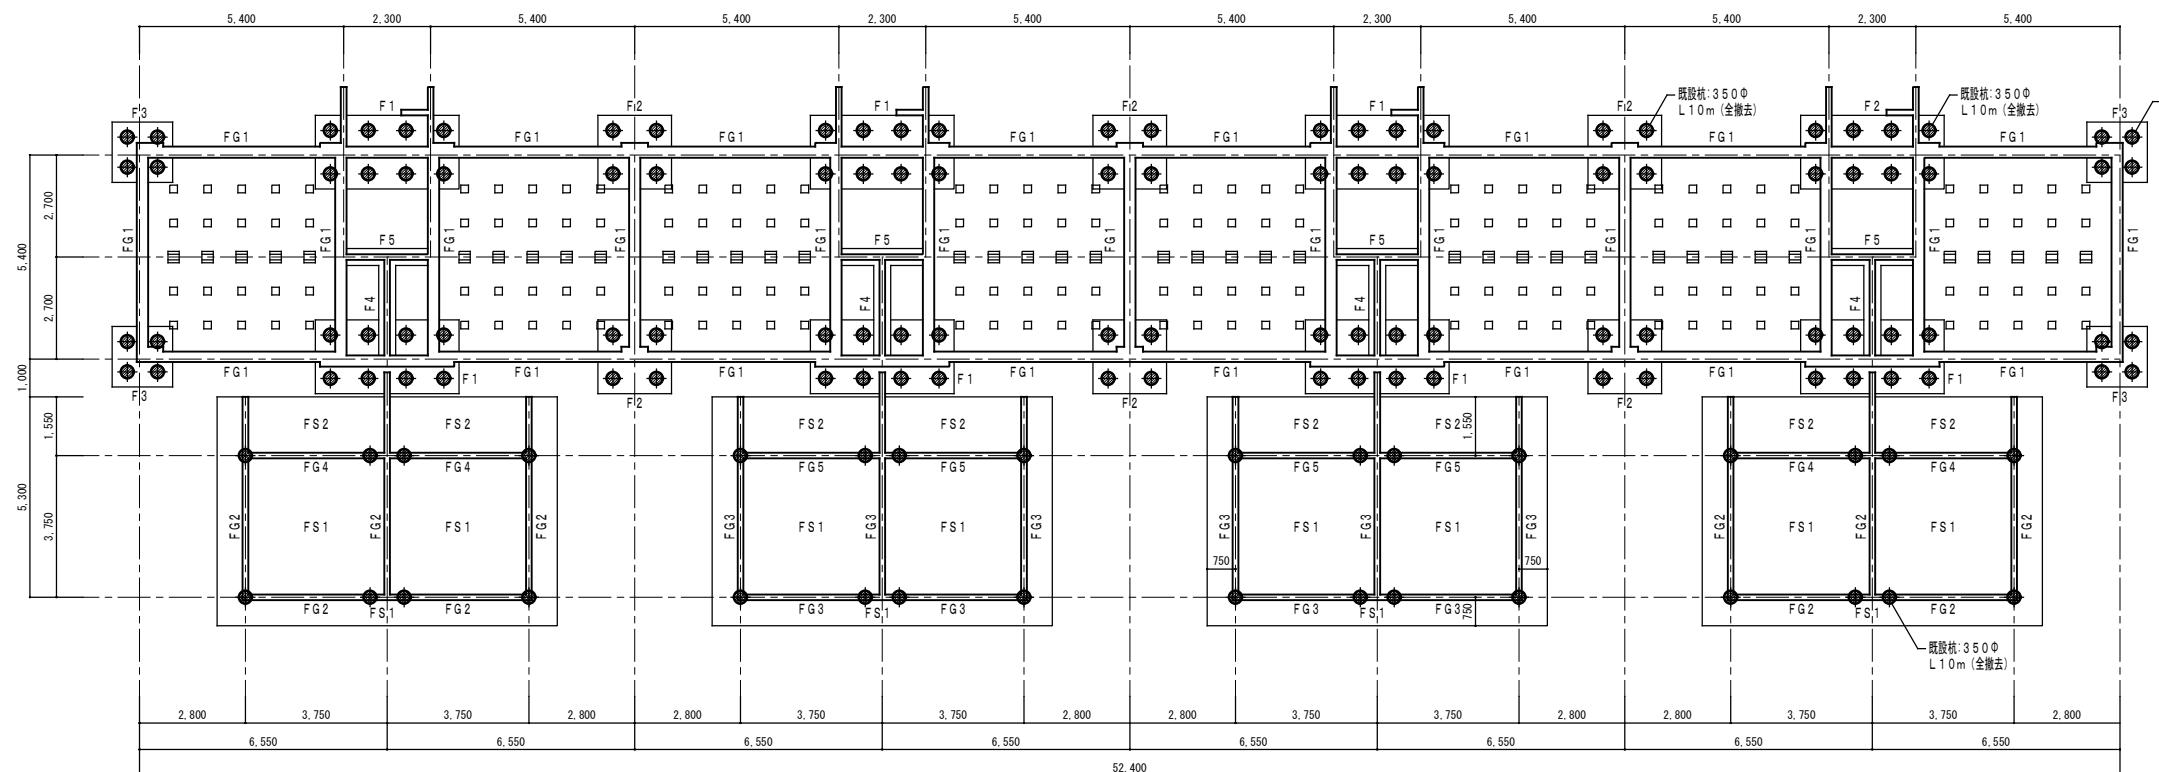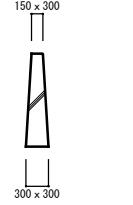

2号棟 基礎伏図 1/100

## 凡例

● 既設PC杭引抜き撤去を示す。(φ350 L 10m)

## 杭引抜き施工要領

- 1) 既設PC杭を杭先端まで全長に渡って引抜くものとする。
- 2) ユンボ等で引抜き杭の先端を出し、杭径より大きなケーシングを杭芯に合せる。
- 3) 杭頭にケーシングスクリューを被せ、所定の深度まで回転振動剤を行い、杭と地盤の摩擦を切る。
- 4) 杭頭にワイヤー等を設け、杭を引き上げる。
- 5) 引抜き孔を山粉(客土)にて速やかに埋め戻しを行い、現状地盤と同程度の硬さに復旧する。
- 6) 杭の引抜きについては、重機の転倒、道路の陥没等留意して適切な施工順位を決定する。
- 7) 工事施工にあたっては、現場の状況を確認の上、重機の転倒防止安全対策を確保し施工すること。


尚、転倒防止対策としては、次の事項以上の安全対策とすること。  
重機下部に、養生鉄板(2mm以上、大きさ1500mm x 600mm以上)を敷き、重機の移動にあたっては、順次養生鉄板を移設し、施工の安全を確保する。

- 8) ケーシングによる無振動・無騒音工法については、各社より創意・工夫がなされたケーシングオーガーによる特許工法とする。
- 尚、作業において他社の特許内容を使用場合は、所定の手続きを行った上で、請負業者の責任において施工すること。


工事名称：大阪府富田林市第2住宅第1次中層耐火住宅撤去工事(第2工区)
型式名：【2工区】2号棟
図面名称：基礎伏図
大坂府住宅まちづくり部 公共建築室建築課

縮尺	A1	1/100
A2	—	A3


壁リスト	W12	W15	W18	
柱・梁リスト	C1 400 500	C2 400 600	G1 600 300	階段 250 240
スラブリスト	S12 120	CS1 350 120 870 210 1.200	CS2 120 790 90 1.000	CS3 250 150 120 150 1.125

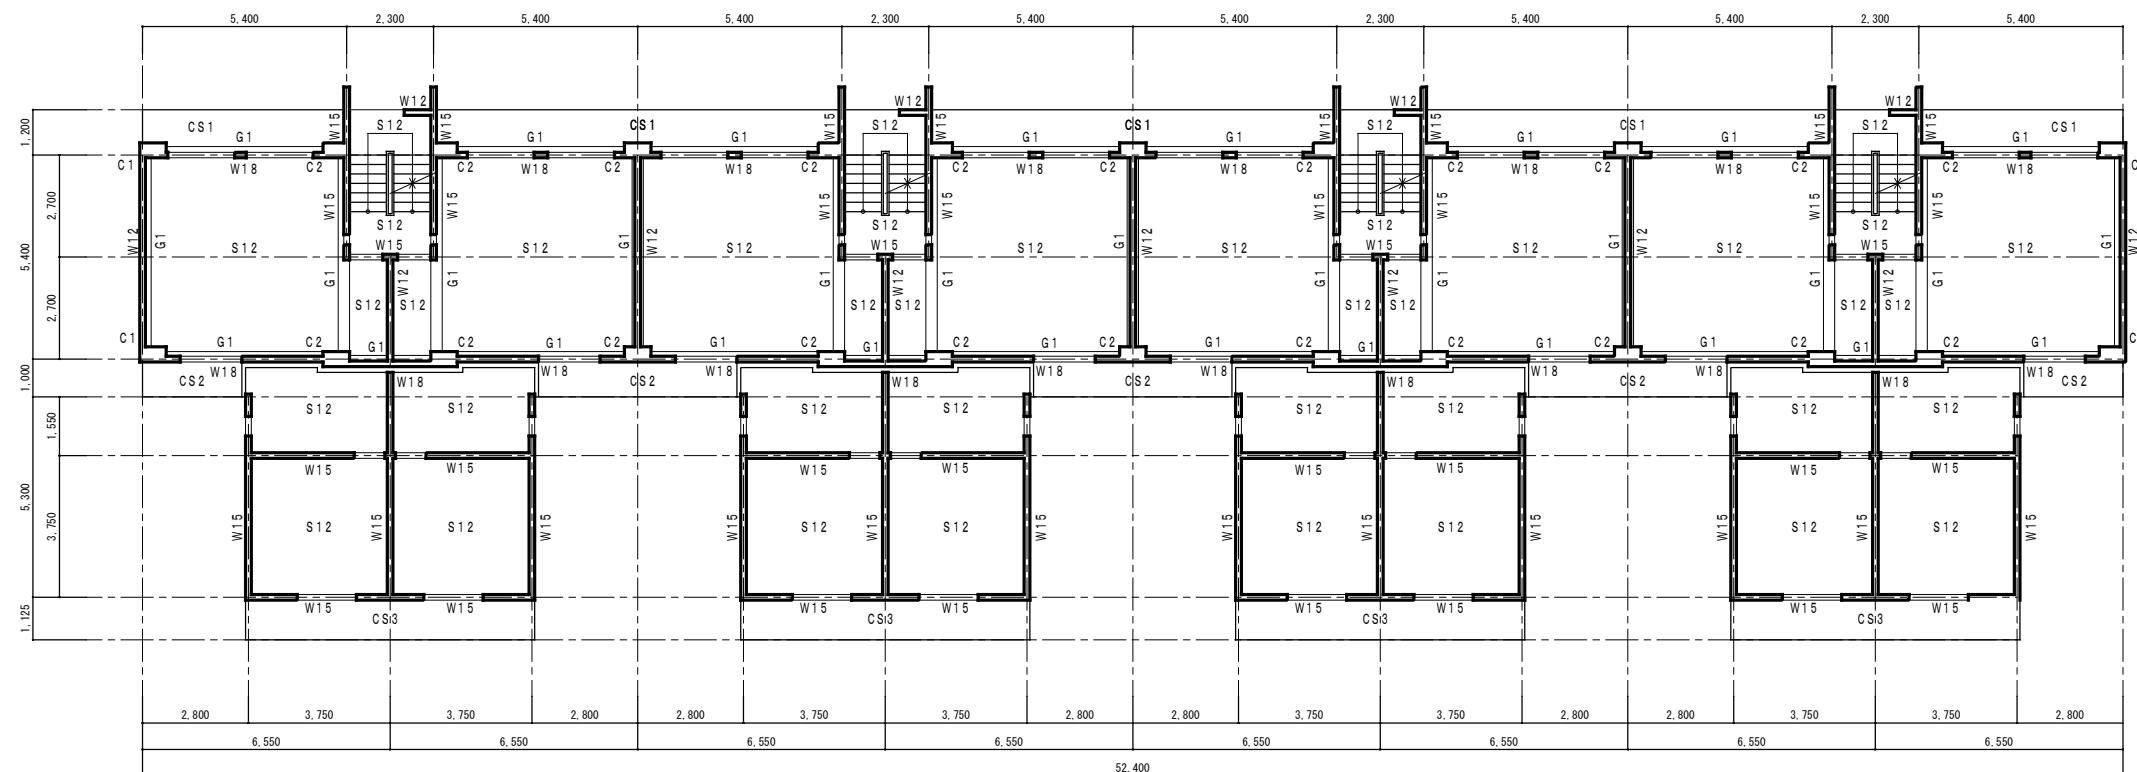

2号棟 構造図 1/100


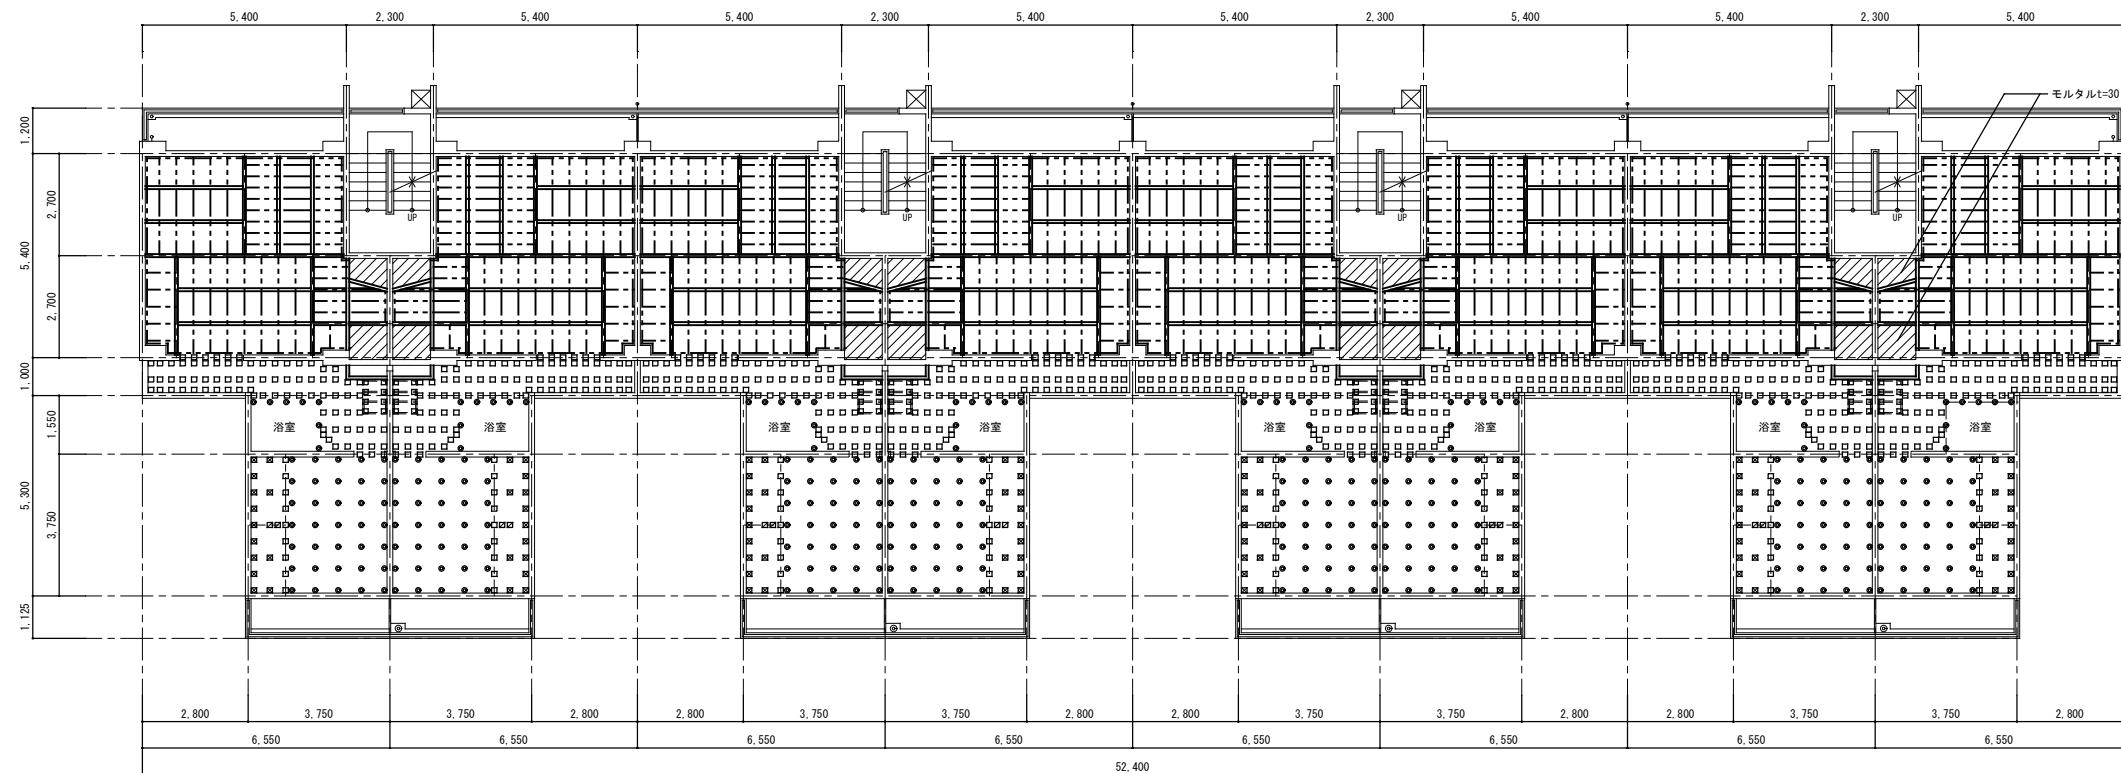



1号棟 部材リスト		
	名称	部材
既設部	土台（1階）	90×90
	土台（2～5階）	90×45
	大引（1階）	90×45@910
	束立	90×90@910
	大引（2～5階）	90×45@910
	根太（1階）	45×45@455
		45×45@303
	根太（2～5階）	45×45@455
		45×45@303
	大引掛・根太掛	90×45
	EDアジャスター	◎
	木パッキン	40×90×120
	木パッキン	40×90×120 (x2)
	木パッキン	85×90×120

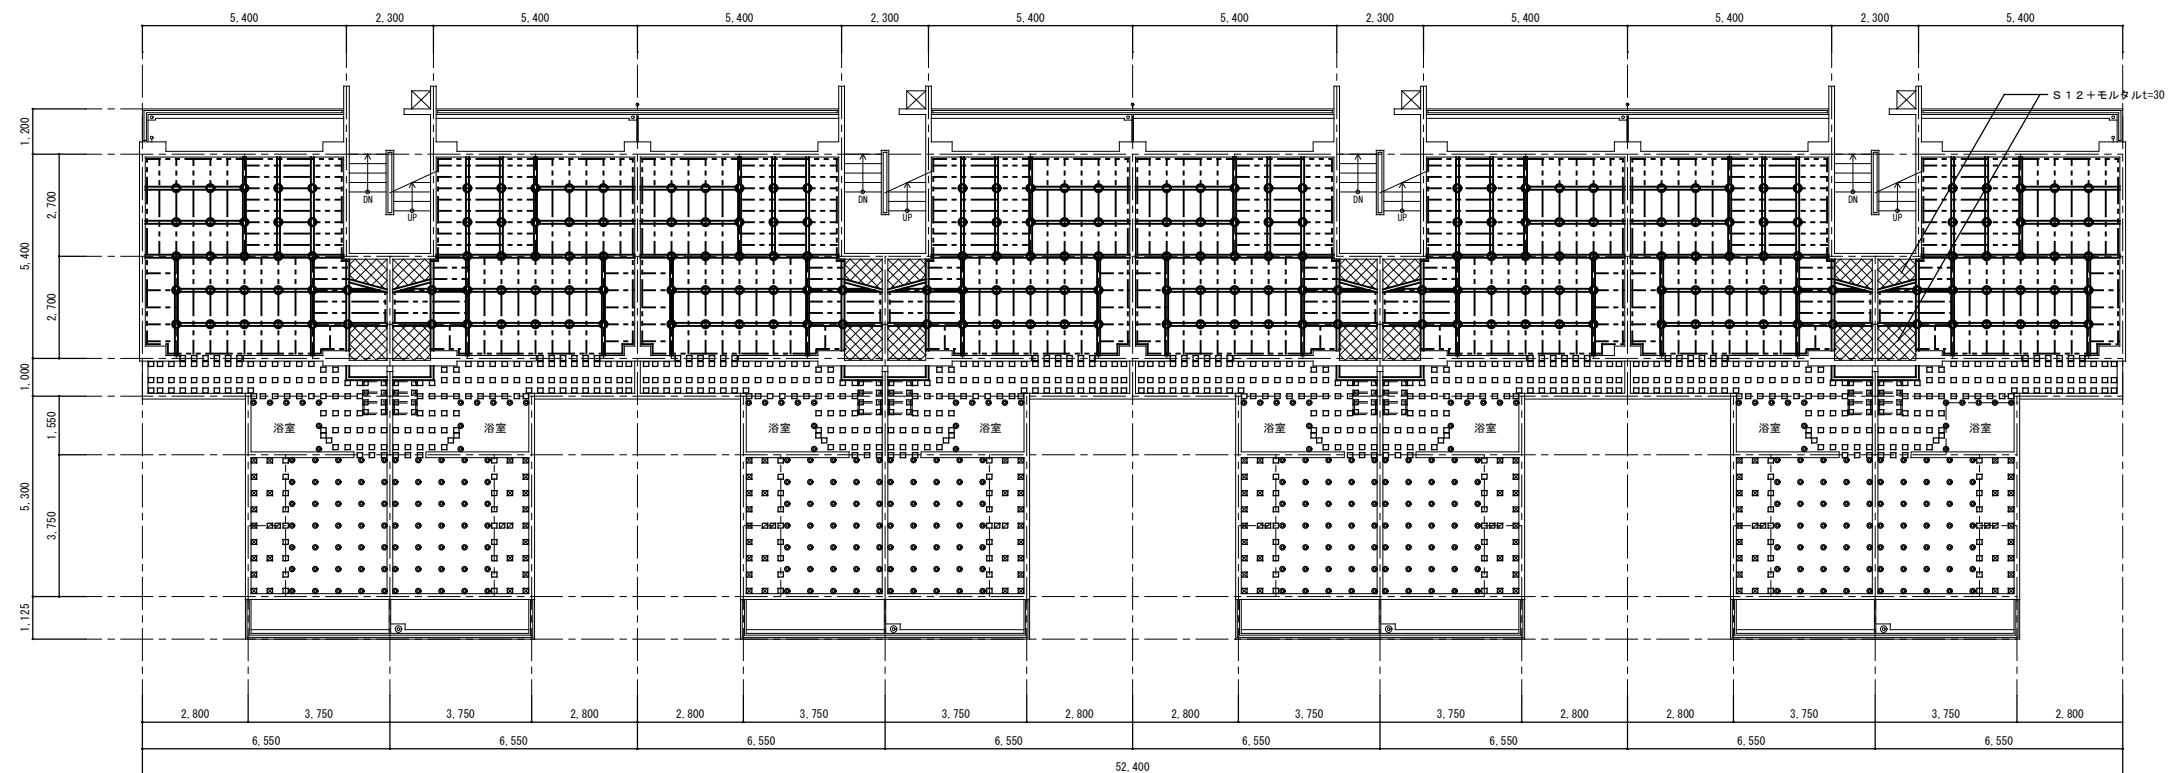

2号棟 1階床伏図 1/100

工事名称：大阪府富若松台第2住宅第1次中層耐火住宅撤去工事（第2工区）
型式名：【2工区】2号棟
図面名称：床伏図
大阪府住宅まちづくり部 公共建築室住宅建築課
縮尺 A1 1/100 A2 - A3 1/200

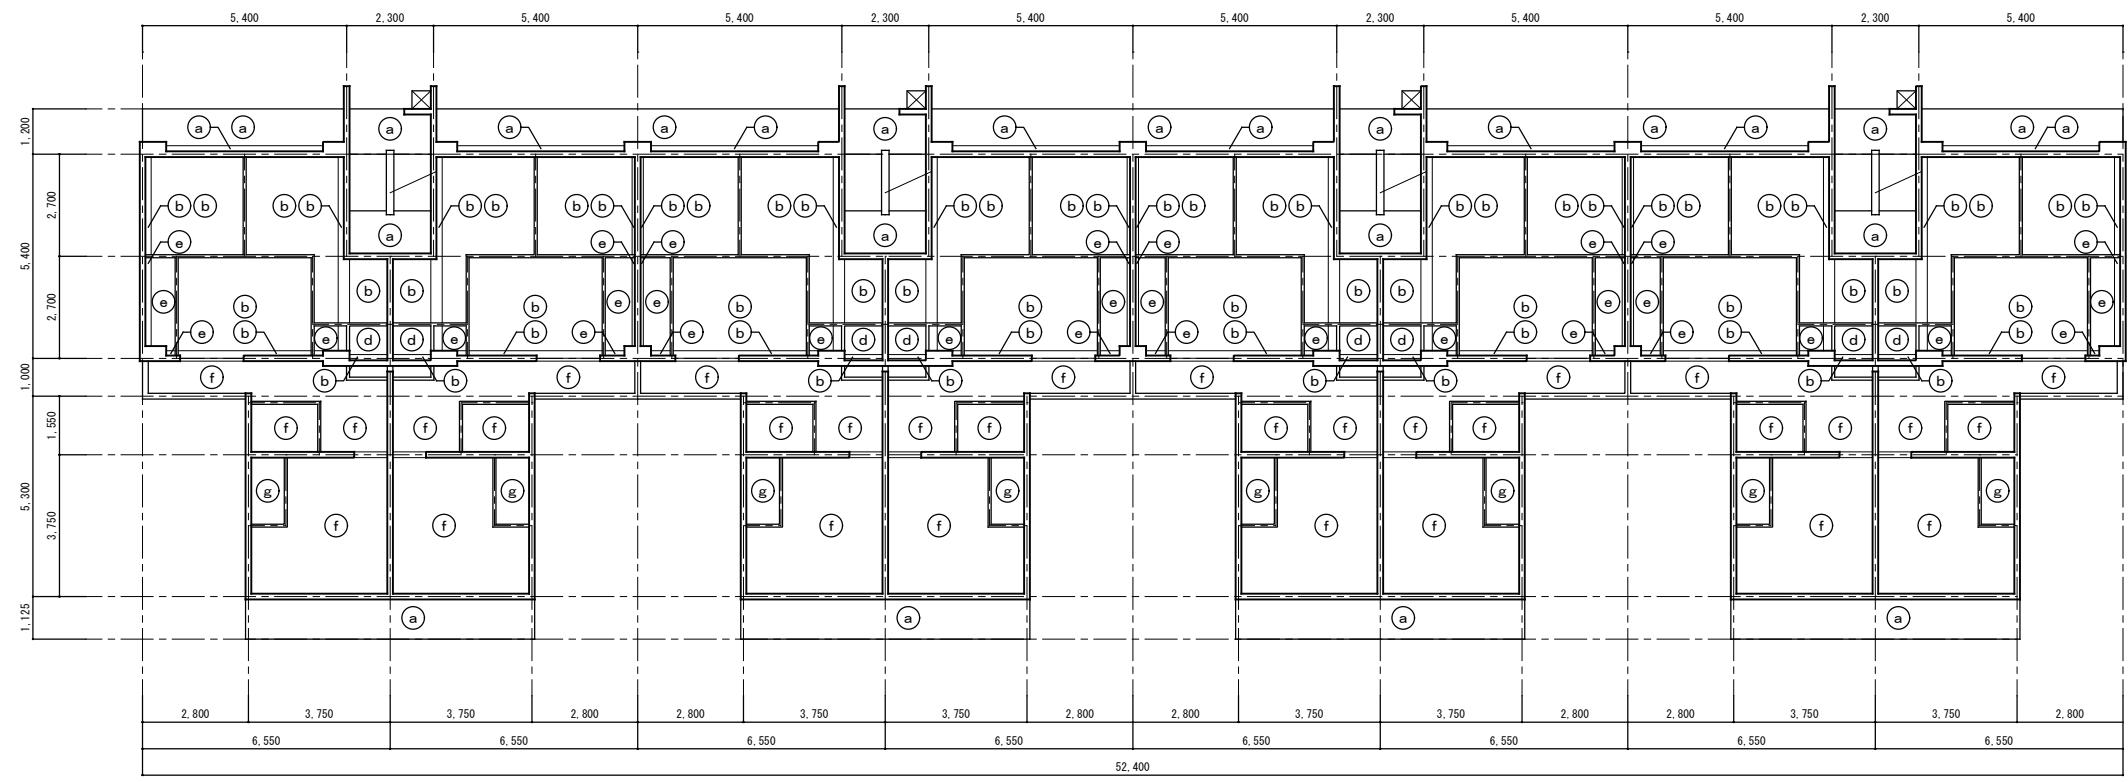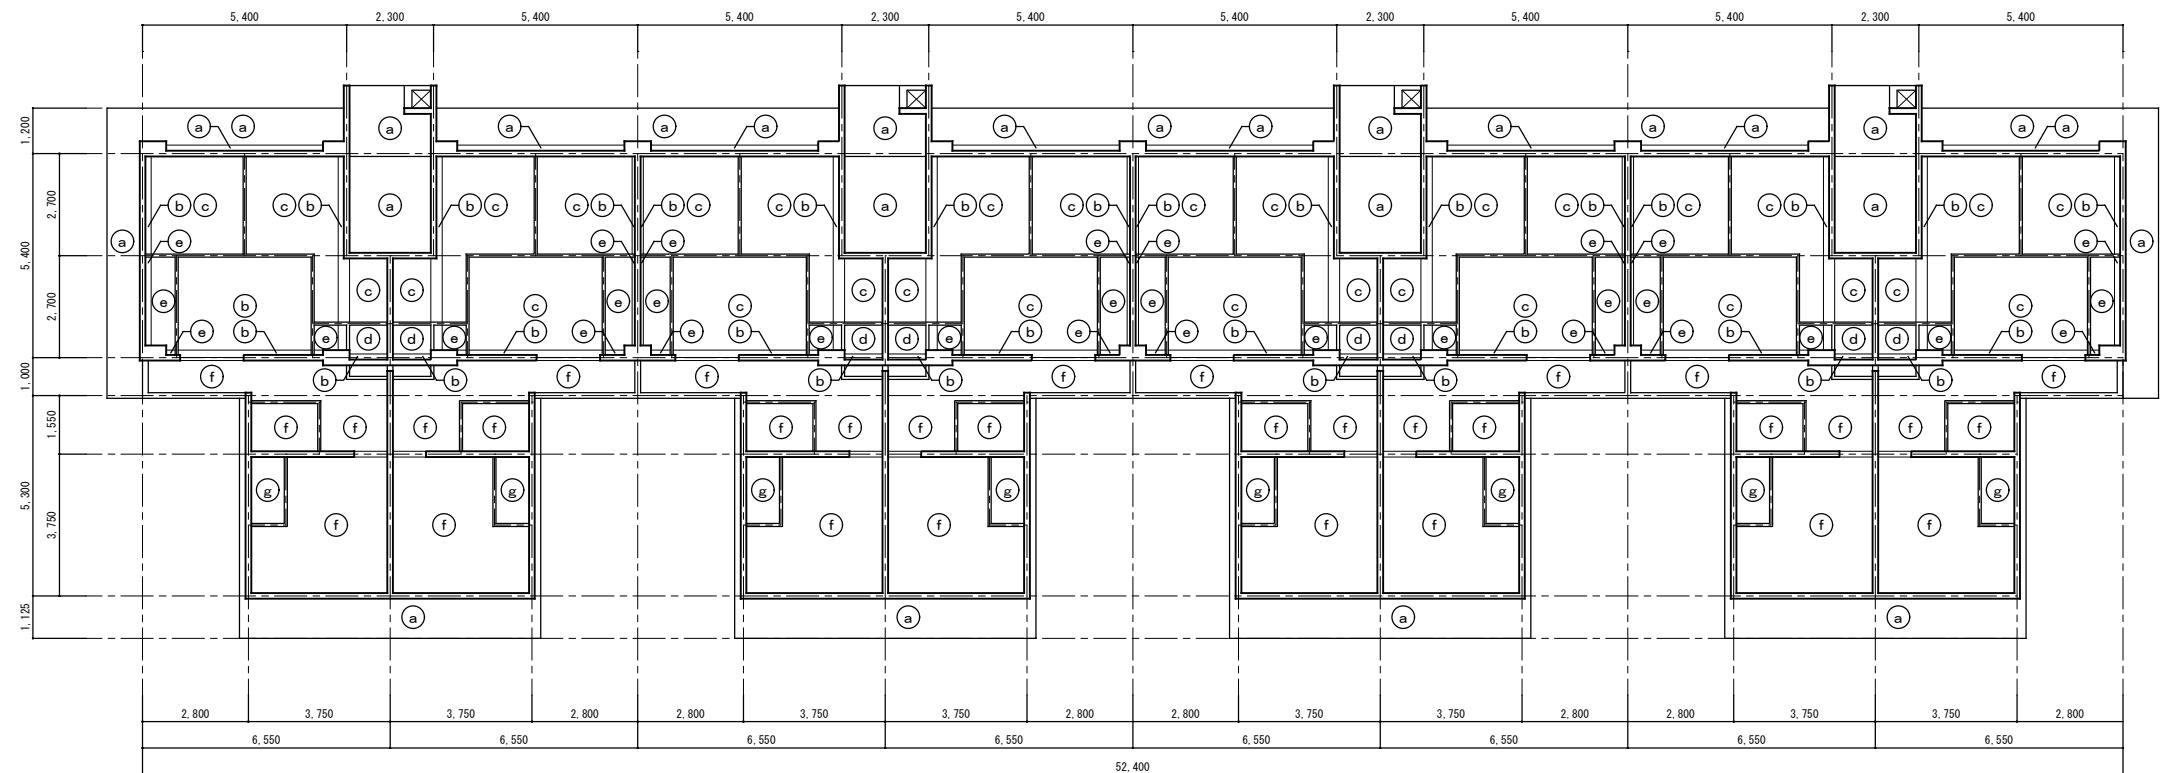

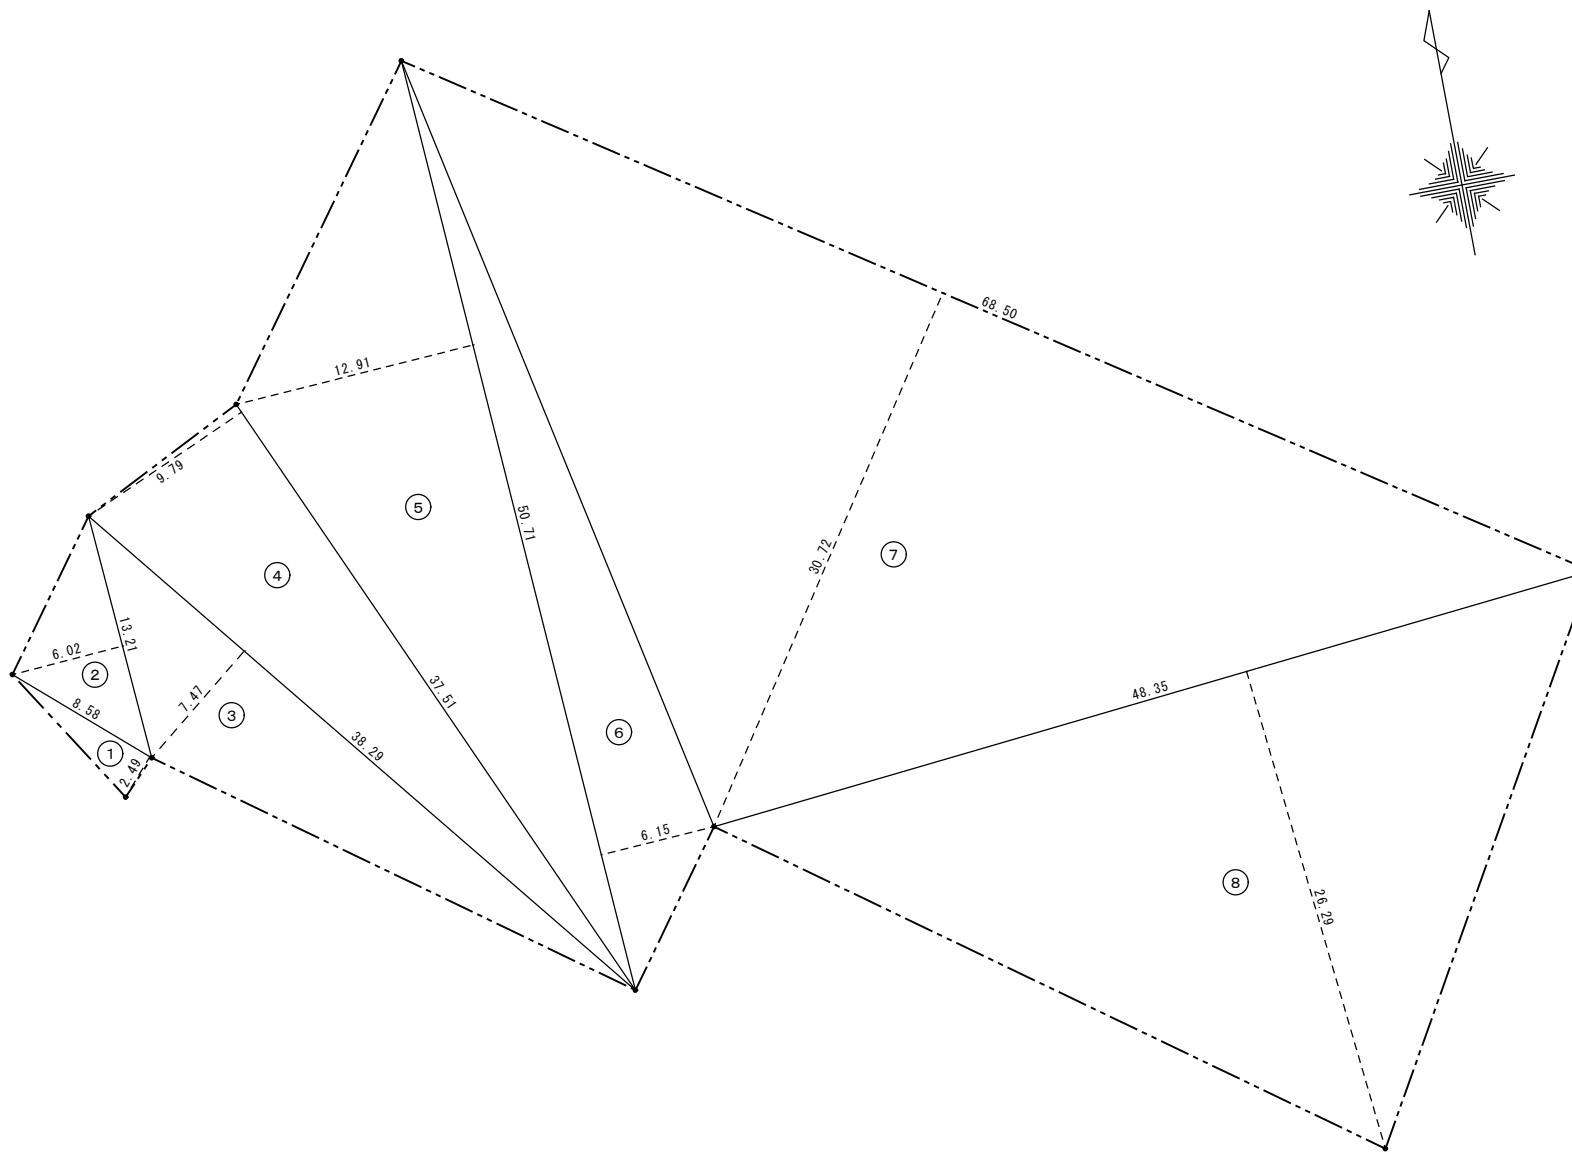


(施工区域) 敷地面積求積表


(2号棟)		M	M	M ²
①	8.58	2.49	21.3642	
②	13.21	6.02	79.5242	
③	38.29	7.47	286.0263	
④	37.51	9.79	367.2229	
⑤	50.71	12.91	654.6661	
⑥	50.71	6.15	311.8665	
⑦	68.50	30.72	2104.3200	
⑧	48.35	26.29	1271.1215	
① + ~ ⑧ 計		5,096.1117	2,548.05	m ²

(施工区域) 敷地面積合計 5,096.1117/2 2,548.05m²

工事名称：	大阪府営若松台第2住宅第1次中層耐火住宅撤去工事（第2工区）		
型式名：	【2工区】2号棟		
図面名称：	施工区域求積図		
大阪府住宅まちづくり部 公共建築室住宅建築課	縮尺	A1	1/200
	A2	—	A3
			1/400
		30	40

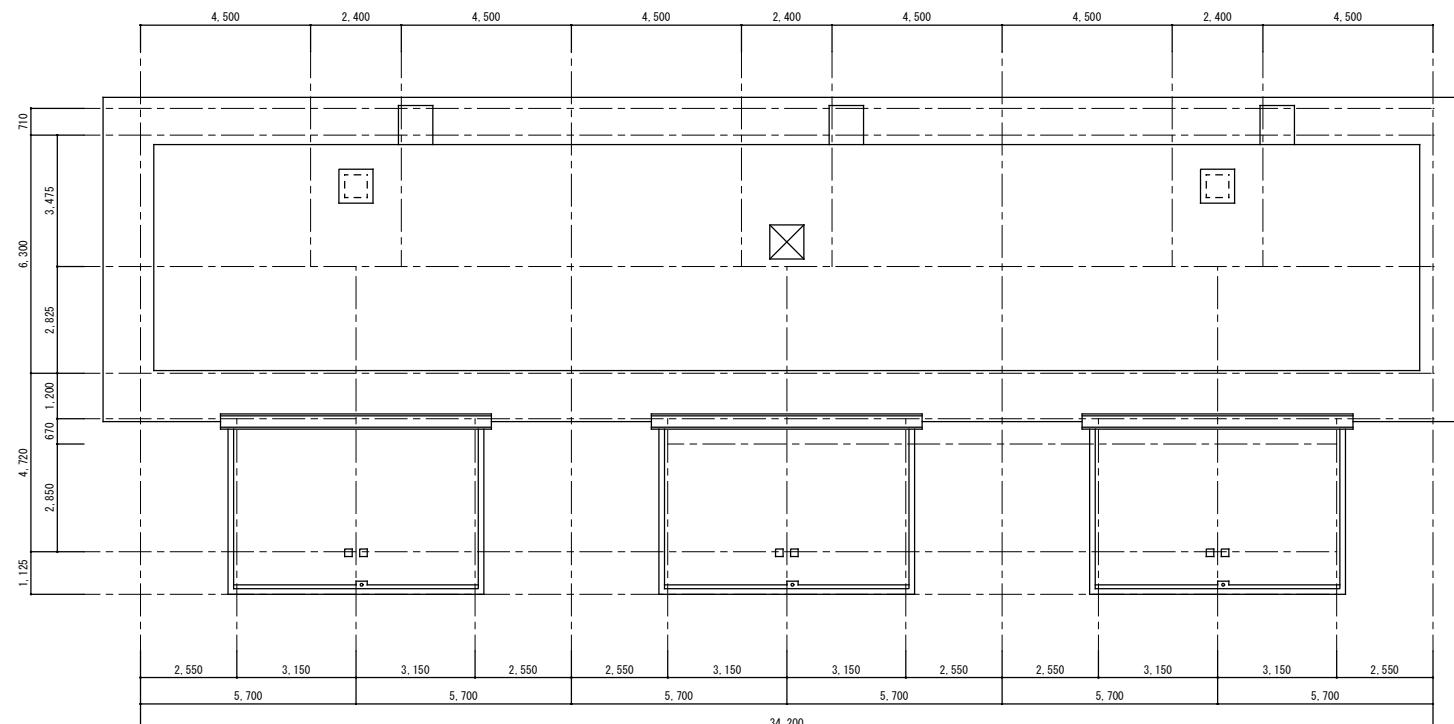


3号棟 屋根伏図 1/100

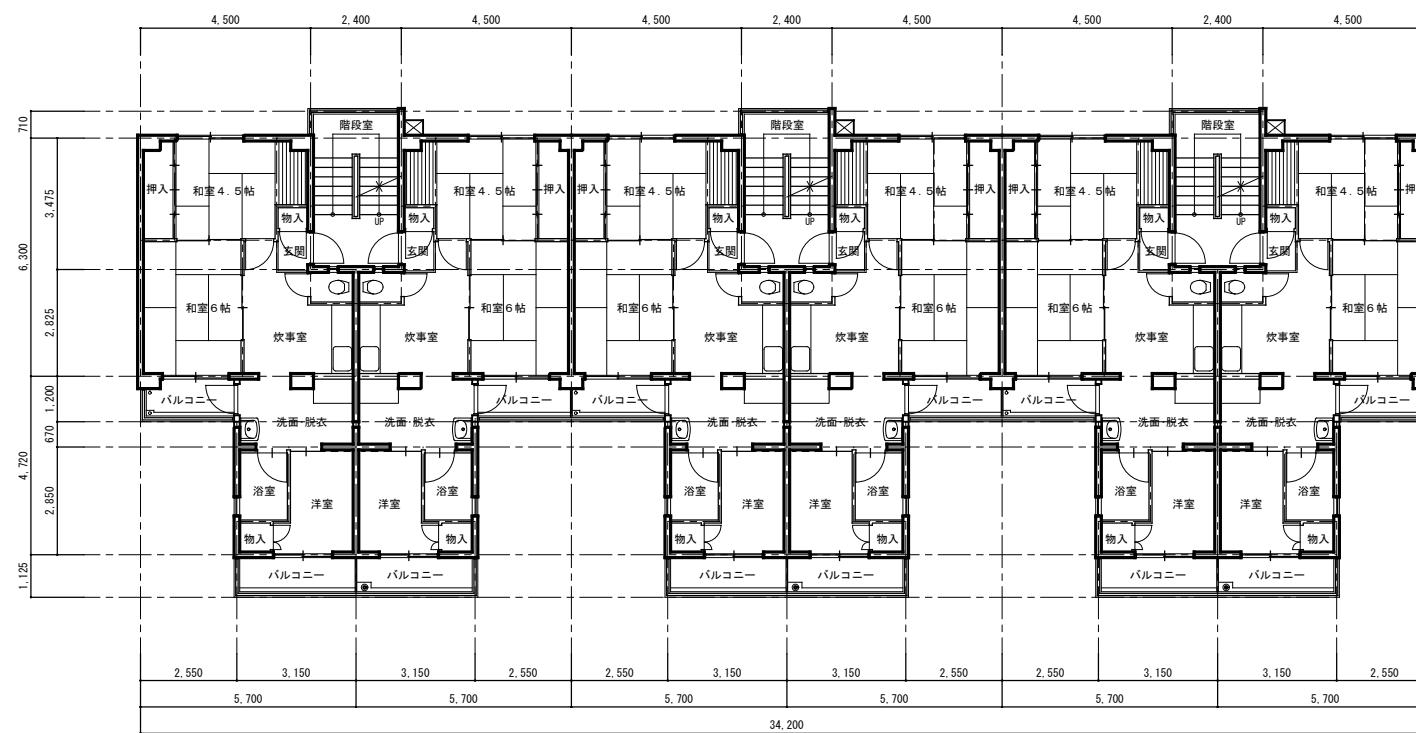


3号棟 1~5階平面図 1/100


工事名称：大阪府営若松台第2住宅第1次中層耐火住宅撤去工事（第2工区）		
型式名：【2工区】3号棟		
図面名称：平面図		
大阪府住宅まちづくり部 公共建築室住宅建築課		
縮尺	A1	1/100
A2	—	A3
		1/200

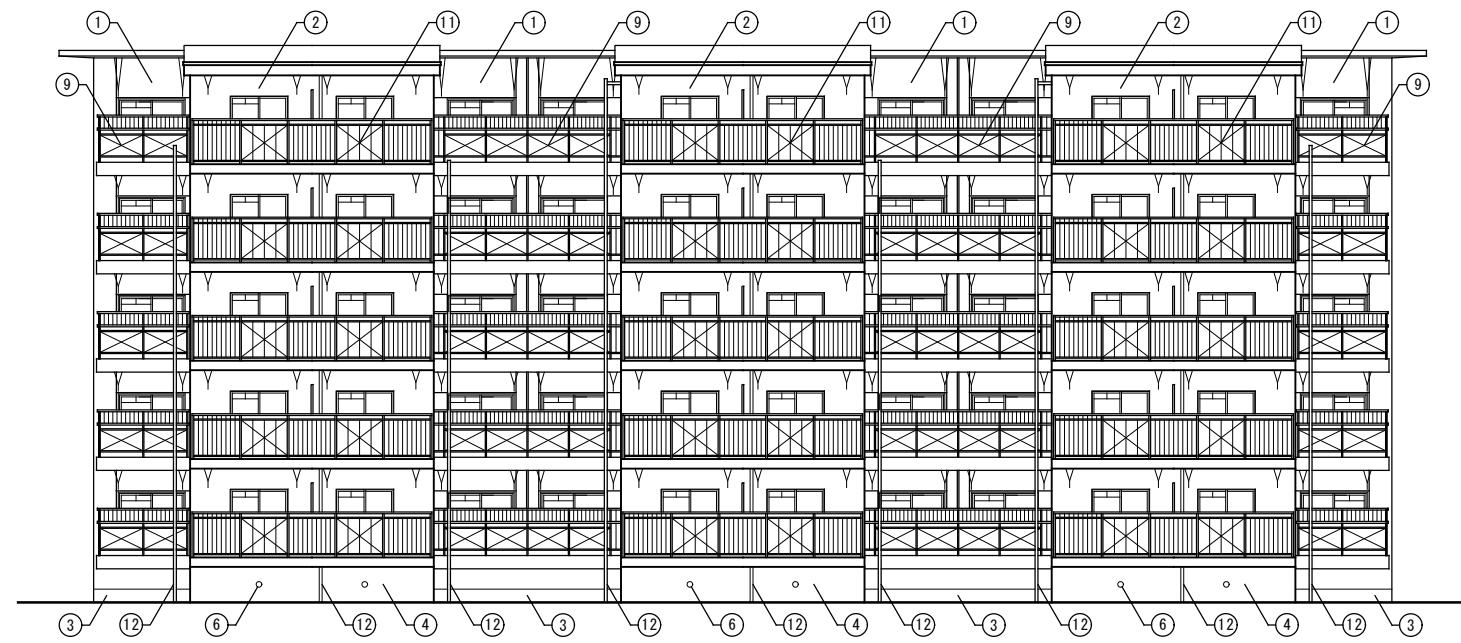

3号棟 東側立面図 1/100

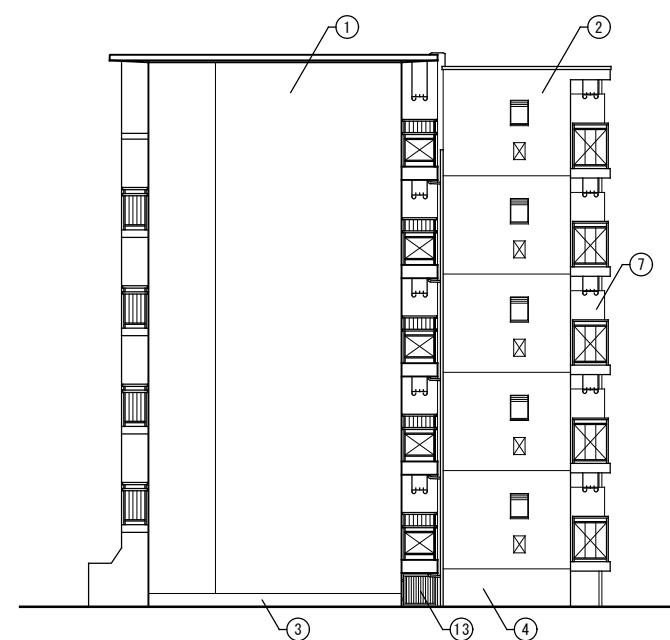

3号棟 南側立面図 1/100

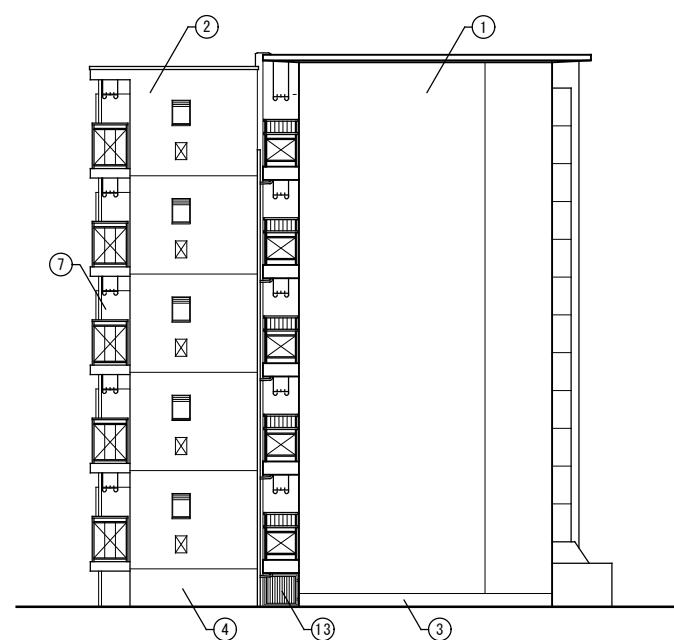


3号棟 北側立面図 1/100


記 号	仕 上
①	外壁:モルタル刷毛引きの上アクリルシン吹付け
②	外壁:コンクリート打放し仕上げの上アクリルシン吹付け
③	腰壁:コンクリート打放し仕上げの上モルタルこて押さえ
④	腰壁:コンクリート打放し仕上げのまま
⑤	床下換気口:300x150
⑥	床下換気口:150φ
⑦	隔壁:石綿セメント板t6.0
⑧	手摺:スチール製手摺
⑨	手摺:スチール手摺+石綿セメント板t6.0
⑩	手摺:アルミ製手摺
⑪	手摺:アルミ製手摺+アルミサンドイッチパネル
⑫	堅縁:VP75φ
⑬	格子柵:スチール製

アスベスト含有建材を示す

工事名称:	大阪府営若松台第2住宅第1次中層耐火住宅撤去工事(第2工区)		
型式名:	【2工区】3号棟		
図面名称:	立面図(1)		
大阪府住宅まちづくり部 公共建築室住宅建築課	縮尺	A1	1/100
	A2	—	A3
			1/200

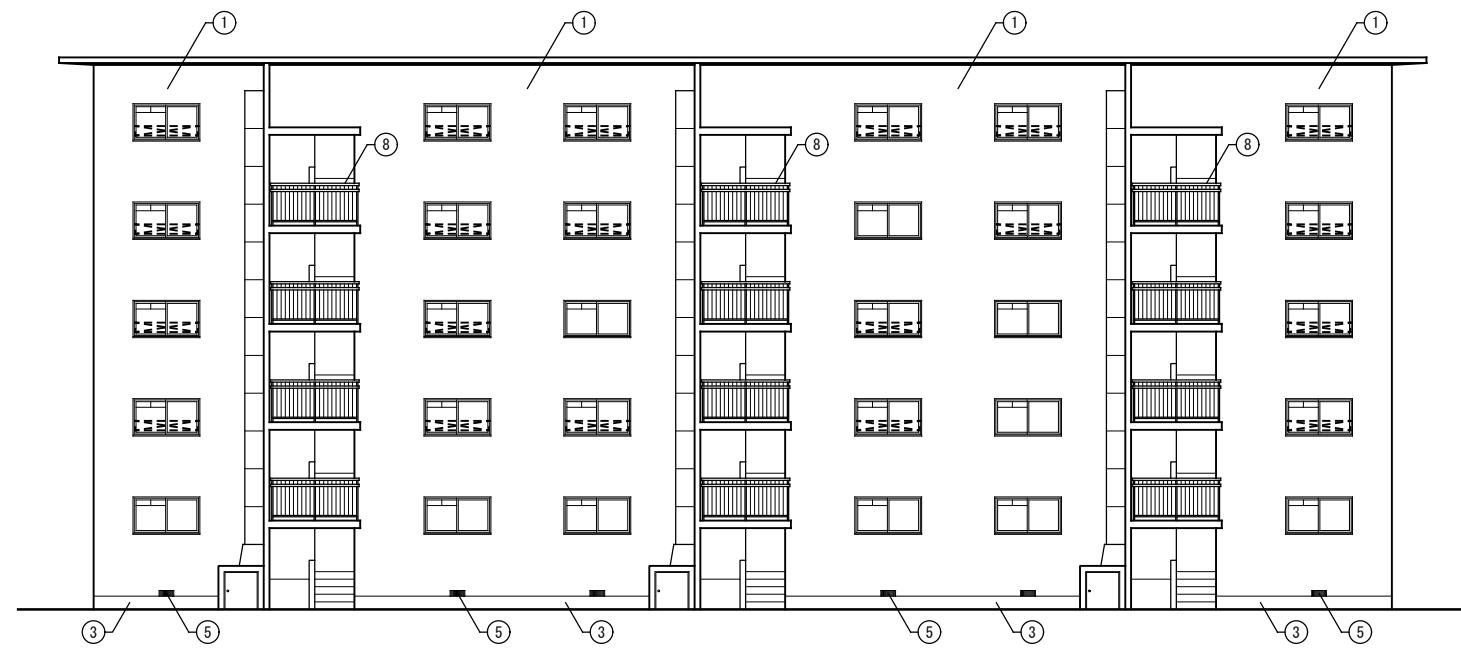

3号棟 西側立面図 1/100

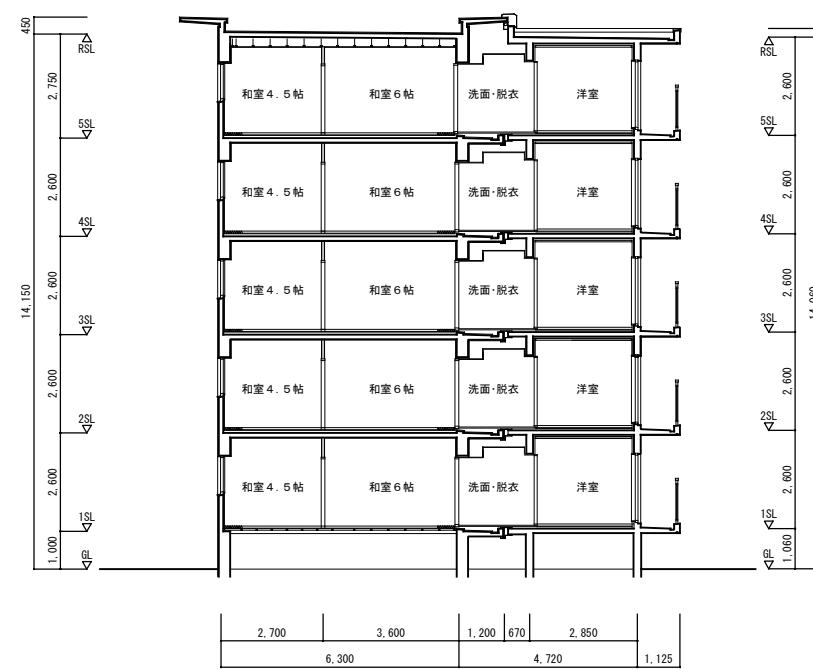


3号棟 断面図 1/100

記 号	仕 上
①	外壁: モルタル刷毛引きの上アクリルリシン吹付け
②	外壁: コンクリート打放し仕上げの上アクリルリシン吹付け
③	腰壁: コンクリート打放し仕上げの上モルタルこて押さえ
④	腰壁: コンクリート打放し仕上げのまま
⑤	床下換気口: 300x150
⑥	床下換気口: 150φ
⑦	隔壁: 石綿セメント板t6.0
⑧	手摺: スチール製手摺
⑨	手摺: スチール手摺 + 石綿セメント板t6.0
⑩	手摺: アルミ製手摺
⑪	手摺: アルミ製手摺+アルミサンドイッチパネル
⑫	堅縁: VP75φ
⑬	格子欄: スチール製

□ アスペスト含有建材を示す

△ 印は内部手摺を示す

工事名称:	大阪府営若松台第2住宅第1次中層耐火住宅撤去工事(第2工区)		
型式名:	【2工区】3号棟		
図面名称:	立面図(2)・断面図		
大坂府住宅まちづくり部 公共建築室住宅建築課	縮尺	A1	1/100
	A2	—	A3
			33 / 40

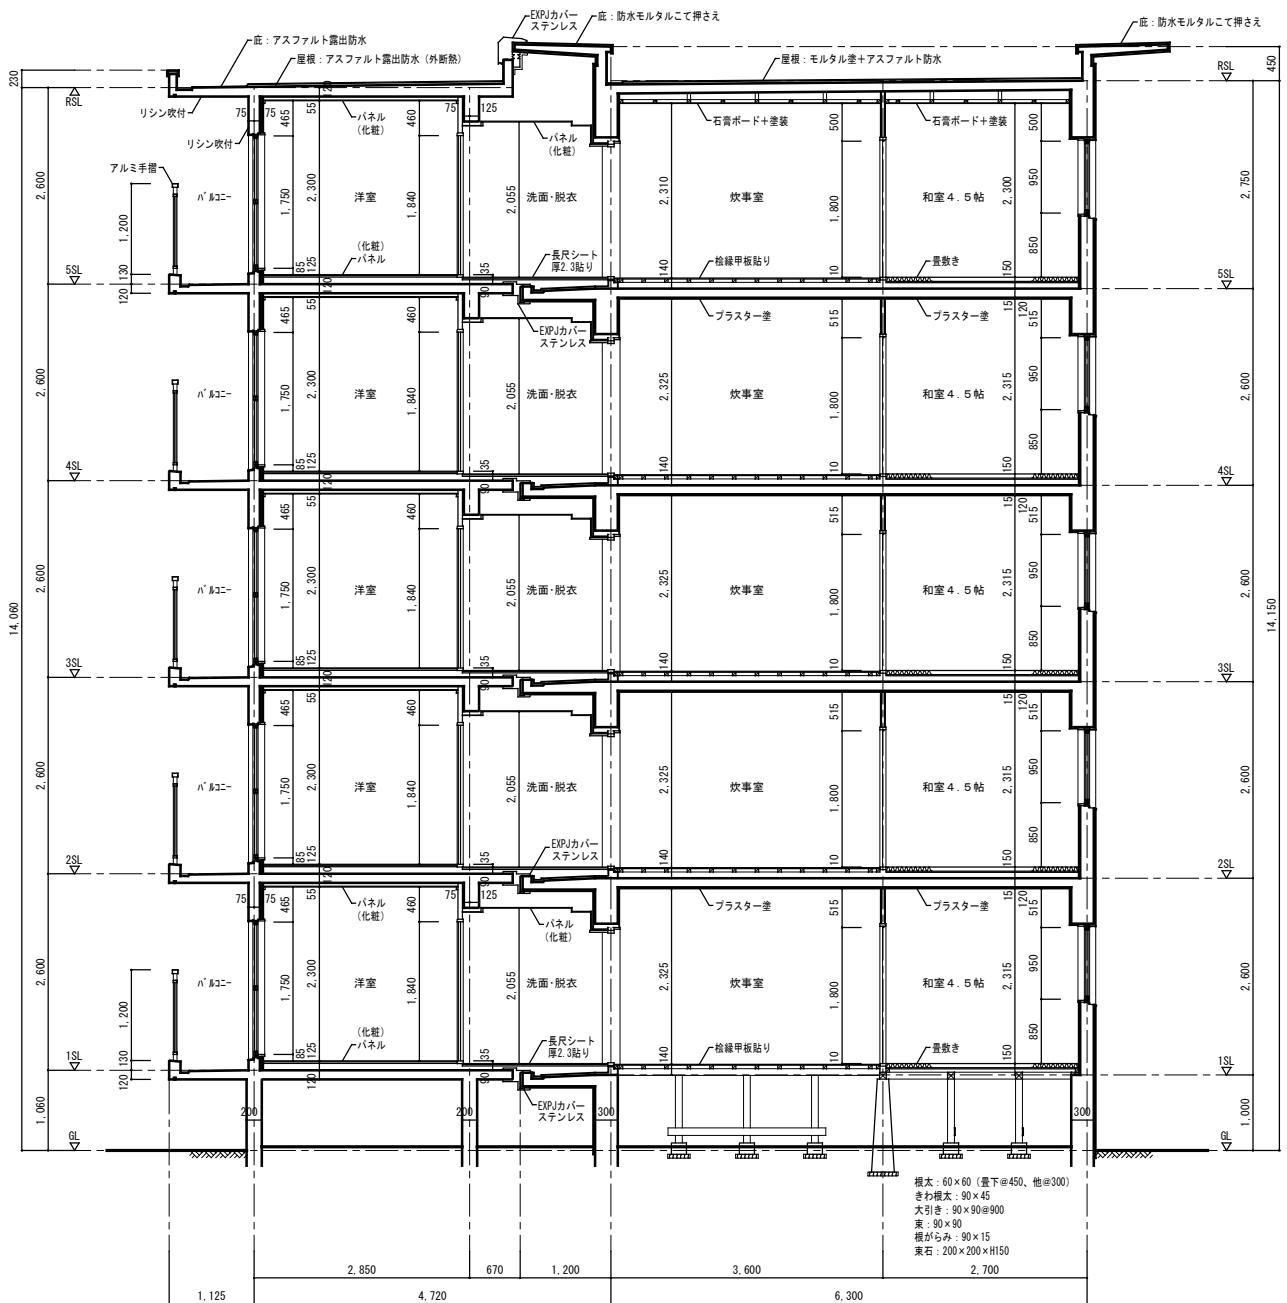

矩計詳細図 1/50

**アスベスト含有材撤去特記事項**

※特記事項  
石綿スレート・石綿セメント板については、破碎をせず原形のまま大阪湾広域臨海環境整備センターで処分すること。


※アスベスト含有成形板の処理手順  
以下の手順に従い、適切にアスベスト含有成形板を処理すること。  
なお、手順に示していない内容については、  
建築物等の解体等に係る石綿ばく露防止及び石綿飛散漏えい防止対策徹底マニュアル  
及び石綿障害予防規則等関係法令を遵守すること。

1. 事前調査  
請負者は着工に先立ち、アスベスト含有成形板の使用部位等の確認、及び記録を行なう監督職員に提出すること。
2. 施工計画  
請負者は着工に先立ち、除去工事に伴うアスベスト粉じんの飛散防止対策を盛り込んだ施工計画書を事前調査の結果に基づき作成し、監督職員の承諾を受けること。
3. 特別教育の実施  
請負者は除去作業に先立ち、除去作業を行う作業員に「石綿障害予防規則」に基づく特別教育を実施すること。
4. 石綿作業主任者の選定及び職務  
(1) 請負者は「石綿障害予防規則」に基づき石綿作業主任者を選定すること。  
(2) 石綿作業主任者は作業の方法を決定し、作業員を指導すること。また、保護具の使用状況を監視すること。
5. 飛散防止の対策  
(1) 建物内部で除去作業を行う場合は、除去場所を他の場所と隔離すること。  
なお、除去場所において、外部との空気の流通を遮けるために、当該部分をシートで塞ぐこと。  
(2) 建物外周部で除去作業を行う場合は、解体する建物の高さ以上にシート等で囲うこと。  
(3) 除去作業者には、呼吸用保護具、保護ガスマスク、及び作業着を着用させること。  
(4) 除去作業に先立ち、環境省環境管理局通知（平成17年8月9日付け環管大発第050809001号）による飛散防止対策等について周辺住民から見やすい箇所に掲示すること。また、石綿の含有が疑わしい建材はアスベスト含有材として取り扱い旨を記載すること。
6. 除去作業  
(1) 除去は、アスベストを含まない内装材、及び外部建具等の撤去に先駆けて行うこと。  
(2) 除去は、破壊又は破断を行わない方法で行うものとし、原則として「手ばらし」とすること。なお、建物外部のアスベスト含有成形板を除去する場合は、できる限り原形のまま除去すること。  
(3) 除去作業中は、原則として散水、その他の方法によりアスベスト含有成形板を常に湿润な状態として作業を行うこと。  
(4) 濡潤化させるために行う散水は、過度に行わないこと。
7. 集積・運搬  
(1) 除去したアスベスト含有成形板の集積、及び積込みに当たっては、高所より投下しないことのほか、粉じんの飛散防止に努めること。  
(2) やむを得ず、最終処分場の受け入れ基準に適合させるため必要最小限の破碎をする場合は、屋内において湿润化等アスベストが飛散しないよう措置を講じた上で行うこと。なお、当該破碎等に伴い流出される粉末状や小片の非飛散性アスベスト廃棄物については、丈夫なビニール袋に入れ運搬すること。  
(3) 除去したアスベスト含有成形板を現場内に保管する場合はシートで覆うこと。また、保管場所には、アスベスト含有成形板の保管場所であることの表示を行うこと。  
(4) アスベスト含有成形板の運搬にあたっては、運搬車両の荷台全体をシートで覆うこと。  
(5) アスベスト含有成形板の撤去、集積、積込み、及び保管等の処理が完了した場合は、速やかに監督職員に報告し、確実に処理されたことの確認を受けること。
8. 除去物の処分  
(1) アスベスト含有成形板は、関係法令に従い適切に処分すること。  
(2) 除去されたアスベスト含有成形板は処分が完了した場合は、マニフェストを監督職員に提出し、処分が確實に行われたことの確認を受けること。なお、マニフェストには、アスベスト含有成形板であることを明示すること。

工事名称：大阪府富若松台第2住宅第1次中層耐火住宅撤去工事（第2工区）
型式名：【2工区】3号棟
圖面名稱：矩計詳細図
大坂府住宅まちづくり部 公共建築室住宅建築課

縮尺	A1	1/50
A2	—	A3 1/100

34
40

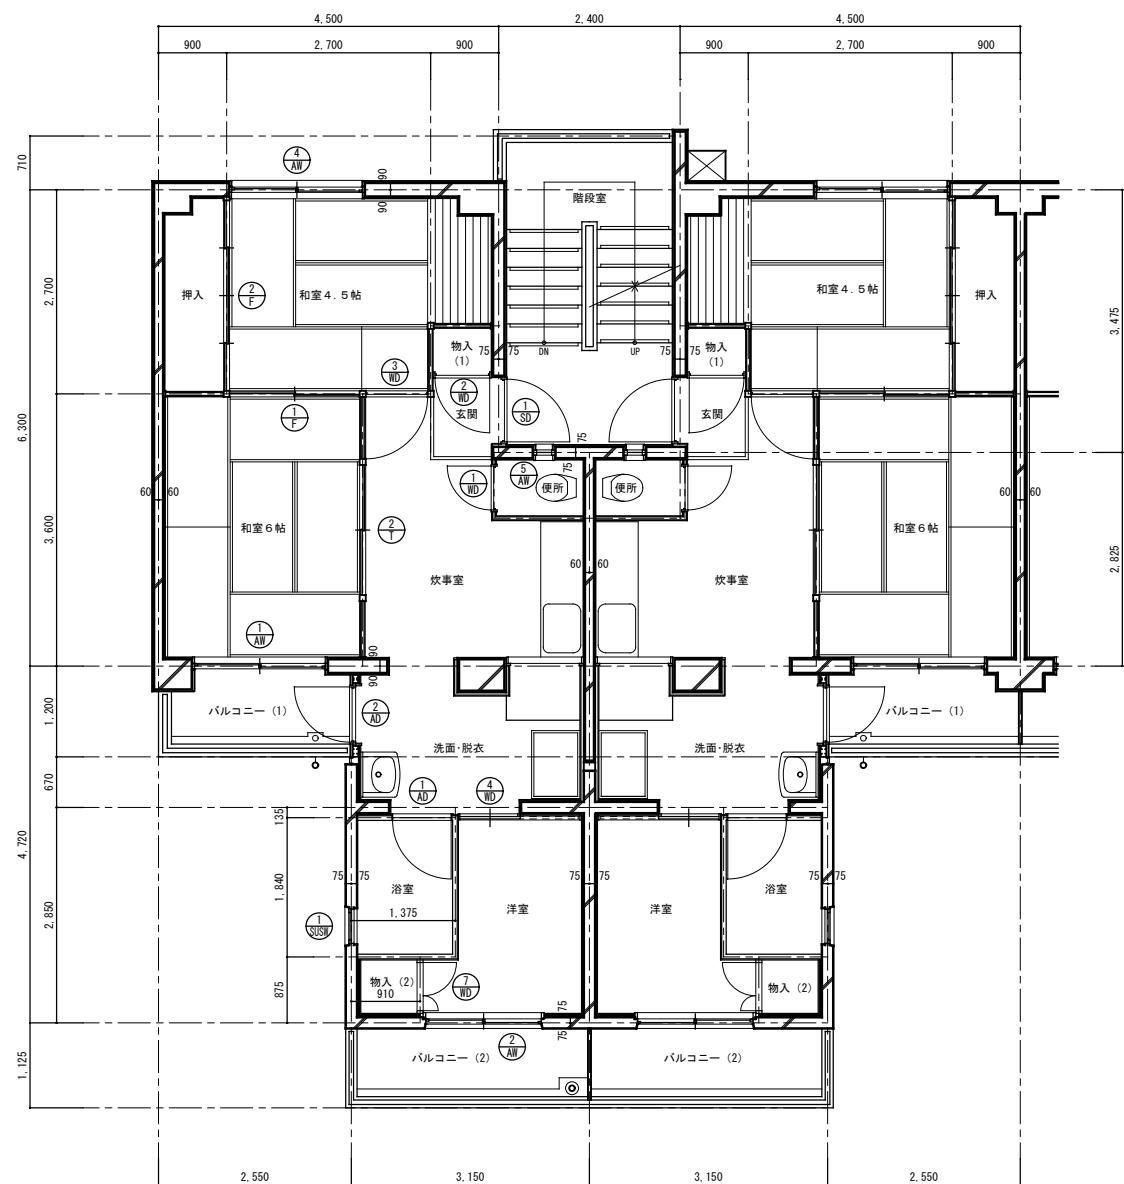

平面詳細図 1/50

仕上表				
室名	床	壁	天井	備考
玄関	防水モルタル金こて押え	プラスチック塗り 合板t=4 OP塗り	プラスチック塗り 最上階 石膏ボードt=6 OP塗り	
炊事室	桧縁甲板貼り	プラスチック塗り 合板t=4 OP塗り	プラスチック塗り 最上階 石膏ボードt=6 OP塗り	流し台L1050、コンロ台L600 戸棚1700x180x300
和室6帖	タタミ敷き	プラスチック塗り 合板t=4 OP塗り	プラスチック塗り 最上階 石膏ボードt=6 OP塗り	
和室4.5帖	タタミ敷き	プラスチック塗り 合板t=4 OP塗り	プラスチック塗り 最上階 石膏ボードt=6 OP塗り	
便所	防水モルタル金こて押え	プラスチック塗り 合板t=4 OP塗り	有孔合板t=4 OP塗り	便器、手洗い
洗面脱衣	長尺シートt=2.3貼り	パネル(化粧) 塗装合板t=4	パネル(化粧)	
浴室	防水パン	パネル(化粧) 化粧ケイカル板t=6	パネル(化粧) 化粧ケイカル板t=5	
洋室	パネル(化粧)	パネル(化粧) 防露壁の上パネル(化粧)	パネル(化粧)	
物入(1)	合板 t=5.5	合板 t=4	合板 t=2.5	
物入(2)	パネル	パネル	パネル	
押入	合板 t=5.5	合板 t=4	合板 t=2.5	中段
バルコニー(1)	防水モルタル金こて押え	リシン吹付け	リシン吹付け	物干金物、隔板
バルコニー(2)	防水モルタル金こて押え	リシン吹付け	リシン吹付け	物干金物、隔板



建具表					
記号	形状・寸法	記号	形状・寸法	記号	
(1)	2枚引き違いアルミサッシ 1,750 1,700	(2)	2枚引き違いアルミサッシ 1,750 1,500	(3)	2枚引き違いアルミサッシ 950 1,700
数量・その他	30 見込み 70	数量・その他	30 見込み 70	数量・その他	30 見込み 70
記号	(4)	(5)	(6)	(7)	
形状・寸法		形状・寸法		形状・寸法	
数量・その他	30 見込み 30	数量・その他	30 見込み 70	数量・その他	30 見込み 80
記号	(8)	(9)	(10)	(11)	
形状・寸法		形状・寸法		形状・寸法	
数量・その他	30 見込み 30	数量・その他	30 見込み 30	数量・その他	30 見込み 30
記号	(12)	(13)	(14)	(15)	
形状・寸法		形状・寸法		形状・寸法	
数量・その他	30 見込み 30	数量・その他	30 見込み 30	数量・その他	30 見込み 30
記号	(16)	(17)	(18)	(19)	
形状・寸法		形状・寸法		形状・寸法	
数量・その他	30 見込み 30	数量・その他	30 見込み 30	数量・その他	30 見込み 21
記号	(20)	(21)	(22)	(23)	
形状・寸法		形状・寸法		形状・寸法	
数量・その他	30 見込み 21	数量・その他	30 見込み 21	数量・その他	30 見込み 21

工事名称：大阪府営若松台第2住宅第1次中層耐火住宅撤去工事（第2工区）

型式名：【2工区】3号棟

図面名称：平面詳細図・仕上表

大坂府住宅まちづくり部 公共建築室住宅建築課	縮尺 A1 1/50
A2 -	A3 1/100

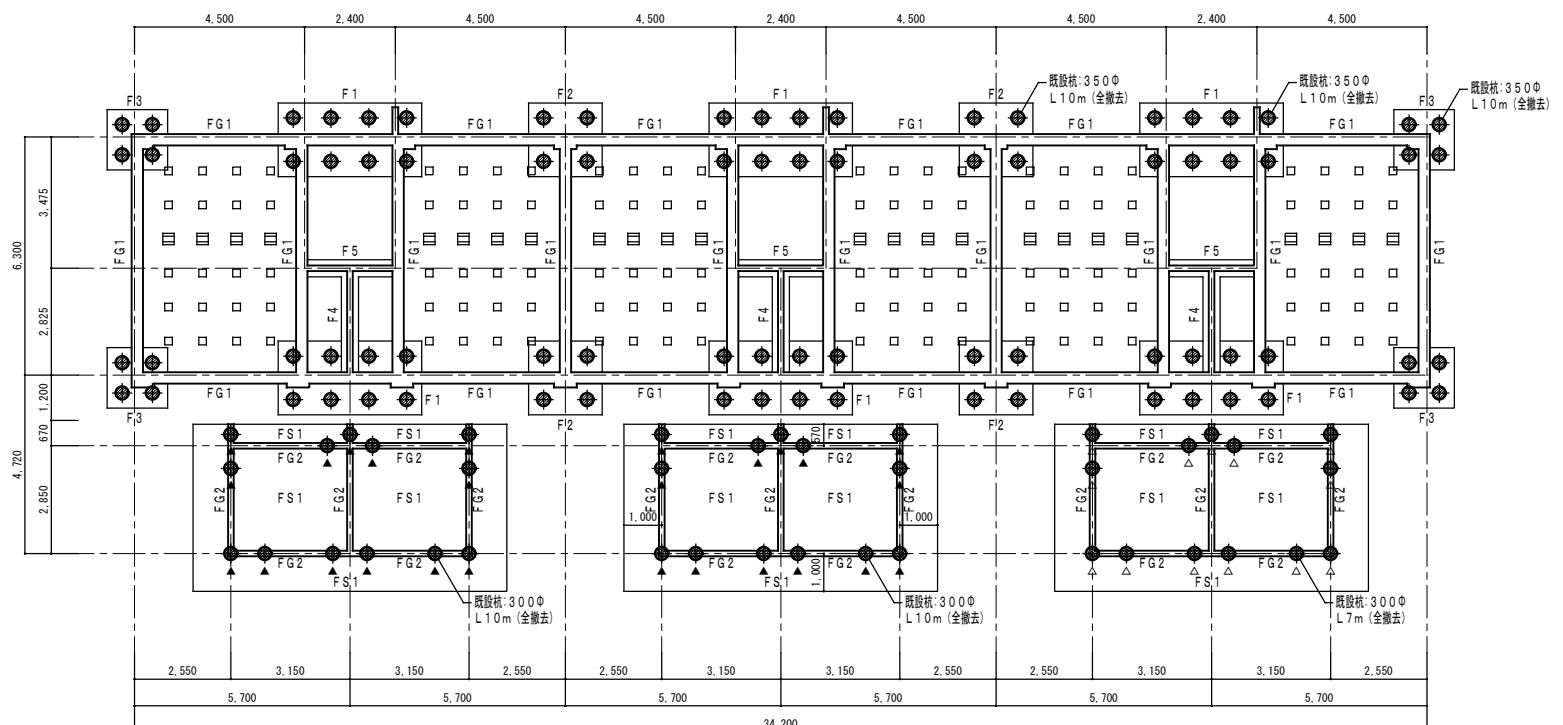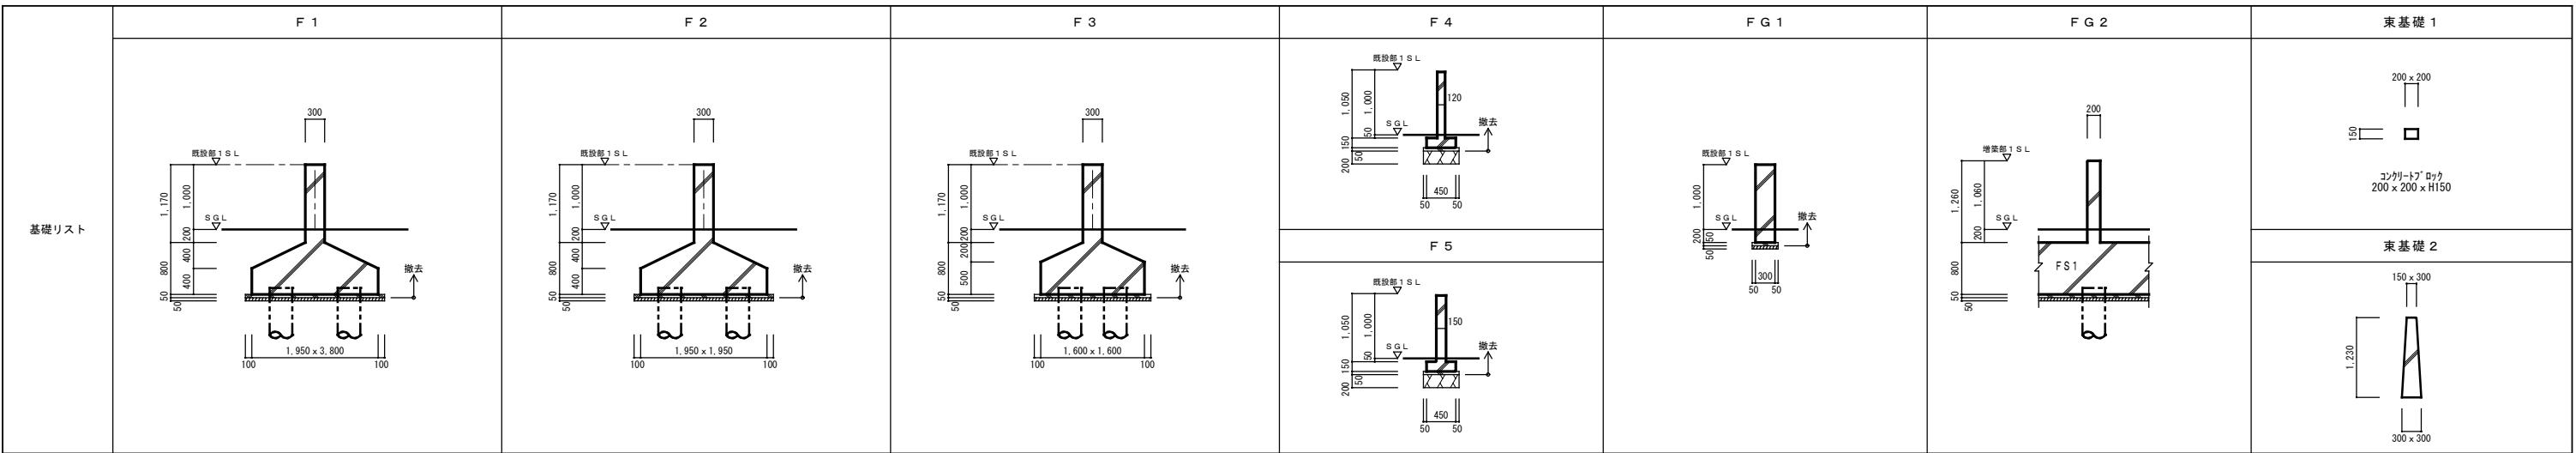

凡例

- 既設P C杭引抜き撤去を示す。(φ350 L 10m)
- 既設P C杭引抜き撤去を示す。(φ300 L 10m)
- 既設P C杭引抜き撤去を示す。(φ300 L 7m)

杭引抜き施工要領

- 既設P C杭を杭先端まで全長に渡って引抜くものとする。
- ユンボ等で引抜く杭の先端を出し、杭径より大きなケーシングを杭芯に合せる。
- 杭頭にケーシングスクリューを被せ、所定の深度まで回転振搾剤を行い、杭と地盤の摩擦を切る。
- 杭頭にワイヤー等を設け、杭を引き上げる。
- 引抜き孔を山砂（客土）にて速やかに埋め戻しを行い、現状地盤と同程度の硬さに復旧する。
- 杭の引抜きについては、重機の転倒、道路の陥没等留意して適切な施工順位を決定する。
- 工事施工にあたっては、現場の状況を確認の上、重機の転倒防止安全対策を確保し施工すること。

尚、転倒防止対策としては、次の事項以上の安全対策とすること。


重機下部に、養生鉄板（2mm以上、大きさ1500mm x 600mm以上）を敷き、重機の移動にあたっては、順次養生鉄板を移設し、施工の安全を確保する。

ケーシングによる無振動・無騒音工法については、各社より創意・工夫がなされたケーシングオーガによる特許工法とする。

尚、作業において他社の特許内容を使用場合は、所定の手続きを行った上で、請負業者の責任において施工すること。

工事名称：大阪府富田林市第2住宅第1次中層耐火住宅撤去工事（第2工区）
型式名：【2工区】3号棟
圖面名稱：基礎伏図
大坂府住宅まちづくり部 公共建築室建築課

壁リスト	W12	W15	W18	
柱・梁リスト	C1 400 500	C2 400 600	G1 600 300	階段 250 240
スラブリスト	S12 120	CS1 350 120 870 210 1.200	CS2 120 870 210 1.200	CS3 250 150 120 1.125

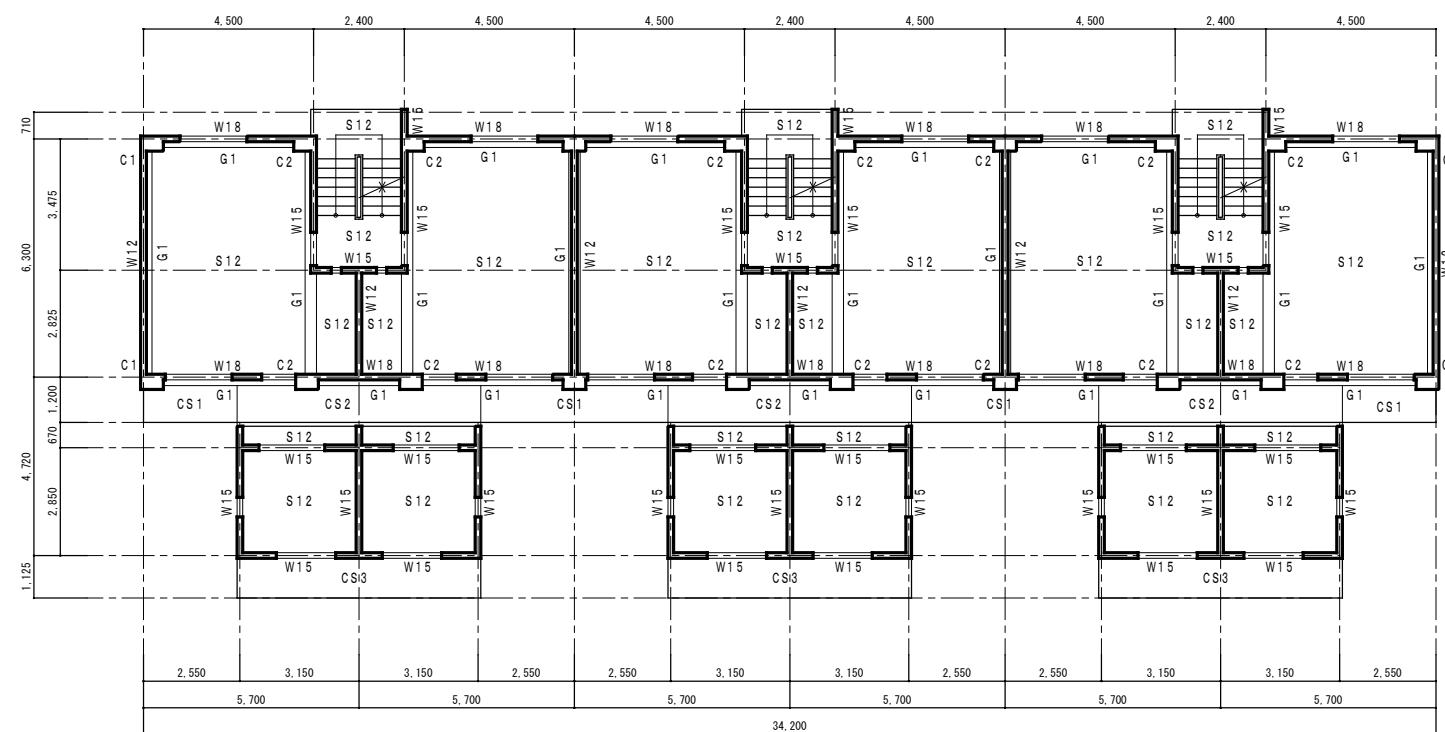


3号棟 構造図 1/100


工事名称：大阪府富田林市第2住宅第1次中層耐火住宅撤去工事（第2工区）
型式名：【2工区】3号棟
圖面名称：構造図
大阪府住宅まちづくり部 公共建築室住宅建築課

縮尺	A1	1/100
A2	-	A3

37 / 40

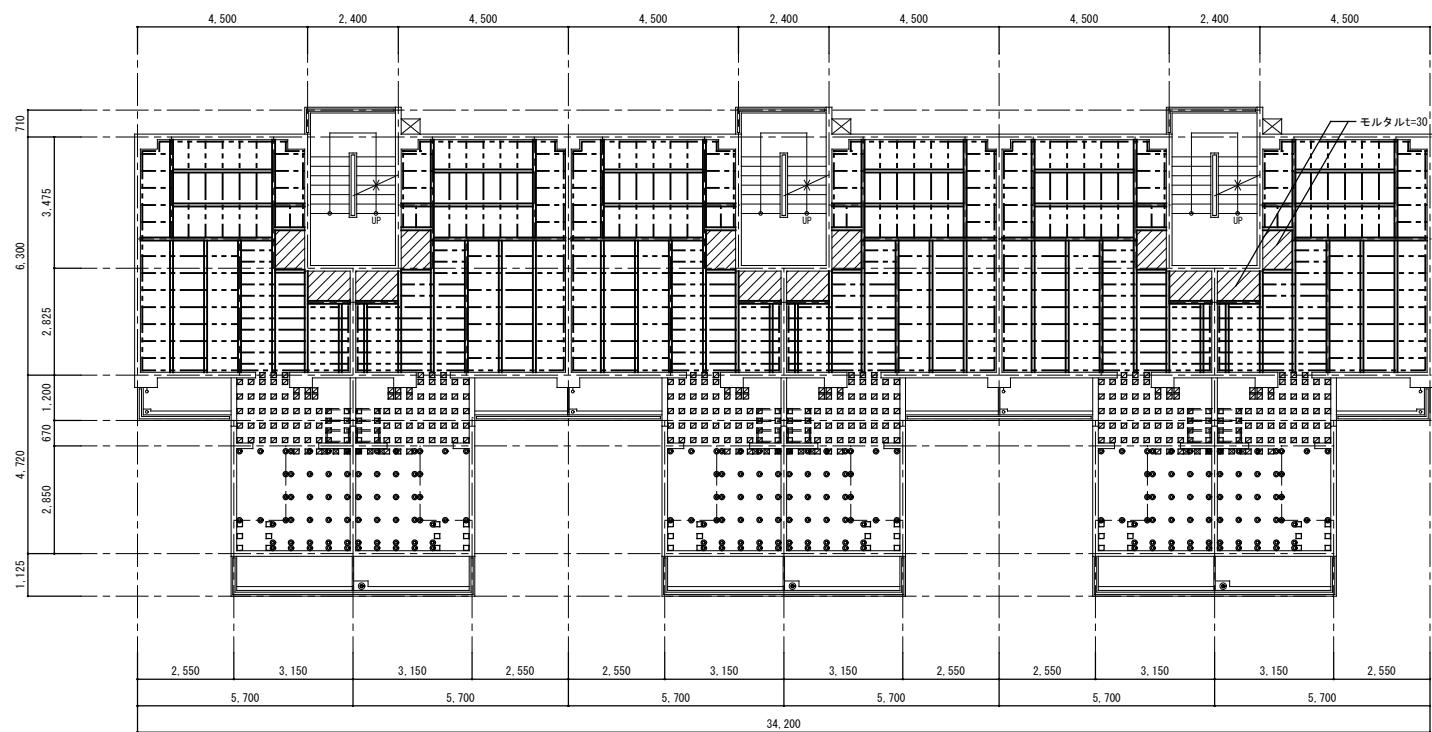


3号棟 2~5階床伏図 1/100

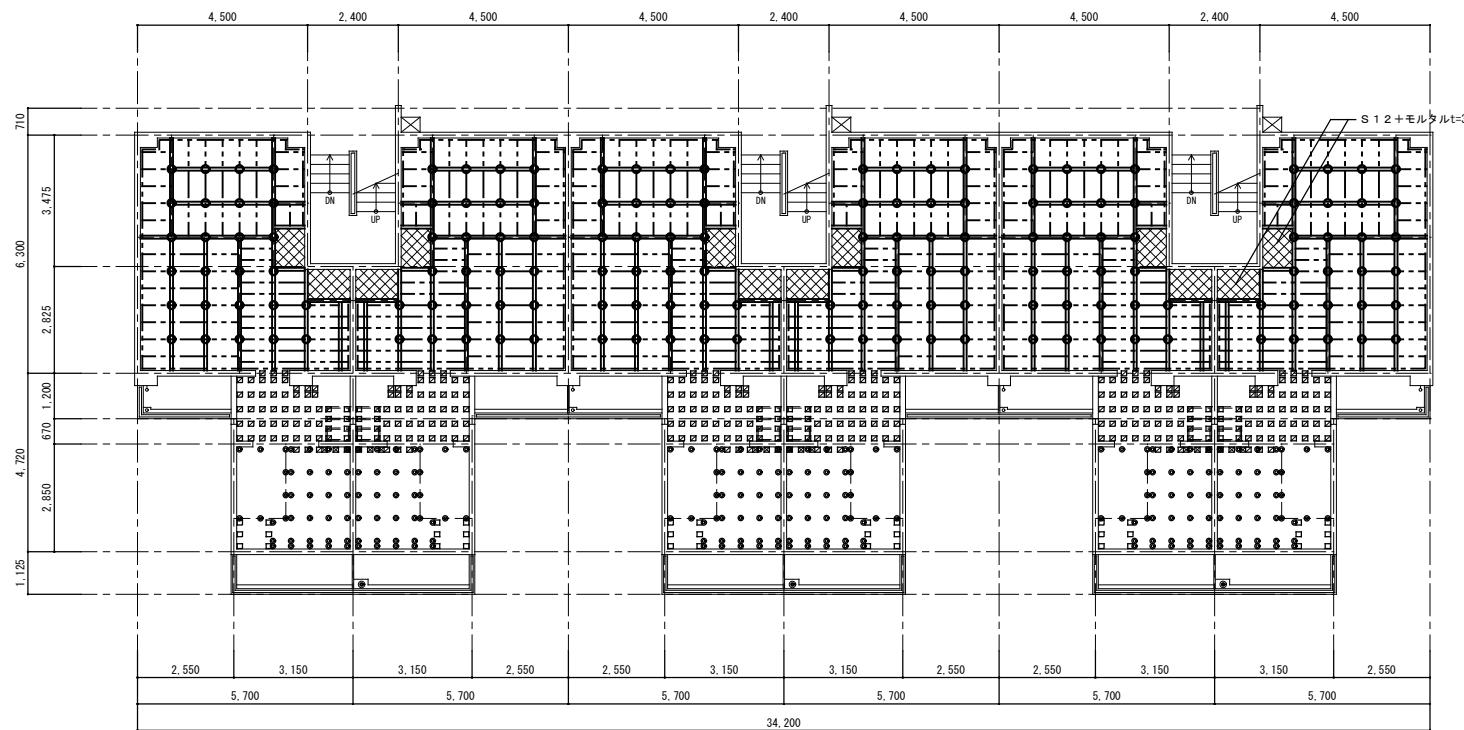

3号棟 1階床伏図 1/100


1号棟 部材リスト		
	名 称	部 材
既設部	土台（1階）	90×90
	土台（2～5階）	90×45
	大引（1階）	90×45@910
	束立	90×90@910
	大引（2～5階）	90×45@910
	根太（1階）	45×45@455
		45×45@303
	根太（2～5階）	45×45@455
		45×45@303
	大引掛・根太掛	90×45
印アジャスター	◎	
木パッキン	40×90×120	
木パッキン	40×90×120 (x2)	
木パッキン	85×90×120	

工事名称：大阪府富若松台第2住宅第1次中層耐火住宅撤去工事（第2工区）
型式名：【2工区】3号棟
図面名称：床伏図
大坂府住宅まちづくり部 公共建築室住宅建築課
縮尺 A1 1/100 A2 - A3 1/200

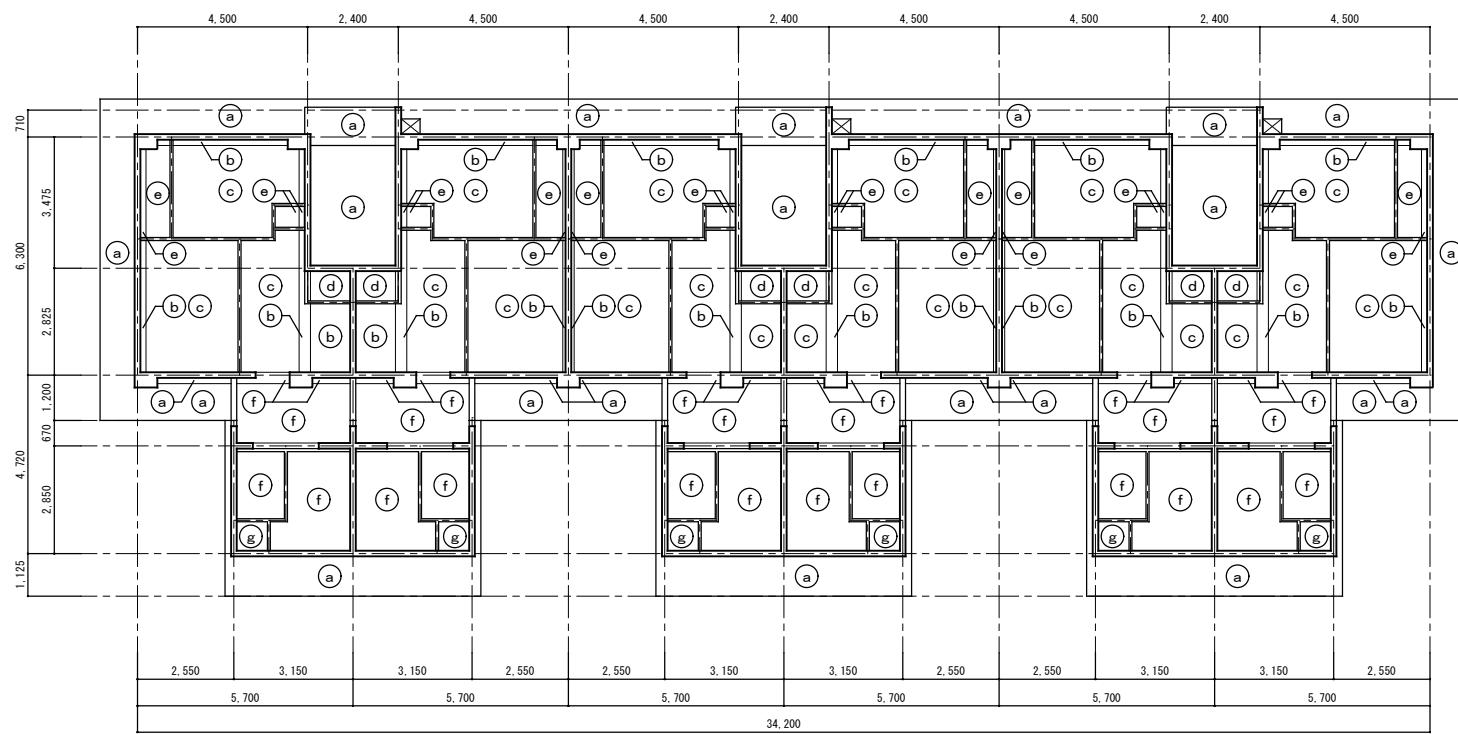


3号棟 5階天井伏図 1/100

内部仕上表	
	天井
(a)	リシン吹付け
(b)	プラスチック塗り
(c)	石膏ボード t=6 OP塗り
(d)	有孔合板 t=4 OP塗り
(e)	合板 t=4
(f)	パネル(化粧)
(g)	パネル

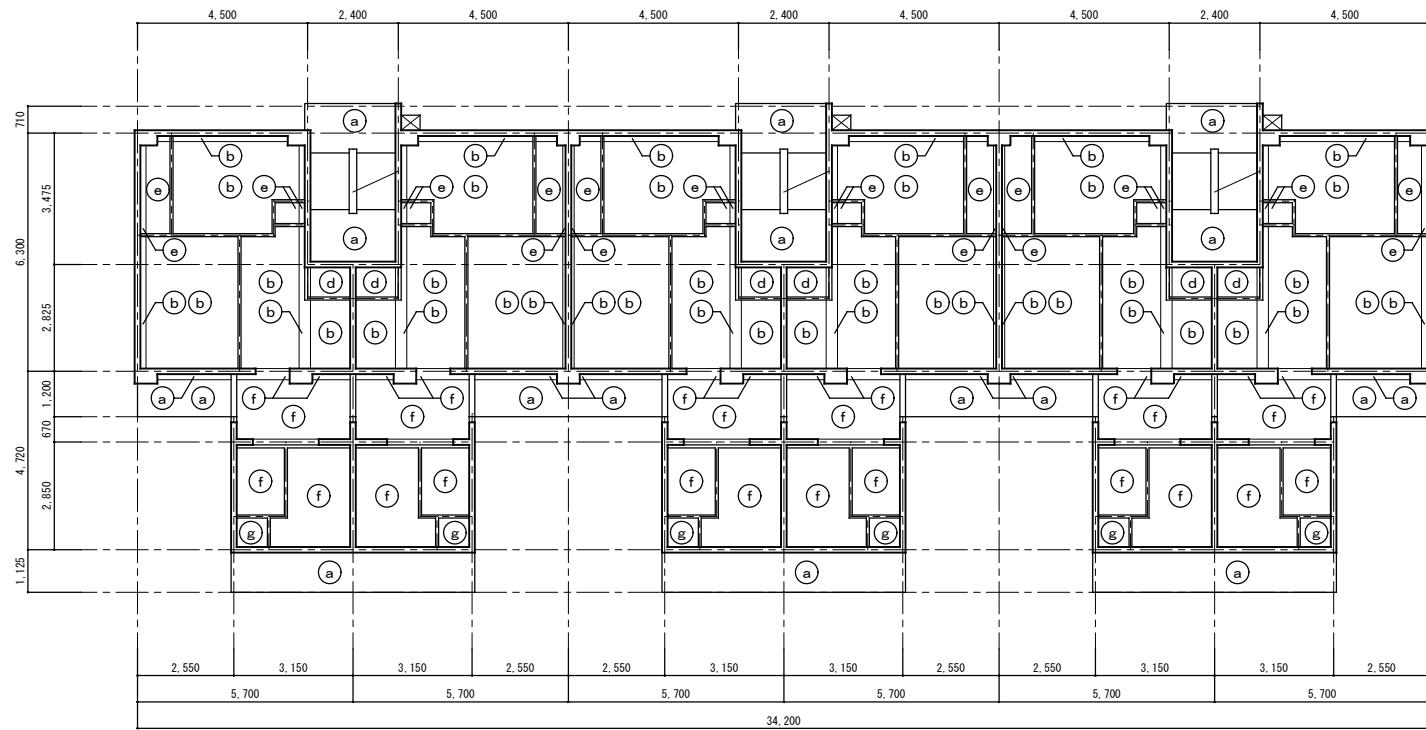

3号棟 1~4階天井伏図 1/100

工事名称：大阪府営若松台第2住宅第1次中層耐火住宅撤去工事（第2工区）
型式名：【2工区】3号棟
図面名称：天井伏図
大阪府住宅まちづくり部 公共建築室住宅建築課
縮尺 A1 1/100 A2 - A3 1/200

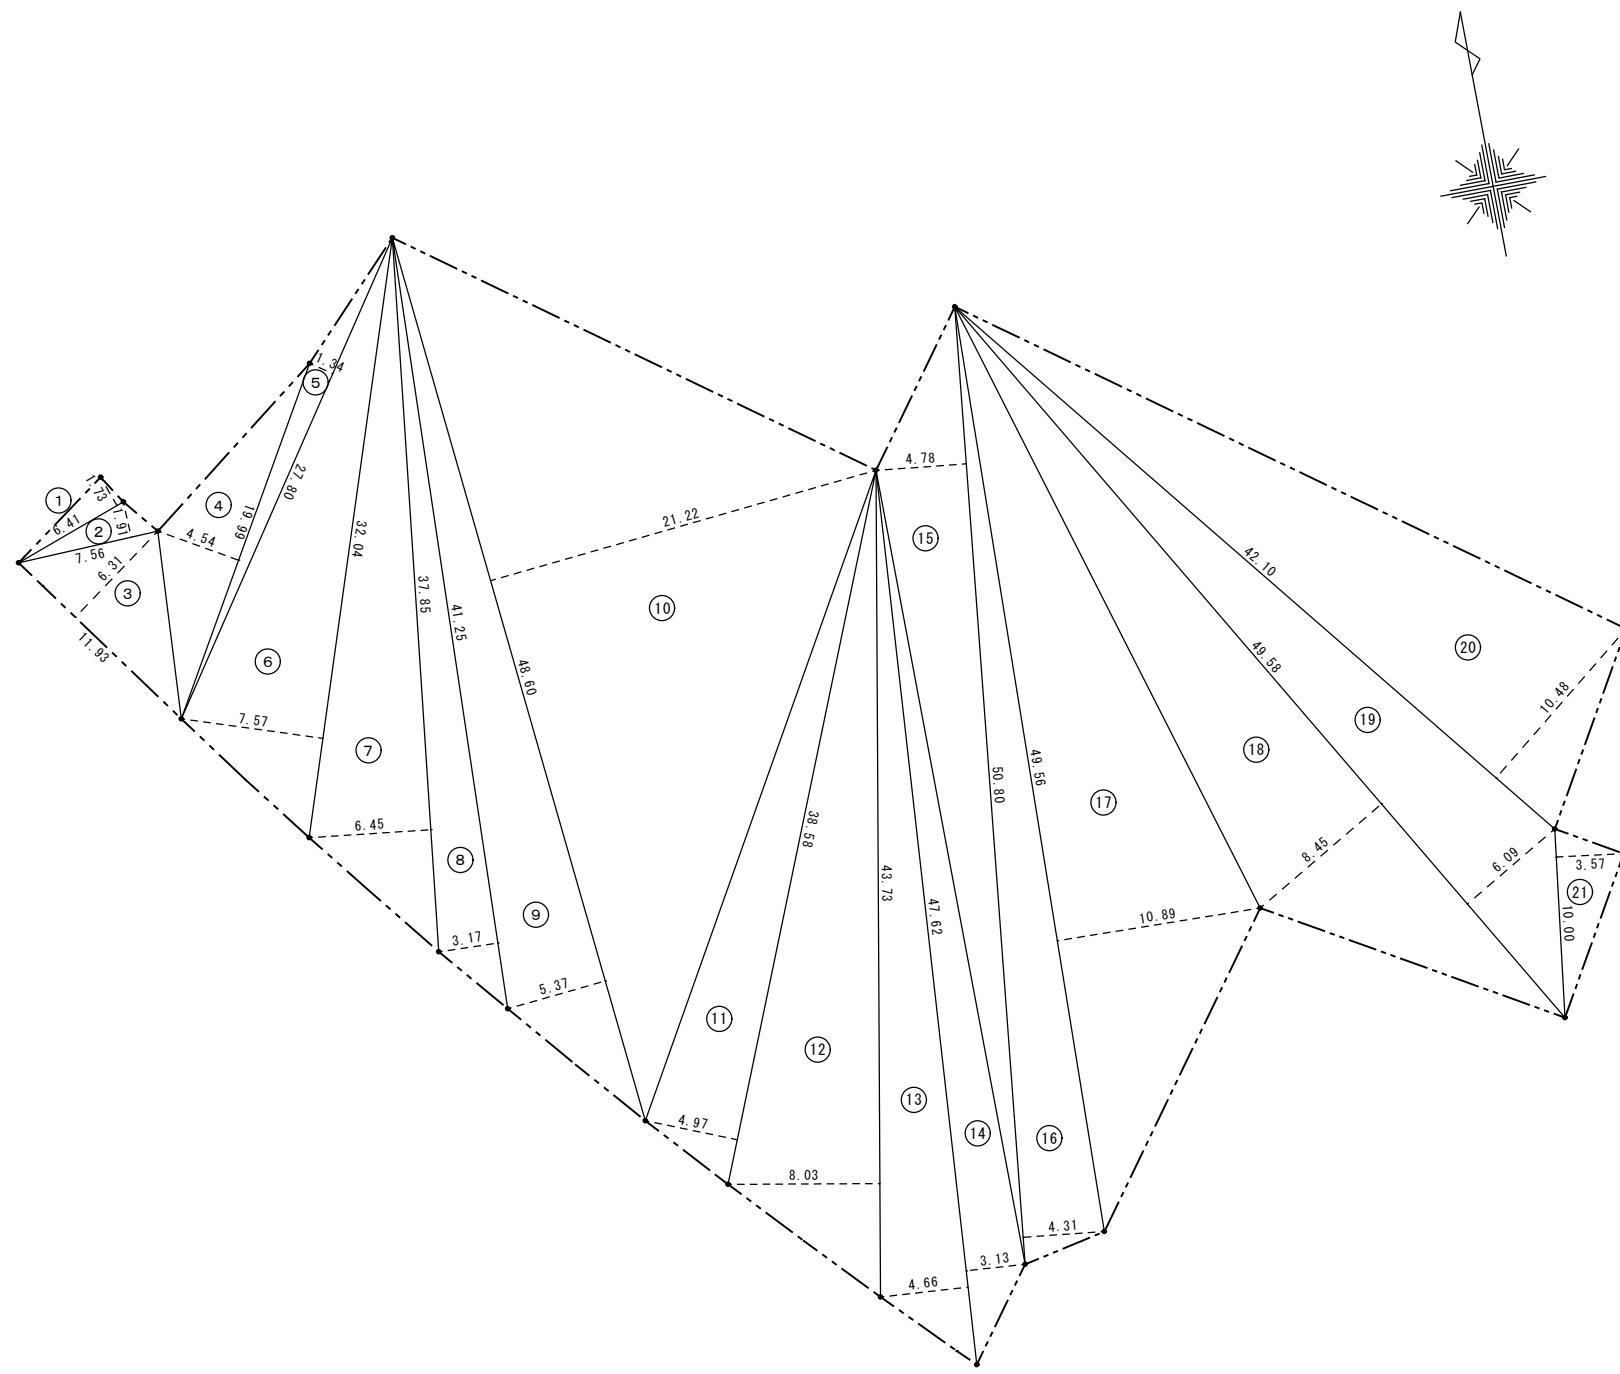

(施工区域) 敷地面積求積表

(3号棟)			
	M	M	M ²
①	6.41	1.73	11.0893
②	7.56	1.91	14.4396
③	11.93	6.31	75.2783
④	19.99	4.54	90.7546
⑤	27.80	1.34	37.2520
⑥	32.04	7.57	242.5428
⑦	37.85	6.45	244.1325
⑧	41.25	3.17	130.7625
⑨	48.60	5.37	260.9820
⑩	48.60	21.22	1031.2920
⑪	38.58	4.97	191.7426
⑫	43.73	8.03	351.1519
⑬	47.62	4.66	221.9092
⑭	47.62	3.13	149.0506
⑮	50.80	4.78	242.8240
⑯	50.80	4.31	218.9480
⑰	49.56	10.89	539.7084
⑱	49.58	8.45	418.9510
⑲	49.58	6.09	301.9422
⑳	42.10	10.48	441.2080
㉑	10.00	3.57	35.7000
① + ~ ㉑ 計		5,251.6615	

(施工区域) 敷地面積合計 5,251.6615/2 2,625.83m²

工事名称：大阪府営若松台第2住宅第1次中層耐火住宅撤去工事（第2工区）
型式名：【2工区】3号棟
図面名称：施工区域求積図
大阪府住宅まちづくり部 公共建築室住宅建築課
縮尺 A1 1/200 A2 - A3 1/400
40 40